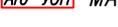
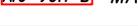
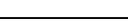


№ П/П	Наименование	Обозначение
1	ППКОПУ "Юнитроник-496М".	 ARK1
2	ППКОПУ "Минитроник А32М".	 ARK2-11
3	ВПУ "Юнитроник-496М".	 ВПУ
4	Информационное табло "ИТ-1".	 ИТ-1
5	Пульт светодиодной индикации и управления "СДИ-1".	 СДИ
6	Извещатель пожарный дымовой с системой самотестирования "ИП212-90 (ОДИН ДОМА-2)".	 BTH
7	Извещатель пожарный дымовой адресно-аналоговый "ИП212-108 (А16-ДИП)".	 BTHA
8	Извещатель пожарный дымовой автономный "ИП212-189А".	 BTH
9	Извещатель пожарный ручной "ИПР-И".	 BIM
10	Извещатель пожарный ручной адресный "А16-ИПР".	 BITMA
11	Метка адресная "МАКС-ТС".	 МАКС-ТС АМ
12	Метка адресная "МАКС-ТК".	 МАКС-ТК АМ
13	Модуль адресный "А16-УОП".	 А16-УОП МА
14	Модуль адресный "А16-УОП-В".	 А16-УОП-В МА
15	Модуль адресный "А16-МАУ".	 А16-МАУ МА
16	Модуль адресный "МАКС-У".	 МАКС-У МА
17	Модуль адресный "МАКС-УОП".	 МАКС-УОП МА
18	Размыкатель линии "РЛ-1".	 РЛ-1
19	Блок резервированного электропитания "БРП-24-5/26-40".	 GB1-6
20	Блок резервированного электропитания "БРП-12-3/7".	 GB7
21	Блок резервированного электропитания "БРП-24-9-ТИ".	 GB8-10
22	Коробка коммутационная "УК-2П".	 XD

Согласовано

Взаим. инв. №

Подп. и дата

Инв. № подл.

						Многоэтажный жилой дом, со встроенными нежилыми помещениями		
Изм.	К.уч.	Лист	№Док.	Подп.	Дата			
						Система автоматической пожарной сигнализации.		
						Стадия	Лист	Листов
						Р	5	
						Условные графические обозначения элементов системы.		
						ООО Торговый Дом "Юнитест"		

№ П/П	Наименование	Обозначение
23	Оповещатель звуковой "Маяк-24-3М". Оповещатель звуковой "Маяк-12-3М".	 BIAS
24	Оповещатель световой (табло) "Молния-12 ЛАЙТ "Выход".	 BIAL
25	Модуль автодозвона "DT-1".	 DT-1
26	Устройство оконечное.	 зс
27	Кабель питания 24В автоматики незадымляемости UT105(нг)A-FRLS FE180 1x2x1,0mm.	
28	Кабель адресной линии и линии связи системы Юнитроник UT105(нг)A-FRLS FE180 1x2x0,5mm.	
29	Кабель ШС системы Юнитроник UT105(нг)A-FRLS FE180 1x2x0,5mm.	
30	Кабель системы оповещения и питания 12/24В системы Юнитроник UT105(нг)A-FRLS FE180 1x2x1,0mm.	
31	Кабель адресной линии и линии связи системы Минитроник А32М UT505(нг)A-FRLS FE180 1x2x0,5mm.	
32	Кабель системы оповещения и питания 12В системы Минитроник А32М UT505(нг)A-FRLS FE180 1x2x0,8mm.	
33	Кабель электропитания 220В UTS201(нг)A-FRLS FE180 3x1,5 мм2.	
34	Клапан дымоудаления.	 KDU
35	Клапан компенсации.	 KK
36	Клапан подпора.	 PD
37	Шкаф управления лифтом.	 SHUL
38	Шкаф управления вентилятором дымоудаления.	 SHVD
39	Шкаф управления вентилятором подпора.	 SHPD
40	Шкаф управления насосами противопожарного водопровода.	 SHUPN
41	Бокс "ОЗР".	
42	Блок зажимов клеммный "БЗК".	 BZK
43	Щит с монтажной панелью "ЩМП 2-1".	 SHMP

Согласовано

Взаим. инв. №

Подп. и дата

Инв. № подл.

Многоэтажный жилой дом, со встроенными нежилыми помещениями

Изм. К.уч. Лист №Док. Подп. Дата

Система автоматической пожарной сигнализации.

Стадия	Лист	Листов
Р	6	

Условные графические обозначения элементов системы.

ООО Торговый Дом "Юнитест"

№ П/П	Наименование	Обозначение
44	Выносное устройство оптической сигнализации "ВУОС-К"	
45	Кабельный стояк	
46	Кнопка дистанционного пуска ДУ "УДП-И"(Пуск ДУ).	
47	Клапан огнезащитный.	
48	Кнопка дистанционного пуска противопожарного водопровода "УДП-И" (Пуск ПВ).	
49	Шкаф управления вентилятором.	
50	Вентилятор Притока в офисах	П1-П10
51	Вентилятор Вытяжки в офисах	В1-В10
52	Вентилятор Вытяжки в серверной и диспетчерской	В11
53	Вентилятор Вытяжки санузлы и ПУИ	В35-36
54	Вентилятор Вытяжки ИТП	В37
55	Вентилятор Вытяжки водомерного узла	В38
56	Преобразователь USB/RS-485	

**Примечание:**

Буквенно-цифровые обозначения. Например:

- для адресных устройств

АМ1.2, где

АМ - буквенный код адресной метки

1 - номер адресной линии ППКОПУ в которую подключена метка

2 - порядковый номер адресного устройства в адресной линии

- для извещателей

ВТН1.2.3, где

ВТН - буквенный код дымового пожарного извещателя

1 - номер адресной линии ППКОПУ

2 - порядковый номер адресного устройства в ШС которого подключен извещатель

3 - порядковый номер извещателя в ШС

- для оповещателей

ВАС1.2.3, где

ВАС - буквенный код звукового оповещателя

1 - номер адресной линии ППКОПУ

2 - порядковый номер адресного модуля (МА-УОП) к которому подключен оповещатель

3 - порядковый номер оповещателя

Согласовано

Взаим. инв. №

Подп. и дата

Инв. № подл.

Многоэтажный жилой дом, со встроенными нежилыми помещениями


Система автоматической пожарной сигнализации.

Стадия	Лист	Листов
Р	7	

Условные графические обозначения элементов системы.

ООО Торговый Дом "Юнитест"

Секция 1

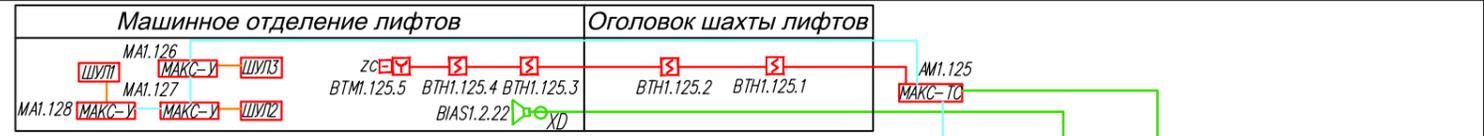


Тех.этаж


20 УТ105(нг)А-FRLS FE180 1x2x1,0mm  
Линии контроля

5 УТ105(нг)А-FRLS FE180 1x2x1,0mm  
Линии управления


Типовой (2-20) этаж

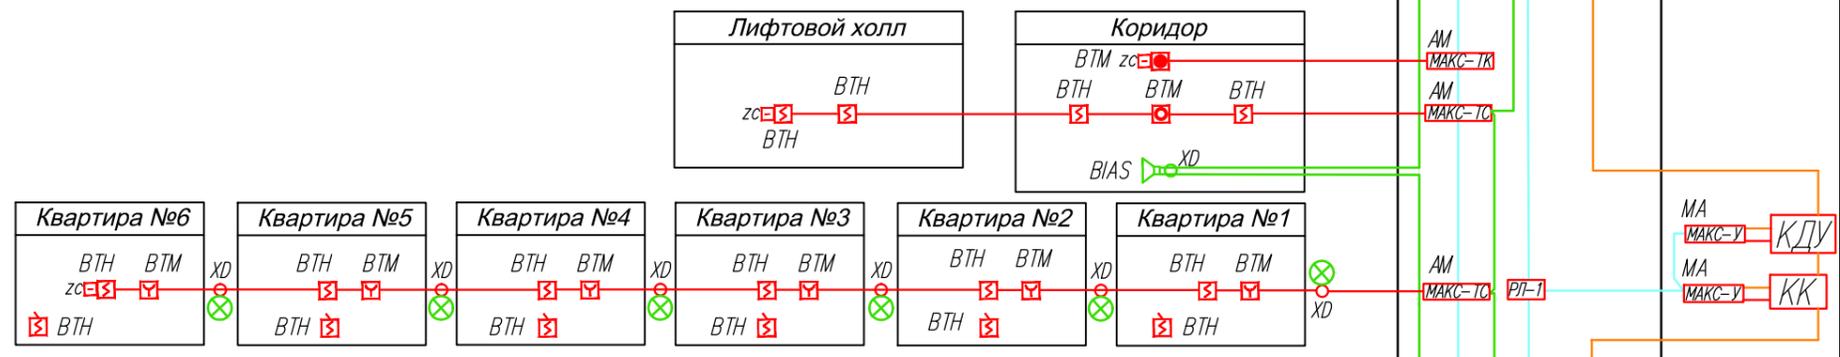

1-й этаж

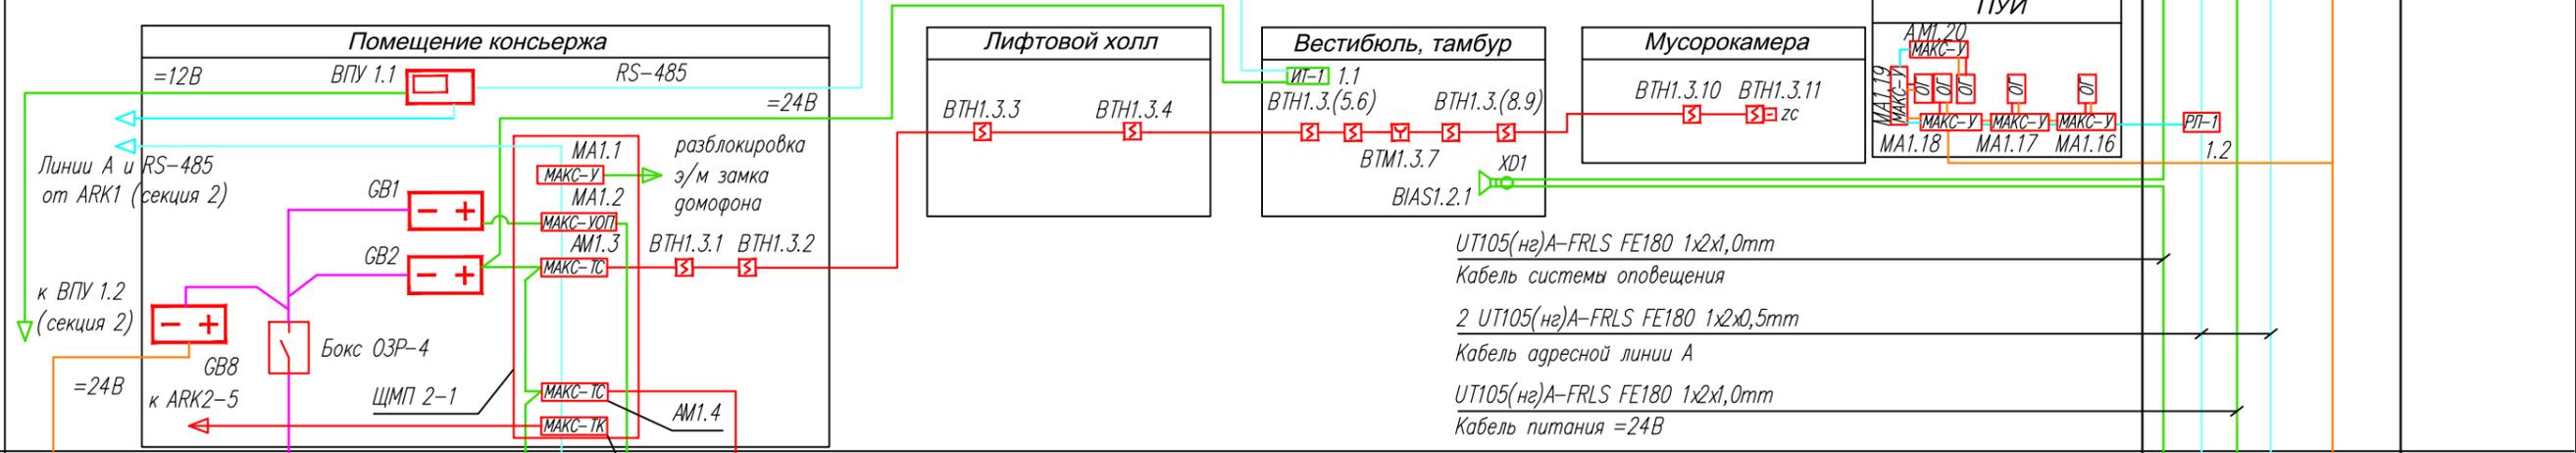

Техподполье

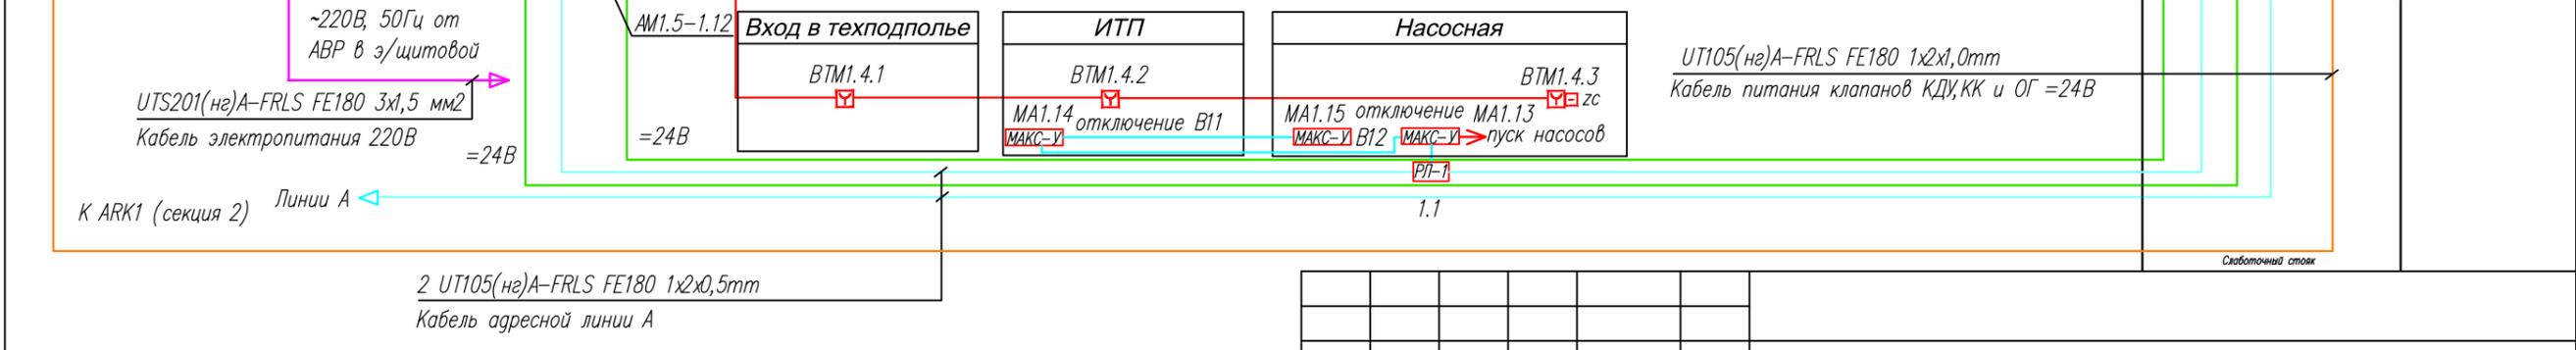

Согласовано

Взаим. инв. №

Подп. и дата


Инв. № подл.

Примечание:  
1. Адресные линии прокладываются по слаботочному стояку "кольцом".  
2. Адресные метки и РЛ-1 в слаботочном стояке крепятся на DIN-рейку.

Многоэтажный жилой дом, со встроенными нежилыми помещениями				
Изм.	К.уч.	Лист	№Док.	Подп.
ГИП	Яшков Г.В.			
Разработал	Максимов А.И.			
Проверил	Очеретенко А.В.			
Система автоматической пожарной сигнализации.				
Схема структурная. Жилая часть. Секция 1.				
Стадия	Лист	Листов		
Р	8			
ООО Торговый Дом "Юнитест"				



Секция 3

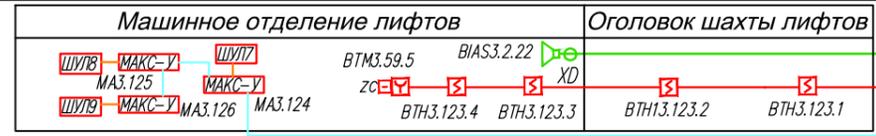


Тех.этаж


20 UT105(нг)A-FRLS FE180 1x2x0,5mm  
Линии контроля

5 UT105(нг)A-FRLS FE180 1x2x1,0mm  
Линии управления

Типовой (2-20) этаж

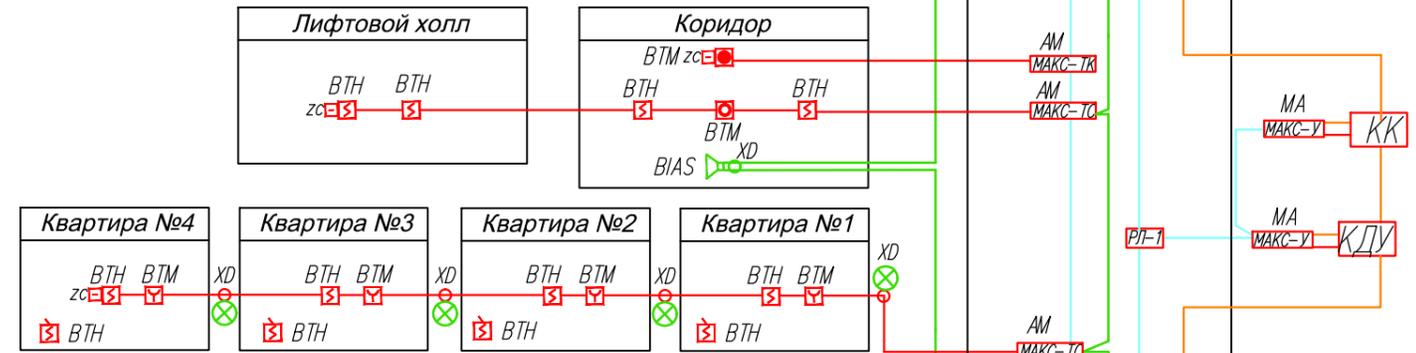

1-й этаж

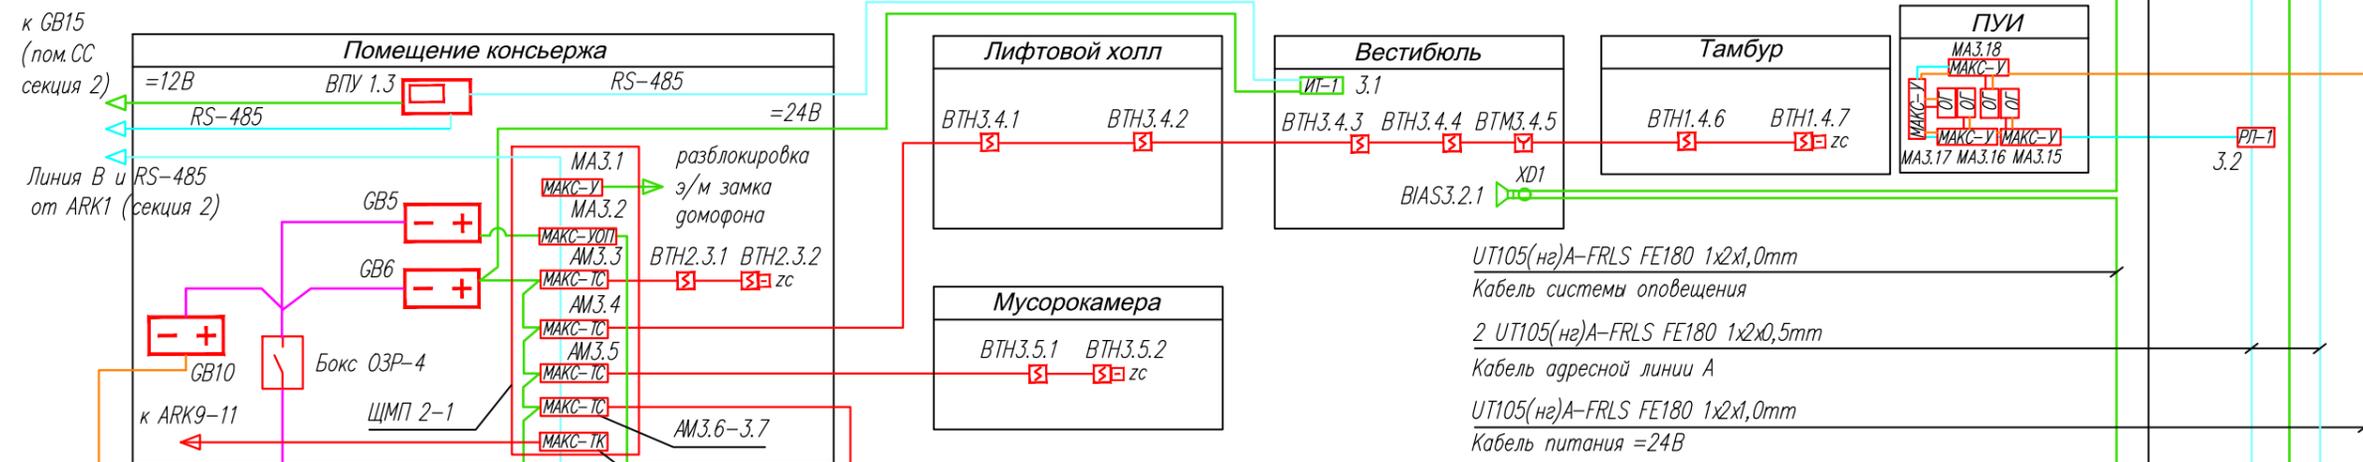

Техподполье



					Многоэтажный жилой дом, со встроенными нежилыми помещениями		
Изм.	К.уч.	Лист	№Док.	Подп.	Дата		
ГИП	Яшков Г.В					Система автоматической пожарной сигнализации.	Стадия Р
Разработал	Максимов А.И.					Схема структурная. Жилая часть. Секция 3.	Лист 10
Проверил	Очеретенко А.В.						Листов
						ООО Торговый Дом "Юнитест"	

Согласовано



Взаим. инв. №

Подп. и дата

Инв. № подл.

Примечание:  
1. Адресные линии прокладываются по слаботочному стояку "кольцом".  
2. Адресные метки и ПФ-1 в слаботочном стояке крепятся на DIN-рейку.

Секция 2 техподполье техническое помещение СС

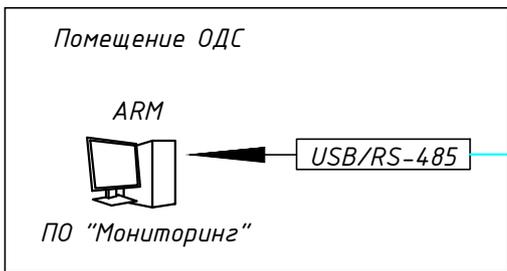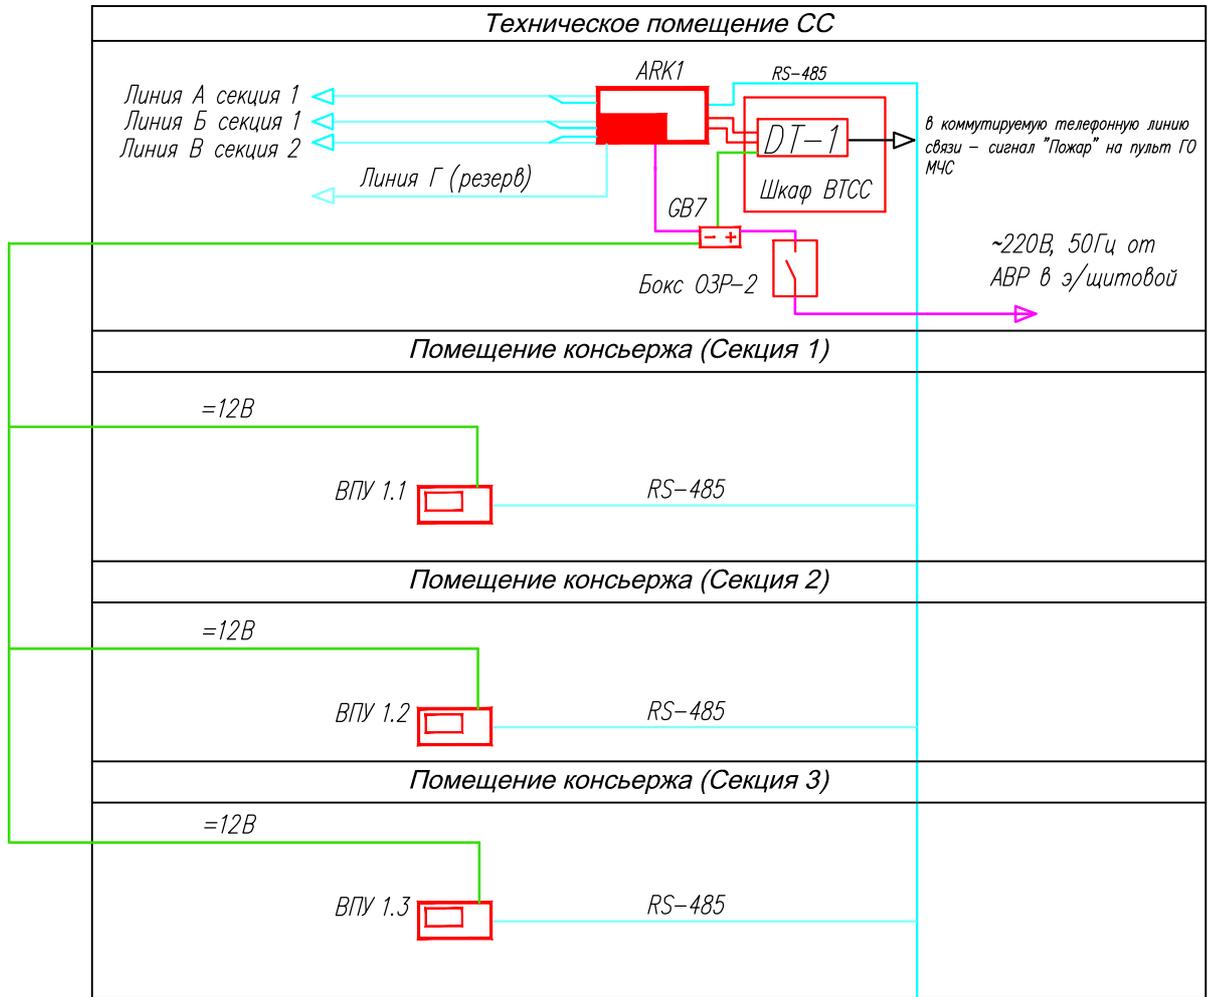

Согласовано





Подп. и дата

Инв. № подл.

<i>Изм.</i>	<i>К.уч.</i>	<i>Лист</i>	<i>№Док.</i>	<i>Подп.</i>	<i>Дата</i>
<i>ГИП</i>	Яшков Г.В.				
<i>Разработал</i>	Максимов А.И.				
<i>Проверил</i>	Очеретенко А.В.				

Многоэтажный жилой дом, со встроенными нежилыми помещениями

Сети связи	<i>Стадия</i>	<i>Лист</i>	<i>Листов</i>
	Р	11	
Техническое помещение СС Секция 2.		ООО Торговый Дом "Юнитест"	

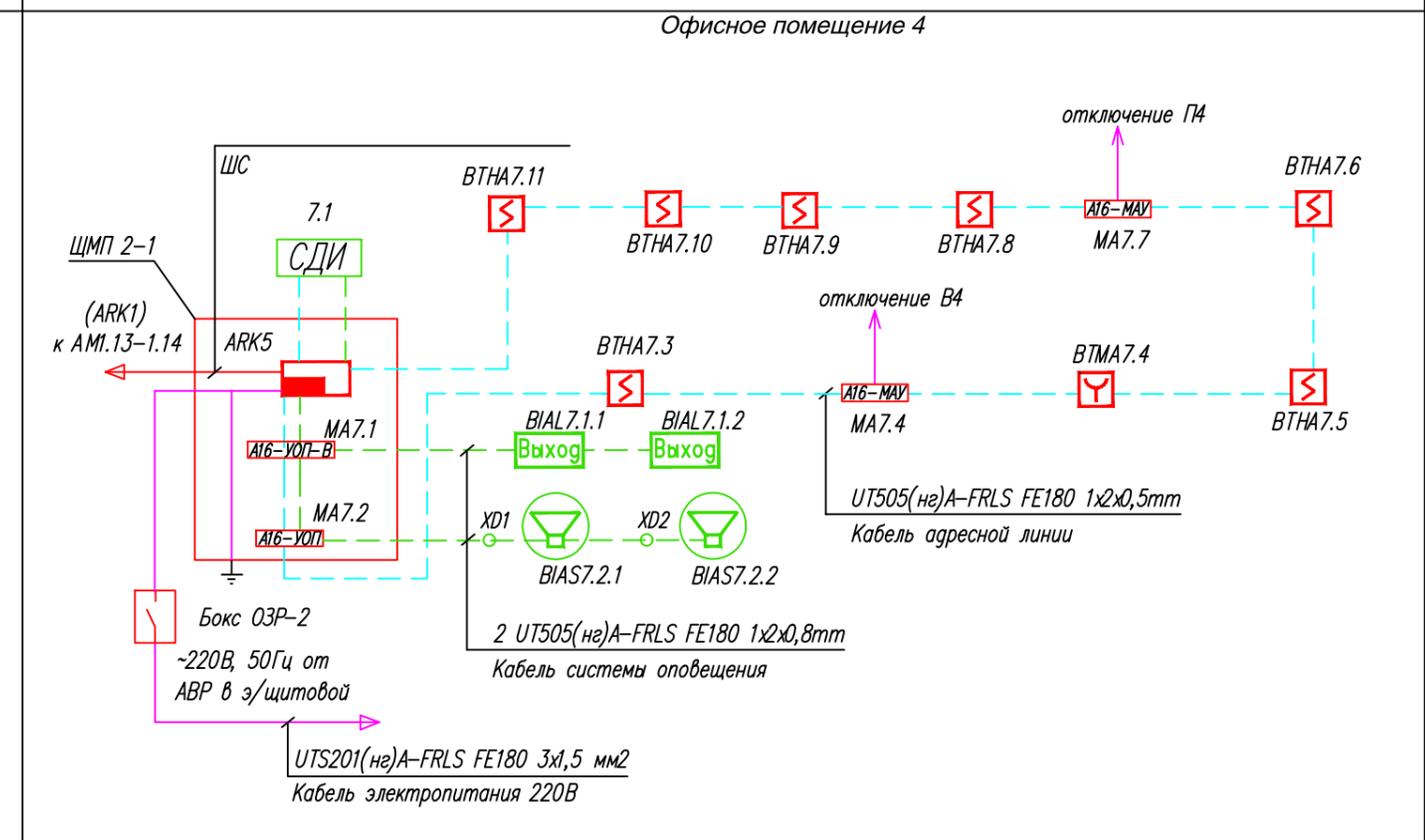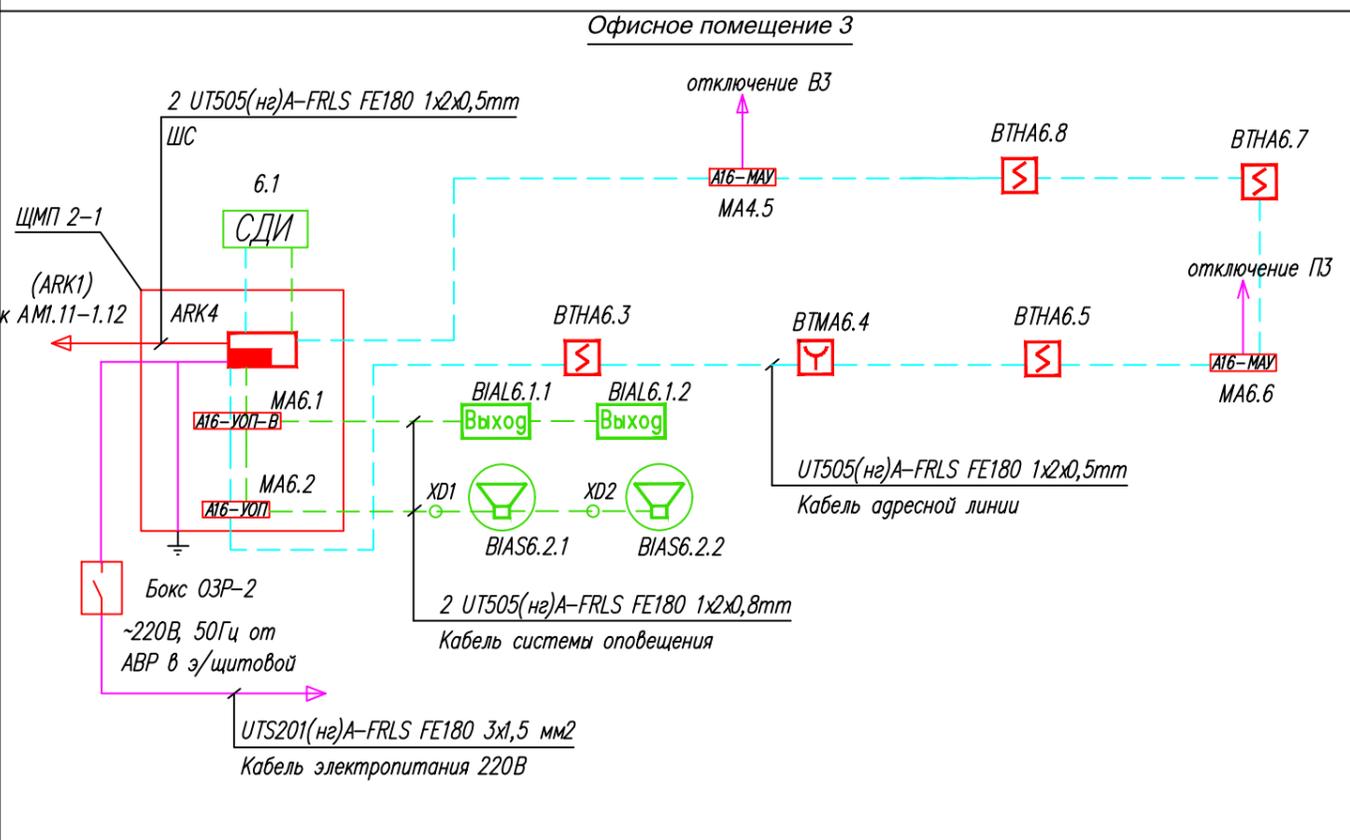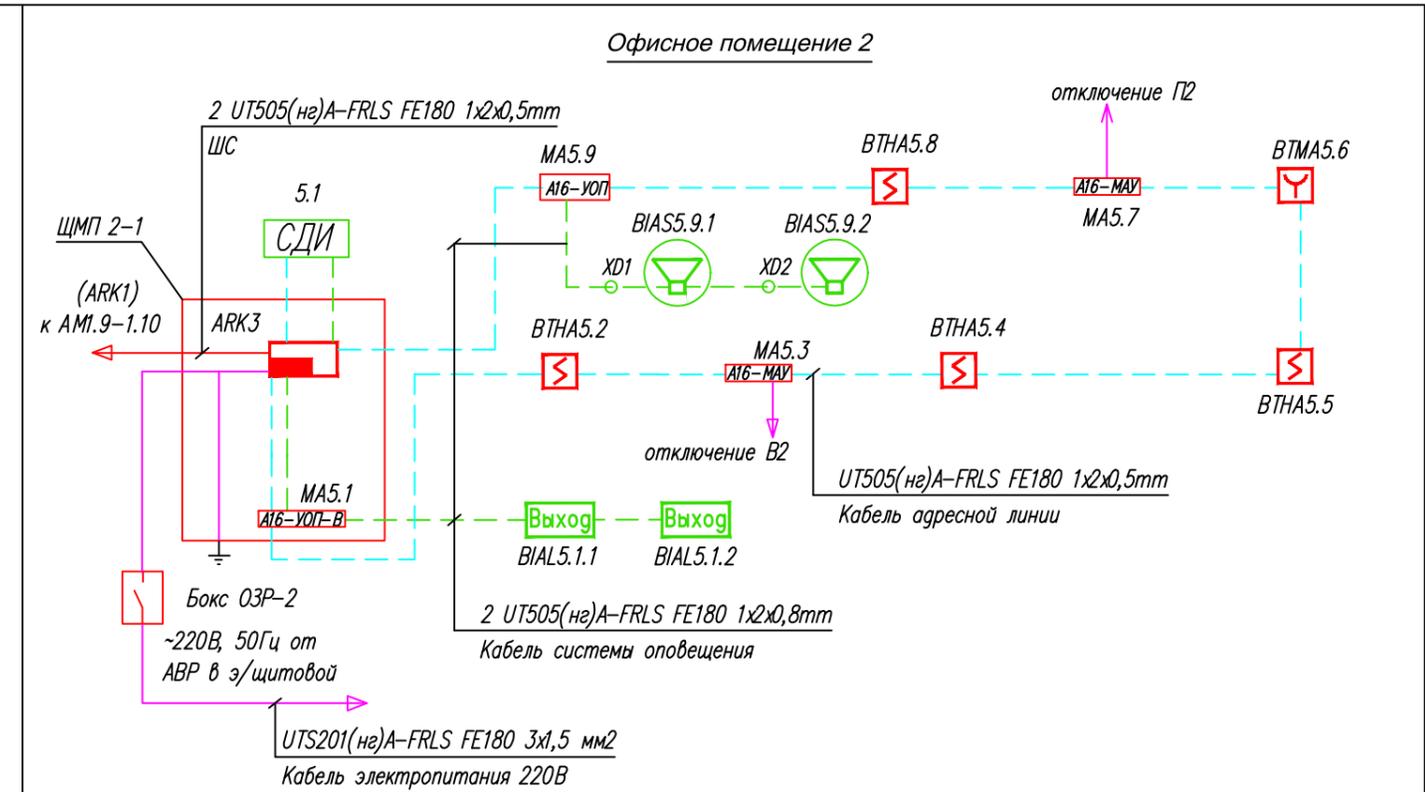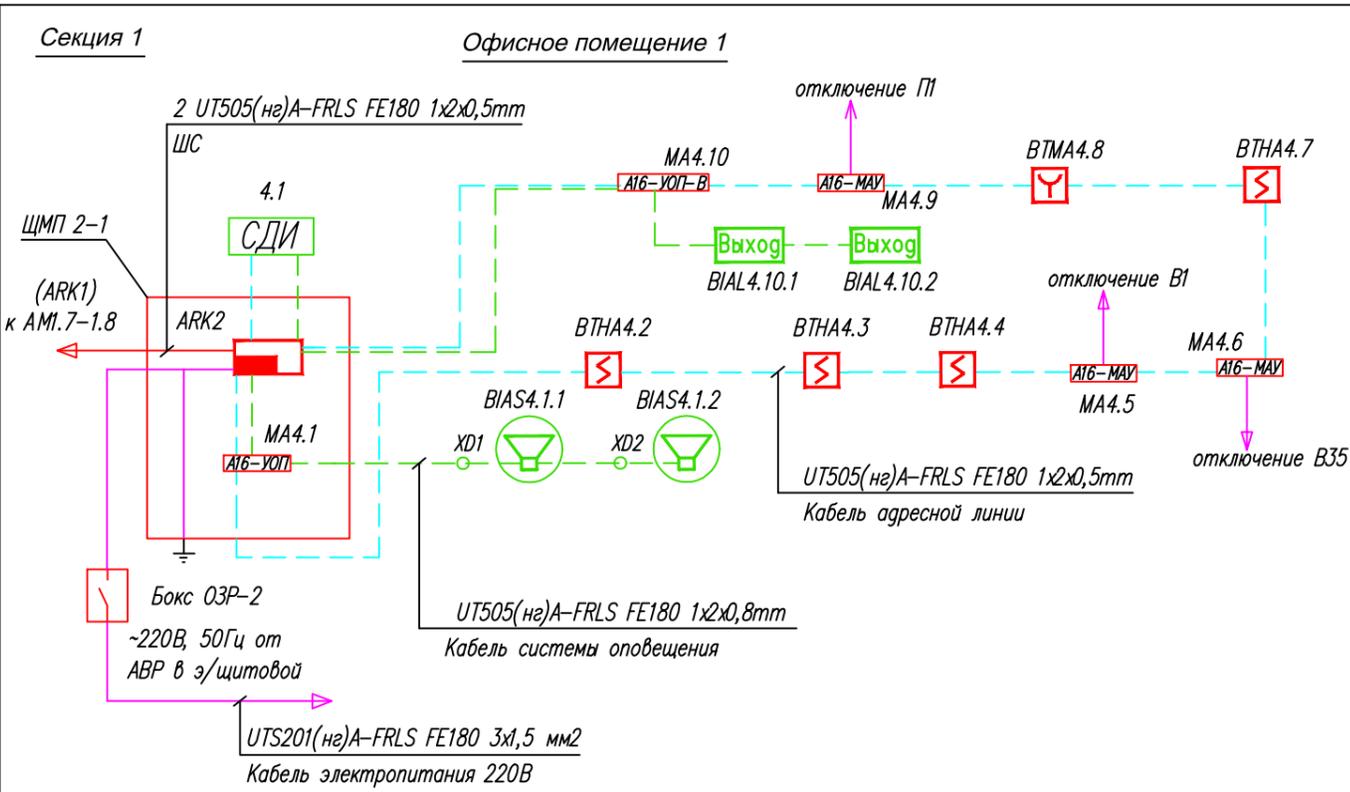

**Примечание:**

1. Адресная линия прокладываются по существующим строительным конструкциям в электрокоробе "кольцом".
2. ППКОПУ и адресные модули устанавливаются в щите ЩМП 2-1. Адресные модули крепятся на DIN-рейку.

Многоэтажный жилой дом, со встроенными нежилыми помещениями					
Изм.	К.уч.	Лист	№Док.	Подп.	Дата
ГИП	Яшков Г.В				
Разработал	Максимов А.И.				
Проверил	Очеретенко А.В.				
Система автоматической пожарной сигнализации.				Стадия	Лист
Схема структурная. Нежилая часть. Секция 1.				П	12
				Листов	
				ООО Торговый Дом "Юнитест"	

Согласовано


Взаим. инв. №

Подп. и дата


Инв. № подл.

Секция 2


Офисное помещение 5

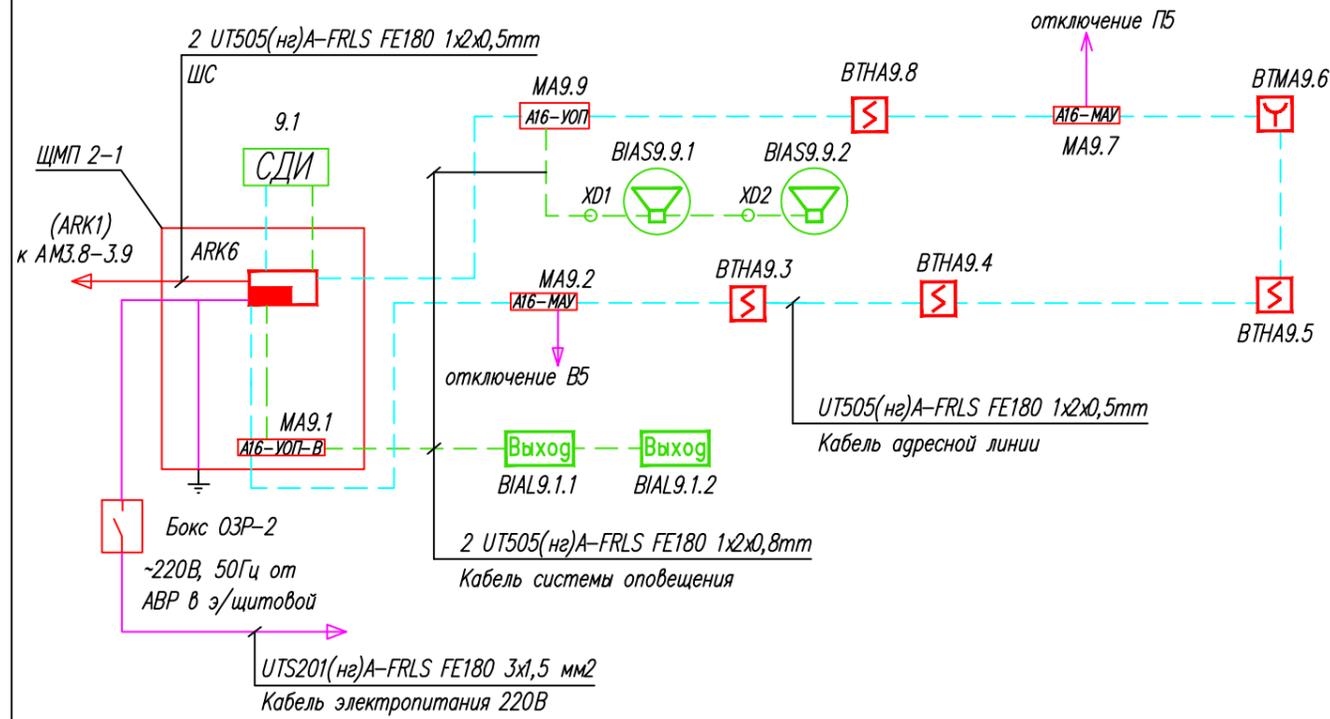

Офисное помещение 6

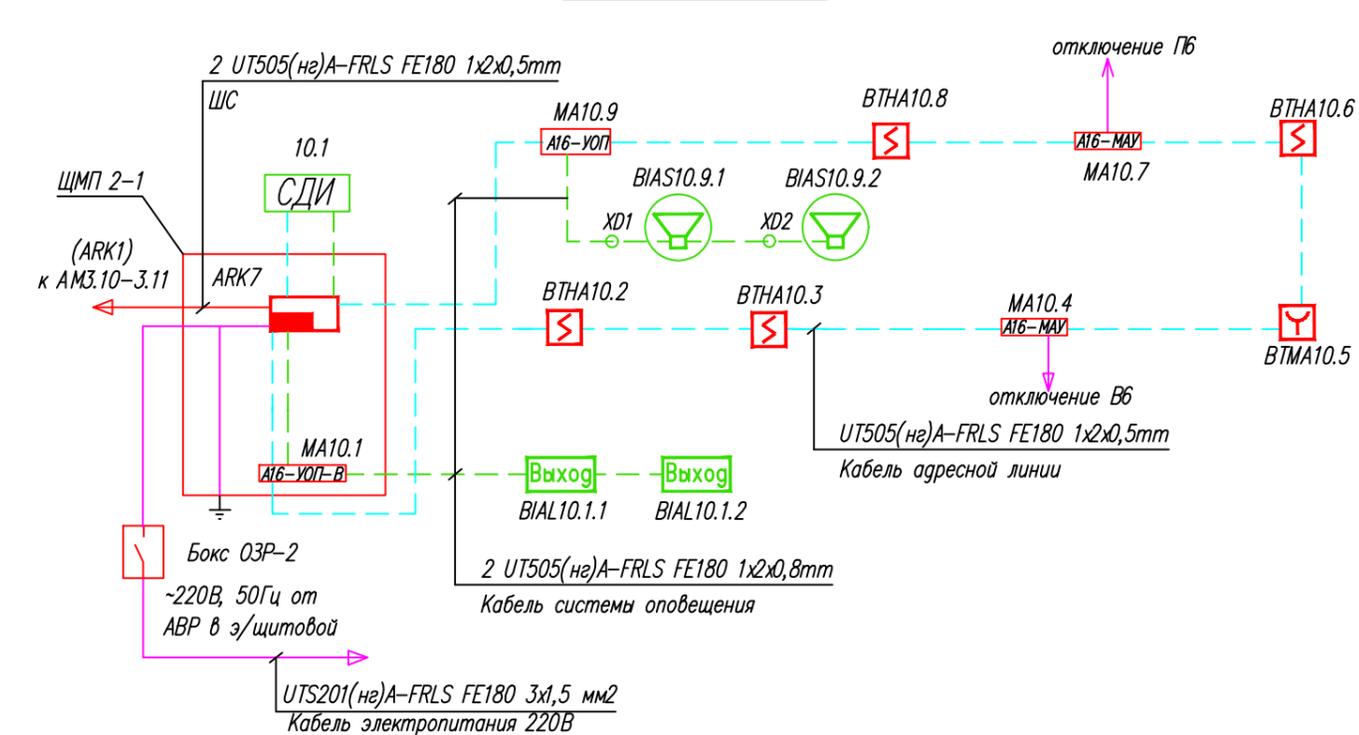

Офисное помещение 7

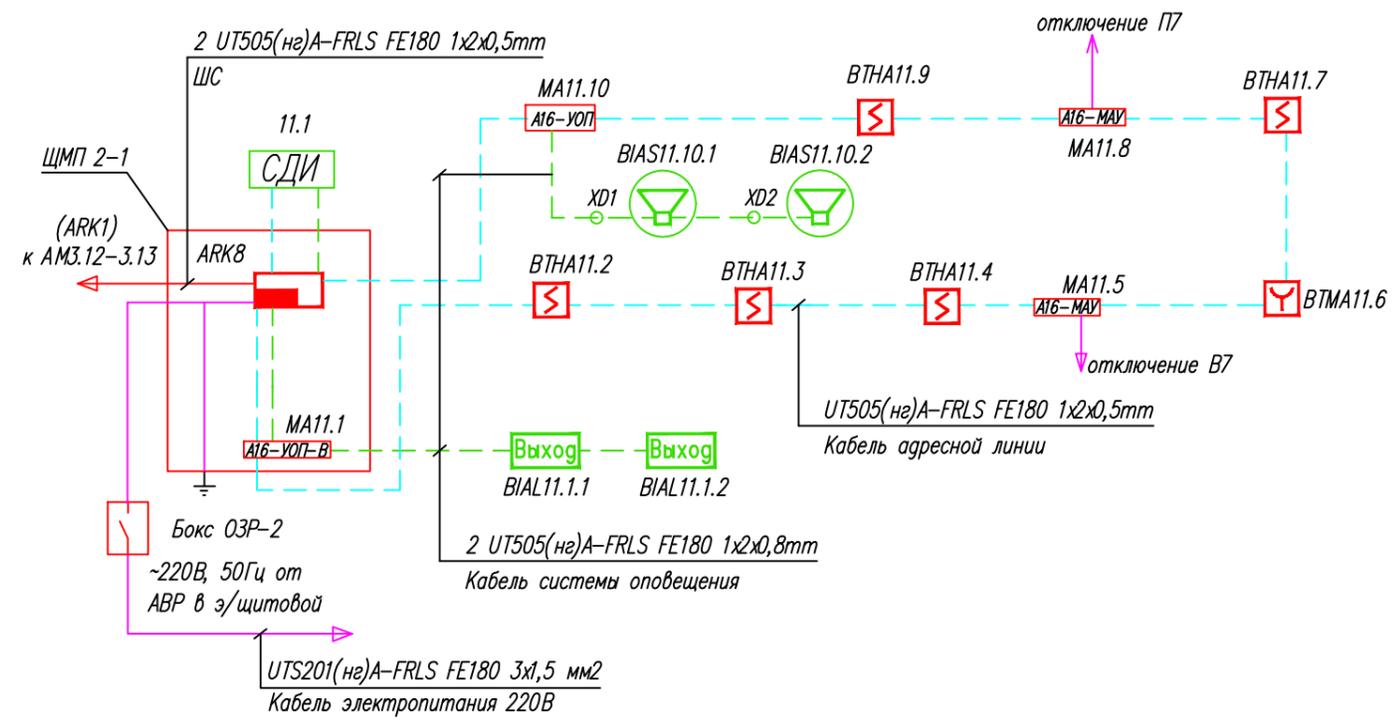

Примечание:

1. Адресная линия прокладывается по существующим строительным конструкциям в электрокоробе "кольцом".
2. ППКОПУ и адресные модули устанавливаются в щите ЩМП 2-1. Адресные модули крепятся на DIN-рейку.




Многоэтажный жилой дом, со встроенными нежилыми помещениями					
Изм.	К.уч.	Лист	№Док.	Подп.	Дата
ГИП	Яшков Г.В				
Разработал	Максимов А.И.				
Проверил	Очеретенко А.В.				
Система автоматической пожарной сигнализации.				Стадия	Лист
Схема структурная. Нежилая часть. Секция 2.				П	13
				Листов	
				ООО Торговый Дом "Юнитест"	

Согласовано

Взаим. инв. №

Подп. и дата

Инв. № подл.

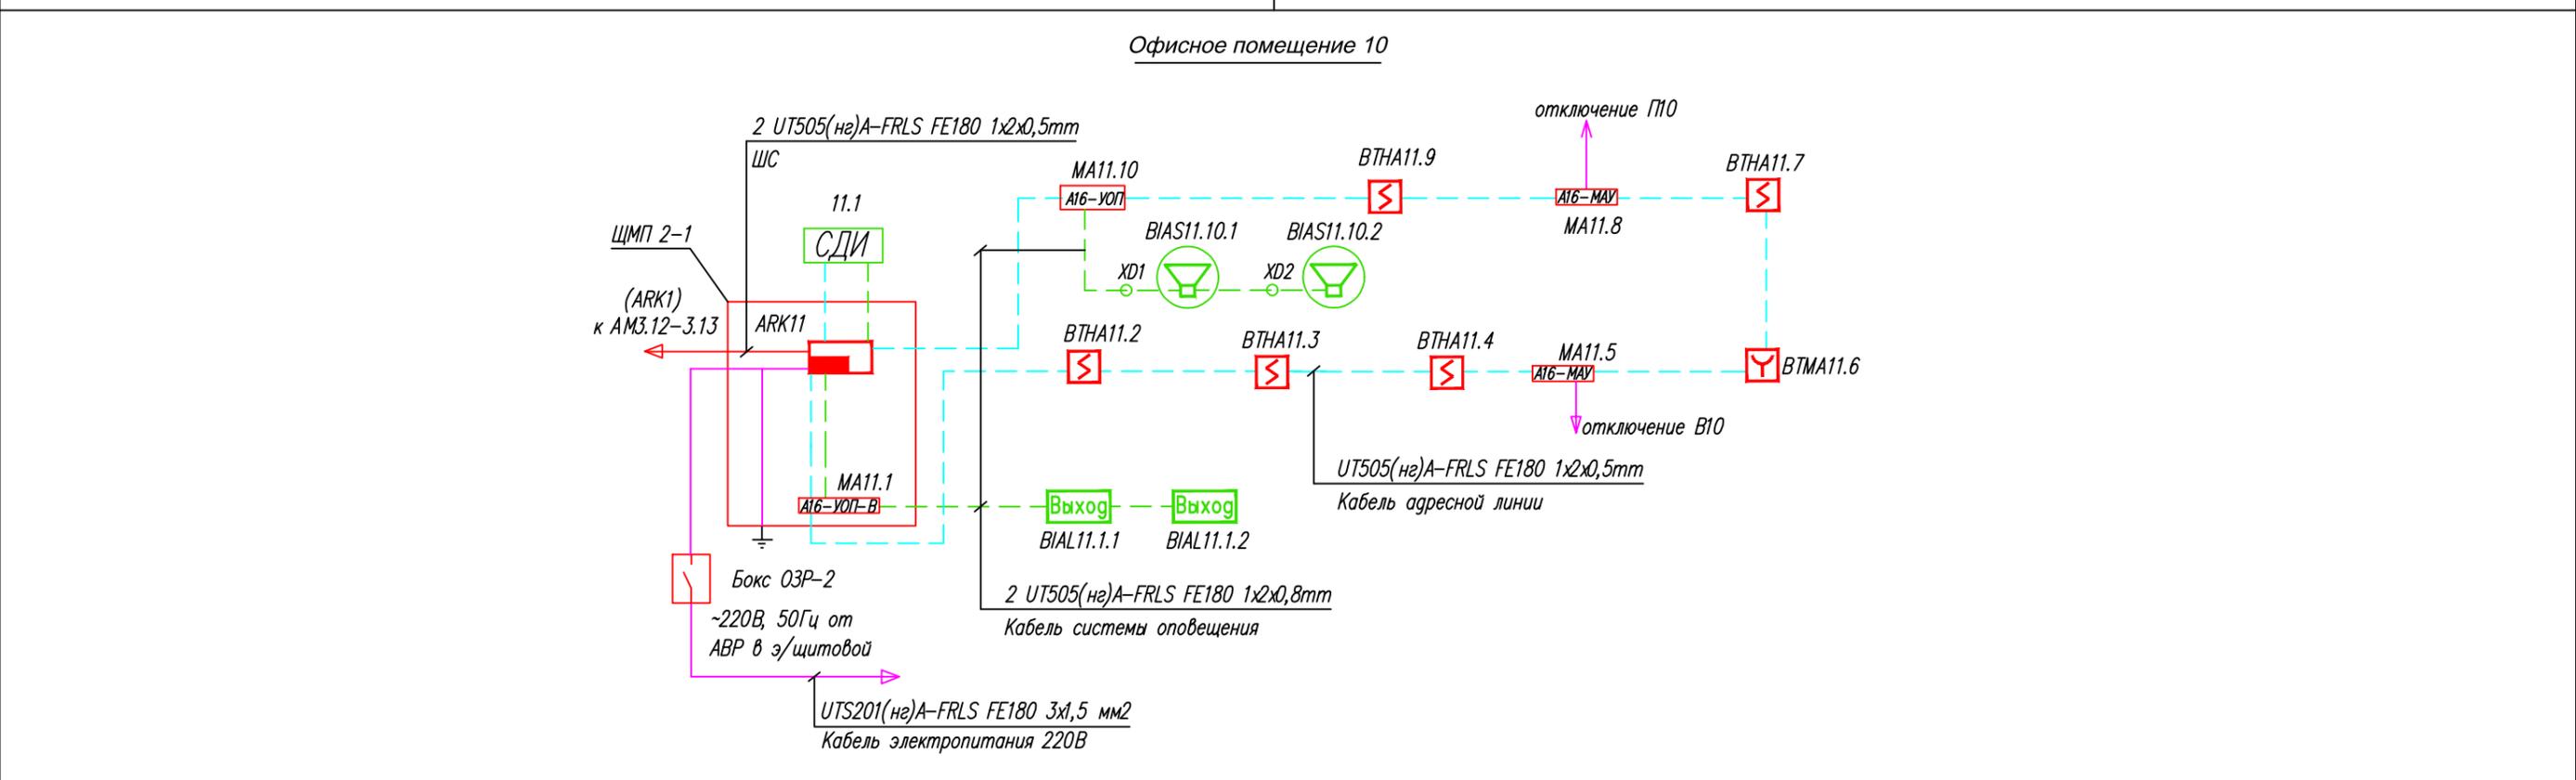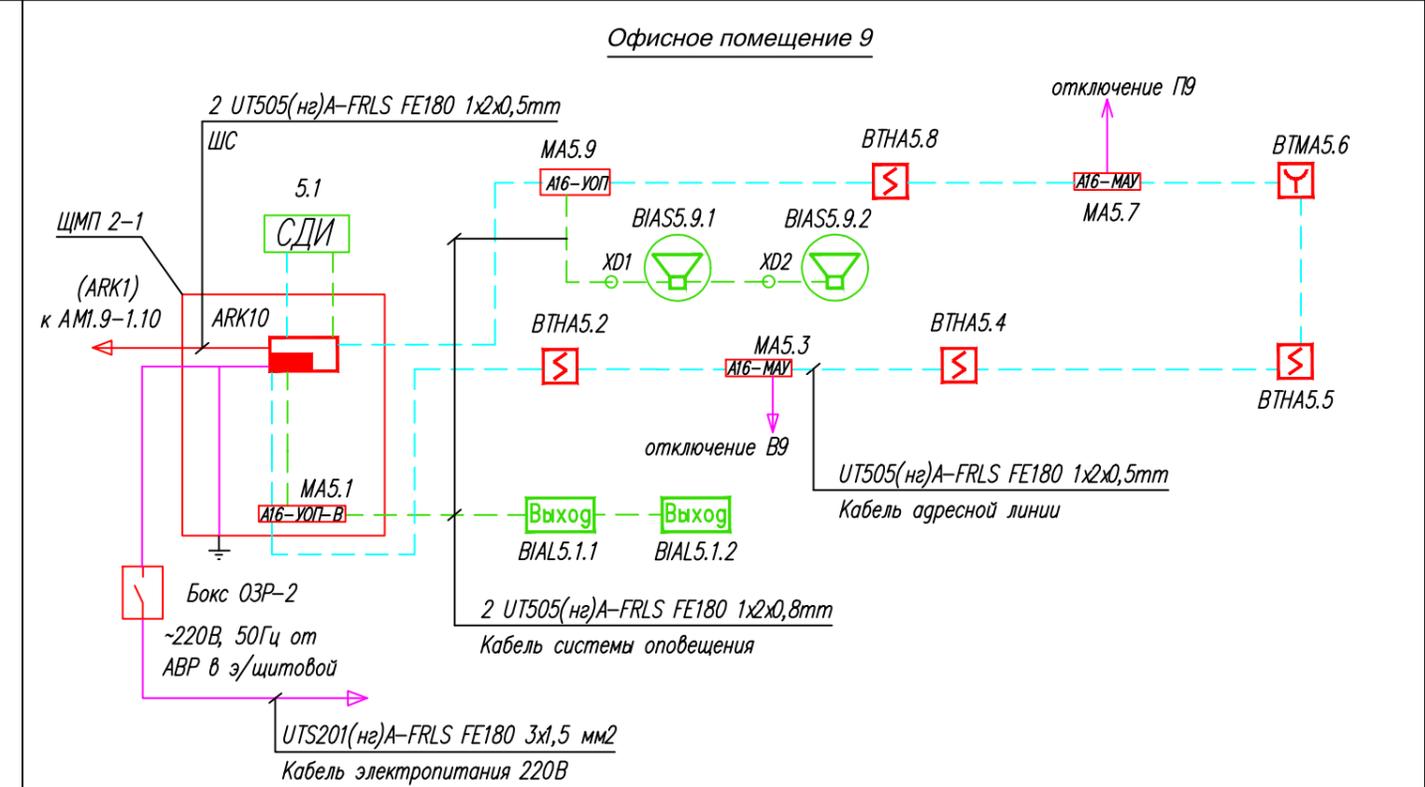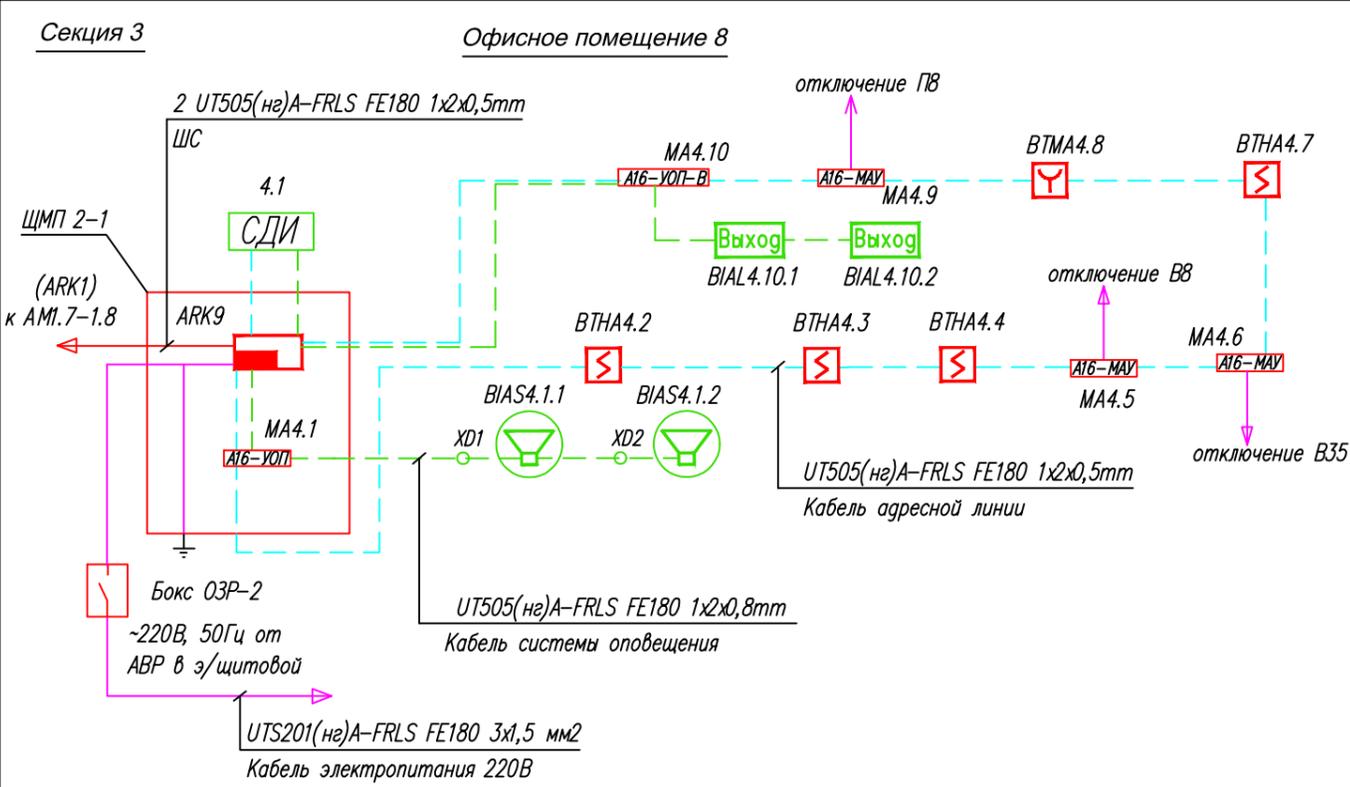

**Примечание:**

1. Адресная линия прокладываются по существующим строительным конструкциям в электрокоробе "кольцом".
2. ППКОПУ и адресные модули устанавливаются в щите ЩМП 2-1. Адресные модули крепятся на DIN-рейку.

						Многоэтажный жилой дом, со встроенными нежилыми помещениями			
Изм.	К.уч.	Лист	№Док.	Подп.	Дата				
ГИП	Яшков Г.В					Система автоматической пожарной сигнализации.	Стадия	Лист	Листов
Разработал	Максимов А.И.						П	14	
Проверил	Очеретенко А.В.						ООО Торговый Дом "Юнитест"		
						Схема структурная. Нежилая часть. Секция 3.			


Согласовано

Взаим. инв. №

Подп. и дата

Инв. № подл.

Секция 1

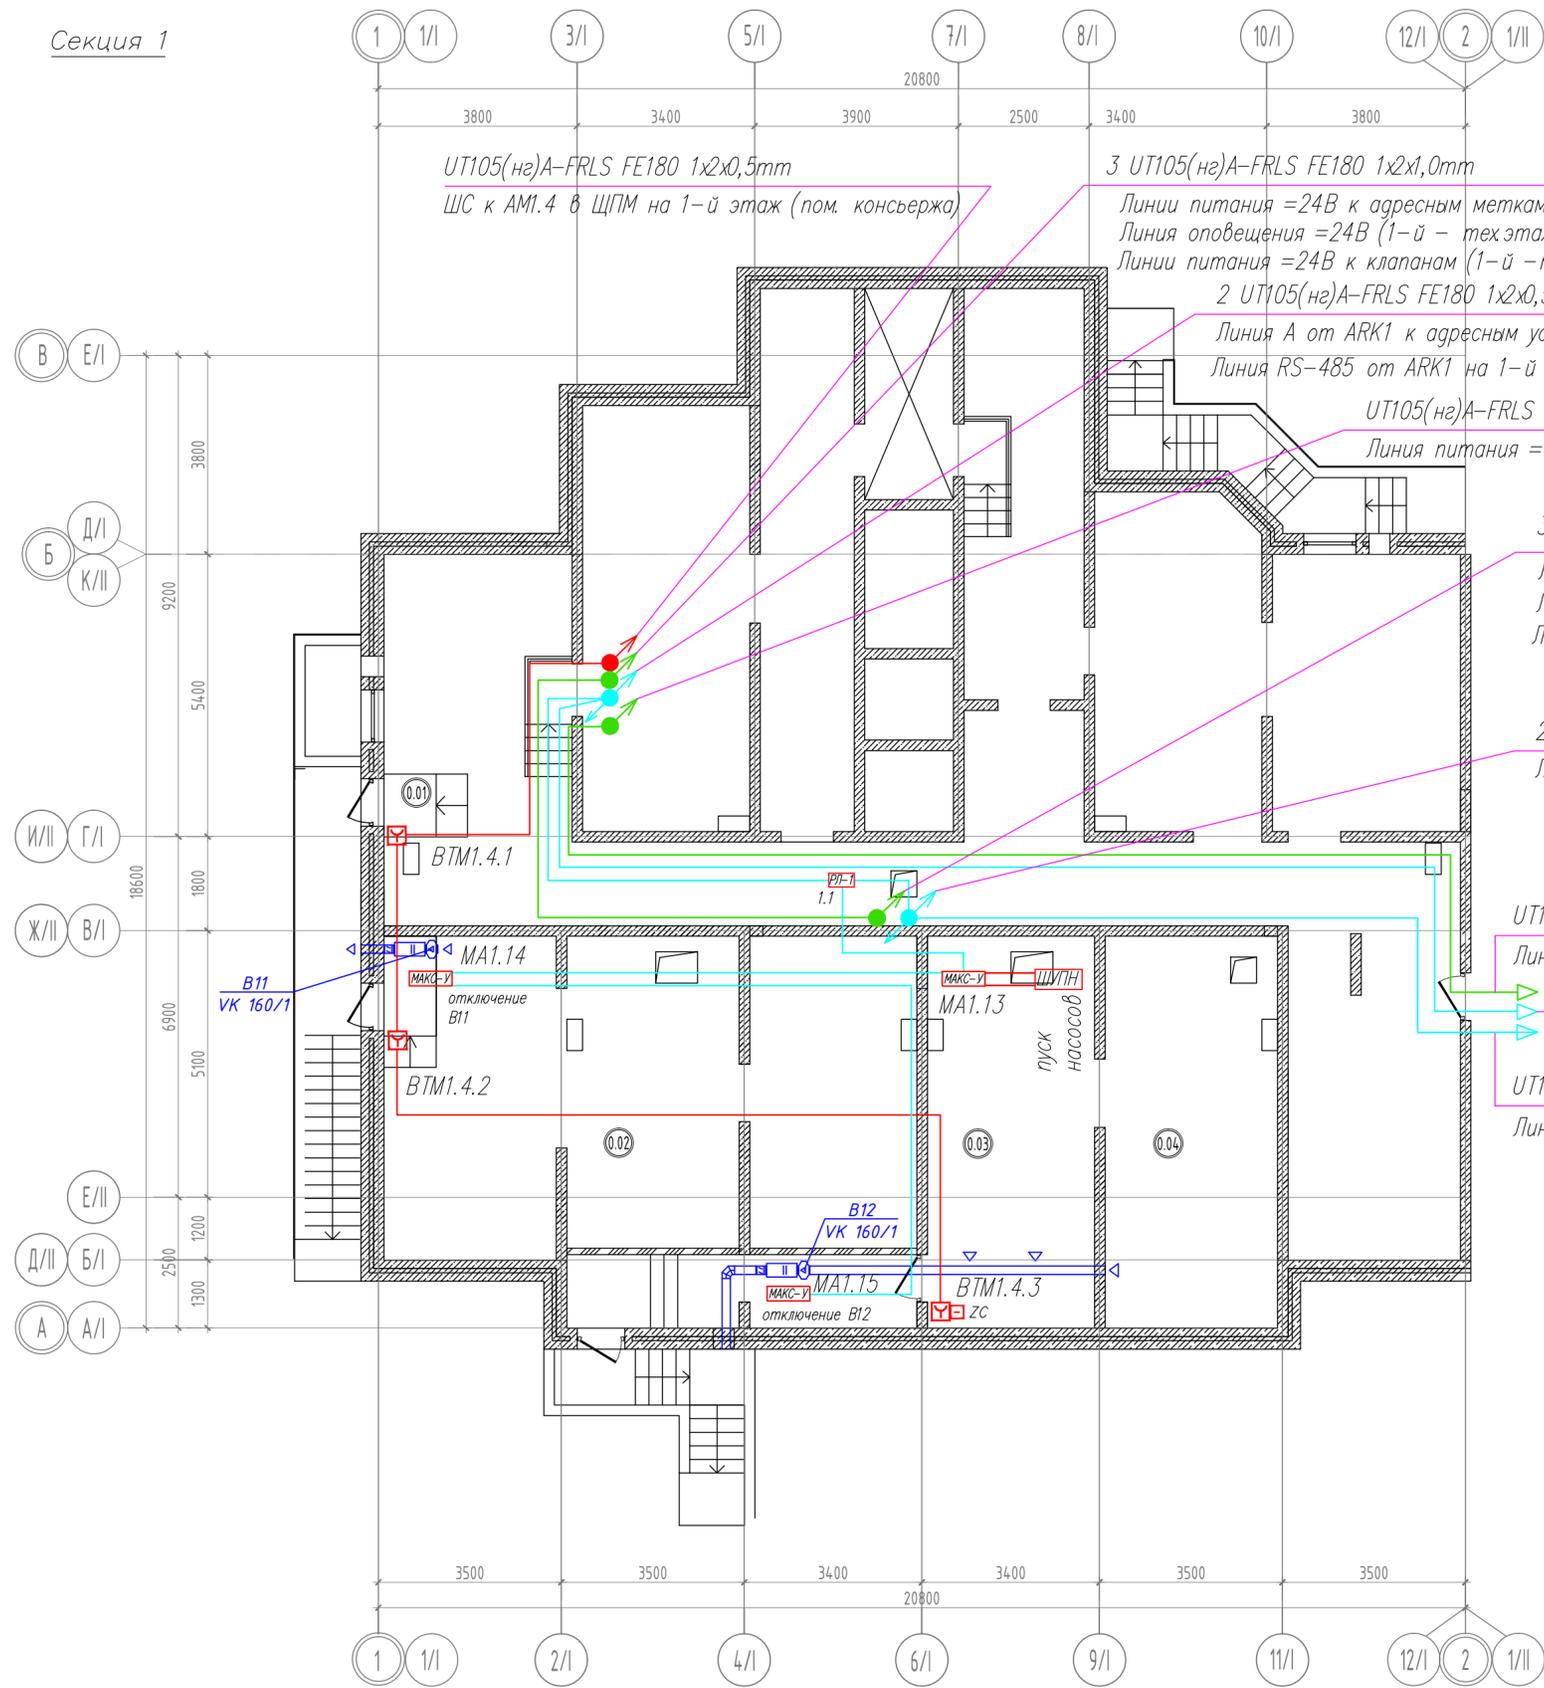

UT105(нг)A-FRLS FE180 1x2x0,5mm  
ШС к АМ1.4 в ЩПМ на 1-й этаж (пом. консьержа)

3 UT105(нг)A-FRLS FE180 1x2x1,0mm  
Линии питания =24В к адресным меткам (2-й - тех этаж)  
Линия оповещения =24В (1-й - тех этаж)  
Линии питания =24В к клапанам (1-й - тех этаж)

2 UT105(нг)A-FRLS FE180 1x2x0,5mm  
Линия А от АRK1 к адресным устройствам в ЩПМ на 1-й этаж (пом. консьержа)  
Линия RS-485 от АRK1 на 1-й этаж к ВПУ 1.1 (консьерж) и ИТ-1 (вестибюль)

UT105(нг)A-FRLS FE180 1x2x1,0mm  
Линия питания =12В к ВПУ 1.1 (пом. консьержа)

3 UT105(нг)A-FRLS FE180 1x2x1,0mm  
Линия оповещения =24В (1-й - тех этаж)  
Линия питания =24В к адресным меткам (2-й - тех этаж)  
Линии питания =24В к клапанам (1-й - тех этаж)

2 UT105(нг)A-FRLS FE180 1x2x0,5mm  
Линия А от ЩПМ к к адресным устройствам (2-й - тех этаж)


UT105(нг)A-FRLS FE180 1x2x1,0mm  
Линия питания =12В от GB7 (тех пом. СС, секция 2)

2 UT105(нг)A-FRLS FE180 1x2x0,5mm  
Линия А и RS-485 от АRK1 (тех пом. СС, секция 2)

UT105(нг)A-FRLS FE180 1x2x0,5mm  
Линия А с техэтажа к АRK1 (тех пом. СС, секция 2)

Экспликация помещений

№	Наименование	Площ., м <sup>2</sup>	Кат. пом.
1	2	3	4
Секция 1			
0.01	Вход в техподполье		
0.02	ИТП	40.8	
0.03	Насосная	49.0	
0.04	Водомерный узел	24.7	

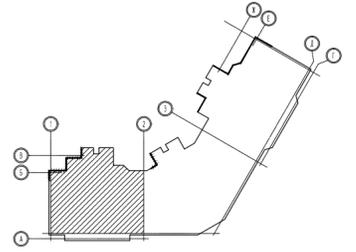


Кабельный журнал.

№	Марка кабеля	Длина, м	Примечание
1	2	3	4
1	UT105(нг)A-FRLS FE180 1x2x0,5mm	35	Шлейф сигнализации
2	UT105(нг)A-FRLS FE180 1x2x0,5mm	100	Адресная линия
3	UT105(нг)A-FRLS FE180 1x2x0,5mm	45	Линия RS-485
4	UT105(нг)A-FRLS FE180 1x2x1,0mm	45	Линии питания =24В
5	UT105(нг)A-FRLS FE180 1x2x1,0mm	30	Линии питания =12В

- Общие указания по монтажу:
- Кабельные линии прокладываются по существующим строительным конструкциям в кабель-канале/гофрошланге.
  - При параллельной прокладке расстояние от проводов и кабелей пожарной сигнализации до силовых и осветительных проводов и кабелей должно быть не менее 0,5 м.
  - Ручные пожарные извещатели устанавливаются на высоте 1,5 м от уровня чистого пола до органов управления. Ручной пожарный извещатель должен быть закрыт крышкой и опломбирован.
  - Допускается изменение конфигурации и способа прокладки кабельных трасс в соответствии с архитектурным оформлением защищаемых помещений объекта.
  - Расположение пожарных извещателей на потолке скорректировать на месте с учетом расположения светильников и воздуховодов.
  - После монтажа распределительной сети все отверстия в стенах и перекрытиях заделываются огнеупорным легко удаляемым составом.


Многоэтажный жилой дом, со встроенными нежилыми помещениями					
Изм.	К.уч.	Лист	№Док	Подп.	Дата
ГИП	Яшков Г.В.				
Разработал	Максимов А.И.				
Проверил	Очеретенко А.В.				
Система автоматической пожарной сигнализации.					
План сети системы АПС техподполья. Кабельные потоки. Секция 1.					
			Стадия	Лист	Листов
			Р	15	
					ООО Торговый Дом "Юнитест"

Секция 1

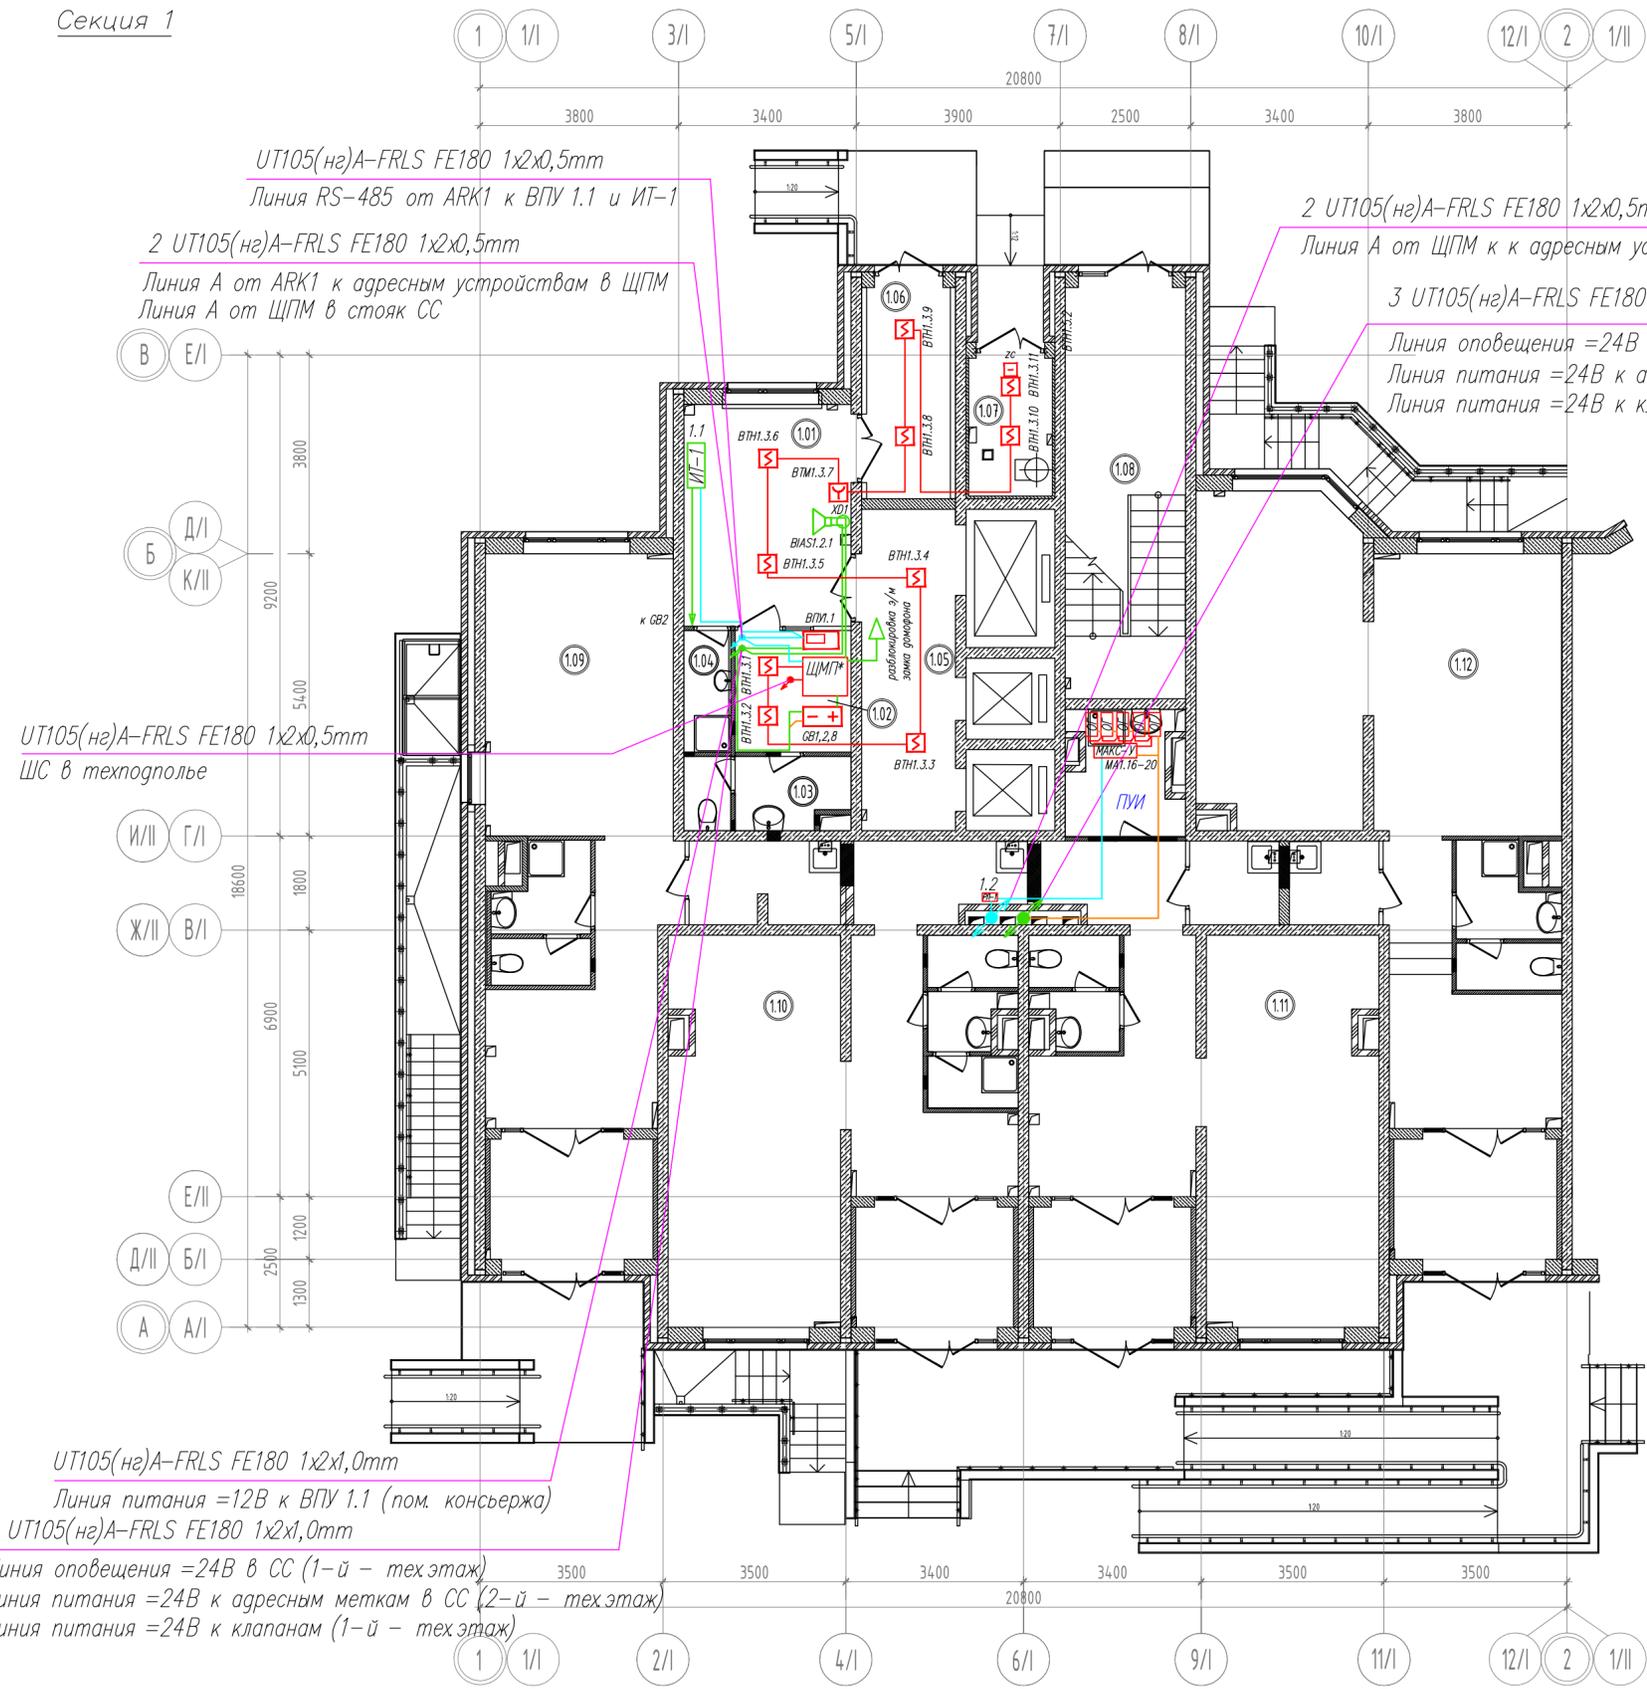

Экспликация помещений

№	Наименование	Площ., м <sup>2</sup>	Кат. пом.
1	2	3	4
Секция 1			
1.01	Вестибюль	13.57	
1.02	Помещение консьержа	5.17	
1.03	Санузел консьержа	4.21	
1.04	Помещение уборочного инвентаря	2.10	
1.05	Лифтовой холл	11.07	
1.06	Тамбур	6.46	
1.07	Мусорокамера	4.22	
1.08	Лестничная клетка	18.10	
1.09	Офис №1	48.81	
1.10	Офис №2	51.30	
1.11	Офис №3	58.49	
1.12	Офис №4	66.90	

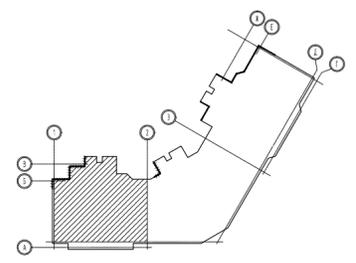

Кабельный журнал.

№	Марка кабеля	Длина, м	Примечание
1	2	3	4
1	UT105(нг)A-FRLS FE180 1x2x0,5mm	50	Шлейф сигнализации
2	UT105(нг)A-FRLS FE180 1x2x0,5mm	10	Адресная линия
3	UT105(нг)A-FRLS FE180 1x2x0,5mm	10	Линия RS-485
4	UT105(нг)A-FRLS FE180 1x2x1,0mm	25	Линии питания =24В
5	UT105(нг)A-FRLS FE180 1x2x1,0mm	5	Линии питания =12В


UT105(нг)A-FRLS FE180 1x2x1,0mm  
 Линия питания =12В к ВПУ 1.1 (пом. консьержа)  
 2 UT105(нг)A-FRLS FE180 1x2x1,0mm  
 Линия оповещения =24В в СС (1-й - тех.этаж)  
 Линия питания =24В к адресным меткам в СС (2-й - тех.этаж)  
 Линия питания =24В к клапанам (1-й - тех.этаж)

Примечание:  
 \* Состав ЩМП2-1 см. лист 8.

Согласовано	
Взаим. инв. №	
Подп. и дата	
Инв. № подл.	

Изм.	К.уч.	Лист	№Док.	Подп.	Дата	Многоэтажный жилой дом, со встроенными нежилыми помещениями		
ГИП	Яшков Г.В.							
Разработал						Система автоматической пожарной сигнализации.		
Проверил						План сети системы АПС 1-го этажа. Кабельные потоки. Секция 1.		
						Стадия	Лист	Листов
						Р	16	
						ООО Торговый Дом "Юнитест"		


Секция 1

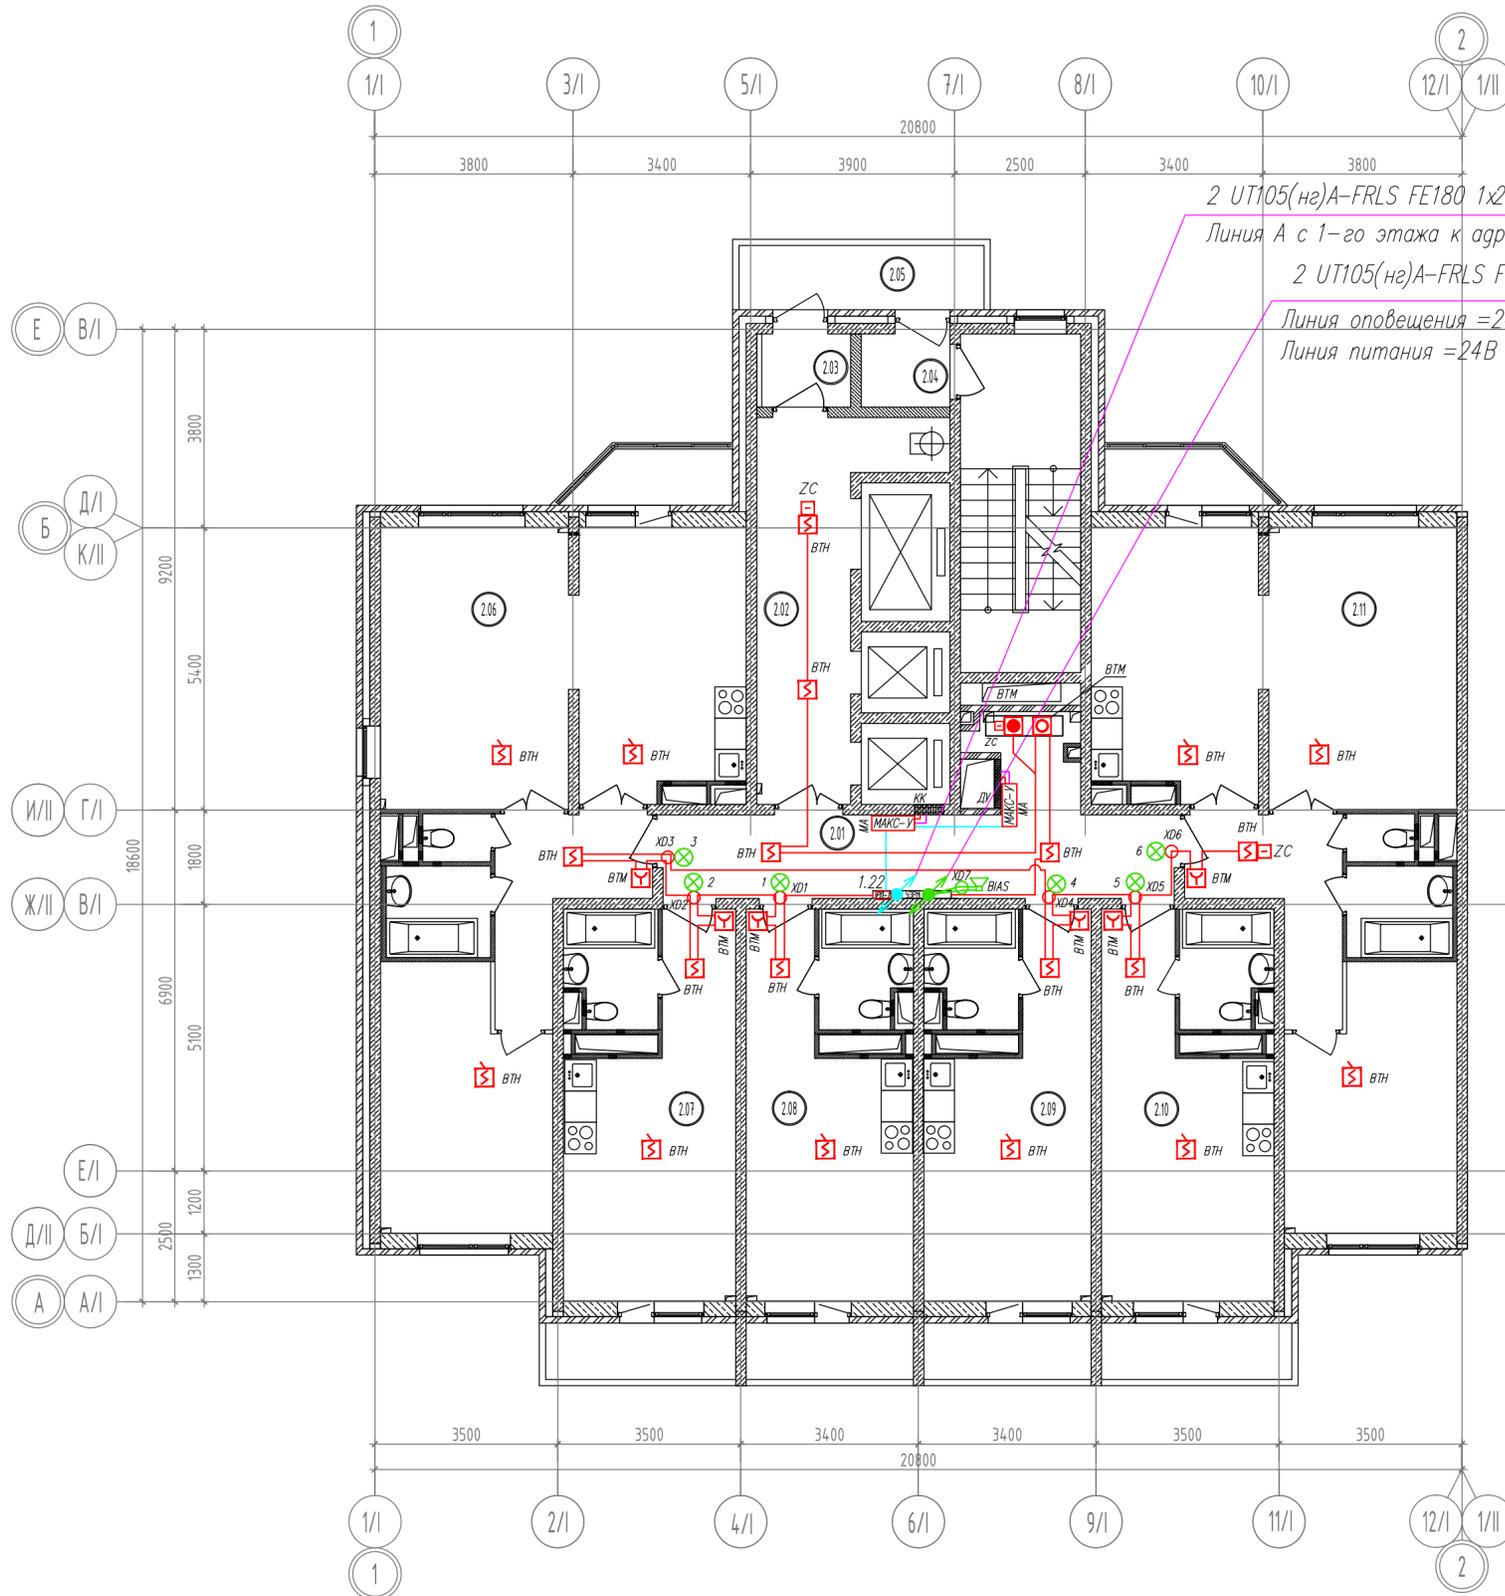

2 УТ105(нз)А-FRLS FE180 1x2x0,5mm  
 Линия А с 1-го этажа к адресным устройствам (2-й - тех.этаж)  
 2 УТ105(нз)А-FRLS FE180 1x2x1,0mm  
 Линия оповещения =24В (2-й этаж - тех.этаж)  
 Линия питания =24В к адресным меткам (на 2-й - тех.этаж)

Экспликация помещений

№	Наименование	Площ., м <sup>2</sup>	Кат. пом.
1	2	3	4
Секция 1			
2.01	Коридор	18.9	
2.02	Лифтовый холл	15.3	
2.03	Тамбур-шлюз	2.4	
2.04	Тамбур-шлюз	2.4	
2.05	Переходная лоджия	5.8	
2.06	Квартира 1	64.2	
2.07	Квартира 2	24.0	
2.08	Квартира 3	23.3	
2.09	Квартира 4	23.3	
2.10	Квартира 5	24.0	
2.11	Квартира 6	64.3	

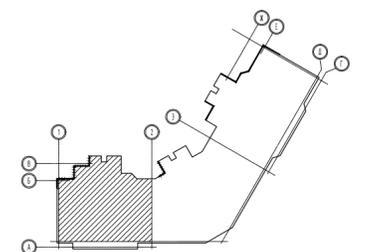

Кабельный журнал.

№	Марка кабеля	Длина, м	Примечание
1	2	3	4
1	УТ105(нз)А-FRLS FE180 1x2x0,5mm	100	Шлейф сигнализации
2	УТ105(нз)А-FRLS FE180 1x2x0,5mm	5	Адресная линия
3	УТ105(нз)А-FRLS FE180 1x2x1,0mm	4	Линии питания =24В

Примечание:

МАКС-ТС – устанавливаются на DIN-рейку в УЭРМ  
 УДП-И – устанавливаются в шкафу ПК

Согласовано

Взаим. инв. №

Подп. и дата

Инв. № подл.

Изм.	К.уч.	Лист	№Док.	Подп.	Дата
ГИП	Яшков Г.В.				
Разработал	Максимов А.И.				
Проверил	Очеретенко А.В.				

Многоэтажный жилой дом, со встроенными нежилыми помещениями

Стадия	Лист	Листов
Р	17	


Система автоматической пожарной сигнализации.

План сети системы АПС 2-го (типового) этажа. Кабельные потоки.


Секция 1.

ООО Торговый Дом "Юнитест"


Секция 1

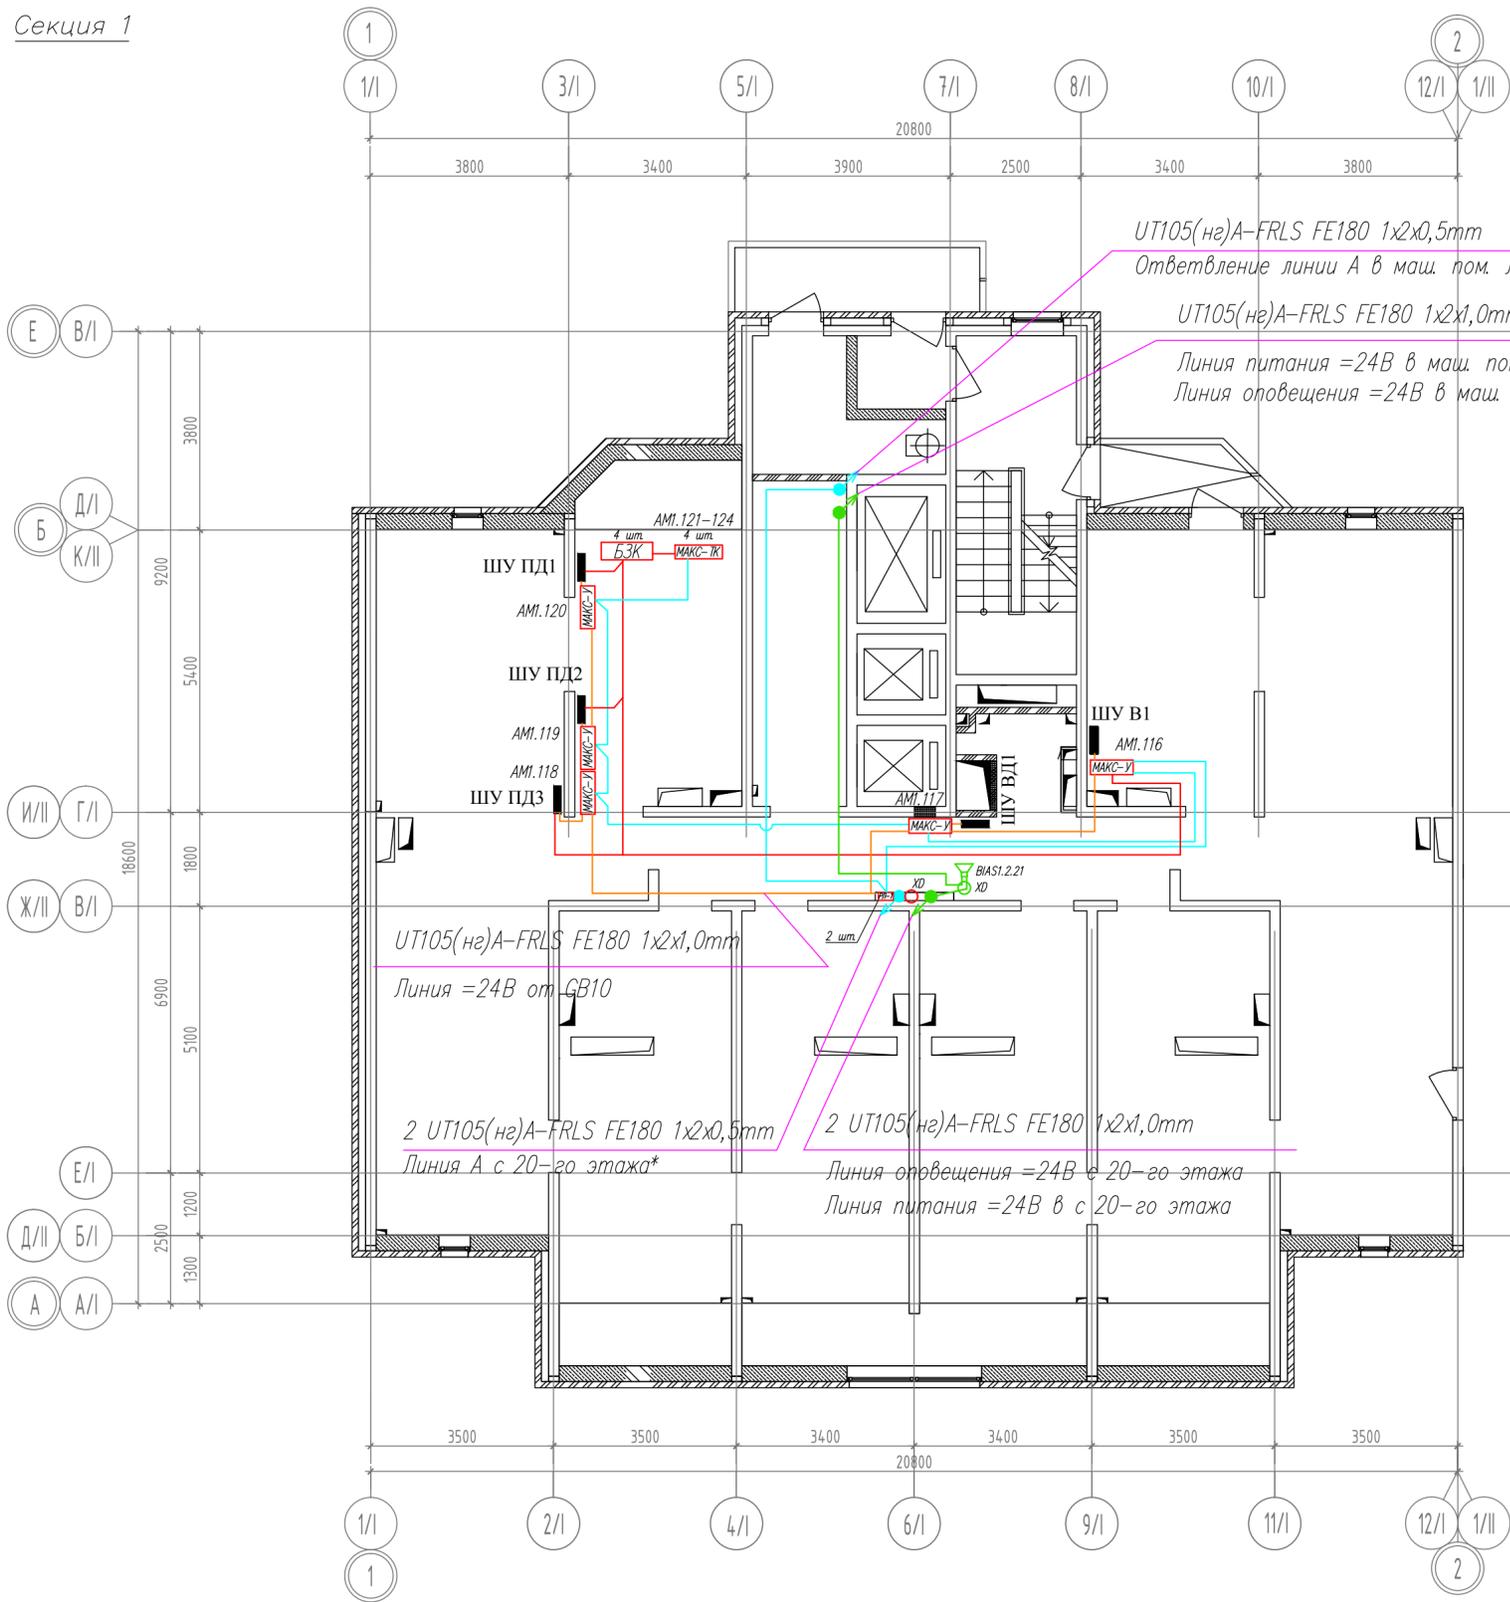

Машинное помещение лифтов

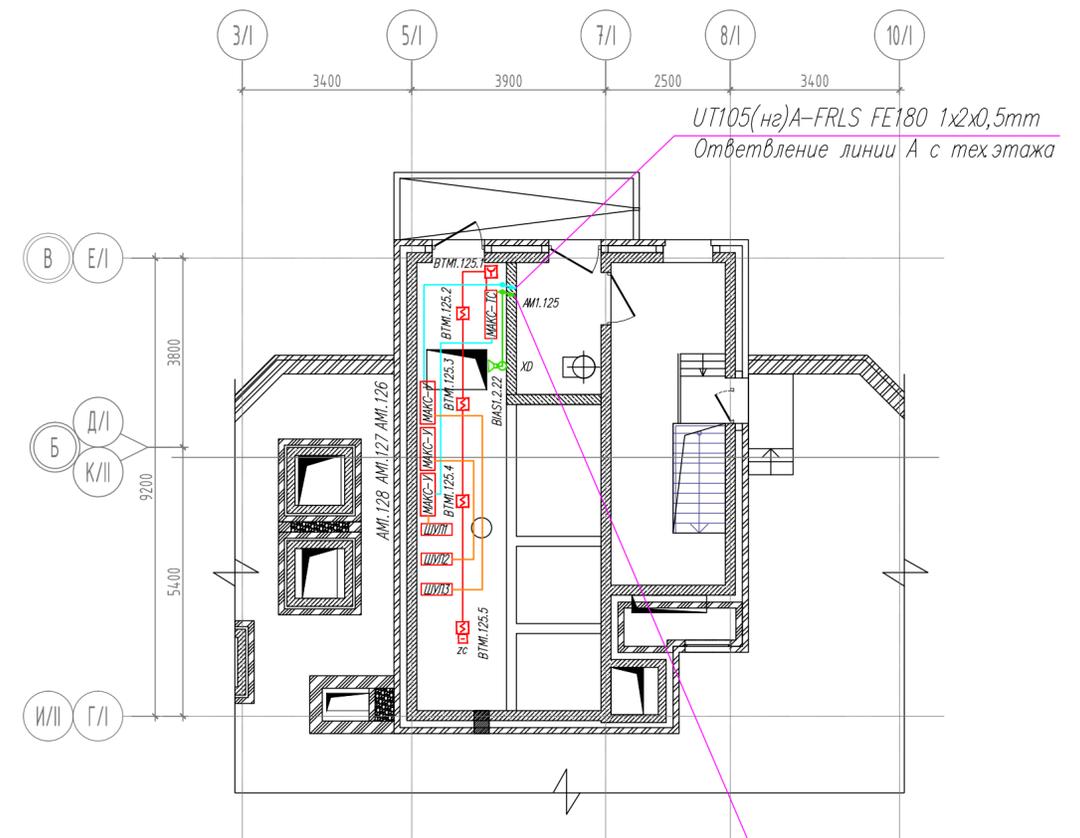

2 UT105(нг)A-FRLS FE180 1x2x1,0mm  
 Линия оповещения =24В с тех этаж  
 Линия питания =24В к адресной метке с тех этаж

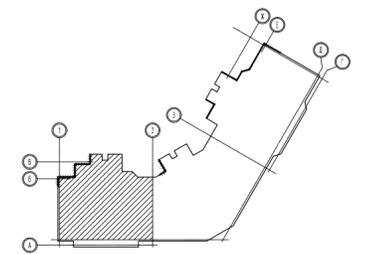

Кабельный журнал.

№	Марка кабеля	Длина, м	Примечание
1	2	3	4
1	UT105(нг)A-FRLS FE180 1x2x0,5mm	50	Шлейф сигнализации
2	UT105(нг)A-FRLS FE180 1x2x0,5mm	50	Адресная линия
3	UT105(нг)A-FRLS FE180 1x2x1,0mm	20	Линия питания =24В
4			
5			

Примечание:

\* На техэтаже 2 кабеля линии А соединяются в "кольцо" в коробке УК-2П

Согласовано

Взаим. инв. №

Подп. и дата

Инв. № подл.

Изм.	К.уч.	Лист	№Док.	Подп.	Дата	Многоэтажный жилой дом, со встроенными нежилыми помещениями		
ГИП	Яшков Г.В.					Система автоматической пожарной сигнализации.		
Разработал	Максимов А.И.					Стадия	Лист	Листов
Проверил	Очеретенко А.В.					Р	18	
План сети системы АПС тех.этажа. Кабельные потоки. Секция 1.						ООО Торговый Дом "Юнитест"		

Секция 2

2 УТ105(нг)А-FRLS FE180 1x2x0,5mm

ШС к АМ2.7 в ЩПМ на 1-й этаж (пом. консервжа)  
ШС к АМ2.6 в ЩПМ на 1-й этаж (пом. консервжа)

УТ105(нг)А-FRLS FE180 1x2x1,0mm

Линия питания =12В к ВПУ 1.2 (пом. консервжа)

3 УТ105(нг)А-FRLS FE180 1x2x0,5mm

Линия А и RS-485 в секцию 1

УТ105(нг)А-FRLS FE180 1x2x1,0mm

Линия питания =12В к ВПУ 1.1 (секция 1, пом. консервжа)

2 УТ105(нг)А-FRLS FE180 1x2x1,0mm

Линия оповещения =24В (1-20, тех.этаж)  
Линия питания =24В к адресным меткам (2-20, тех.этаж)

2 УТ105(нг)А-FRLS FE180 1x2x1,0mm

Линия оповещения =24В (1-й - тех.этаж)  
Линия питания =24В к адресным меткам (2-й - тех.этаж)

2 УТ105(нг)А-FRLS FE180 1x2x0,5mm

Линия Б от ЩПМ к к адресным устройствам (2-й - тех.этаж)

УТ105(нг)А-FRLS FE180 1x2x1,0mm


Линия питания =12В к ВПУ 1.3 (секция 3, пом. консервжа)

3 УТ105(нг)А-FRLS FE180 1x2x0,5mm

Линия В и RS-485 в секцию 3

Экспликация помещений

№	Наименование	Площ, м²	Кат. пом.
1	2	3	4
Секция II			
0.05	Вход в техподполье	19.44	
0.06	Электрошитовая	25.1	
0.07	Техническое помещение СС	17.4	

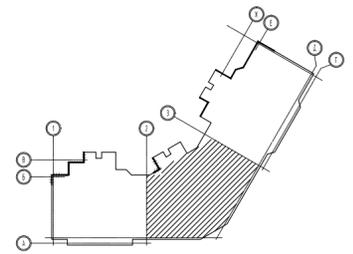

Кабельный журнал.

№	Марка кабеля	Длина, м	Примечание
1	2	3	4
1	УТ105(нг)А-FRLS FE180 1x2x0,5mm	80	Шлейф сигнализации
2	УТ105(нг)А-FRLS FE180 1x2x0,5mm	95	Адресная линия
3	УТ105(нг)А-FRLS FE180 1x2x0,5mm	60	Линия RS-485
4	УТ105(нг)А-FRLS FE180 1x2x1,0mm	30	Линии питания =24В
5	УТ105(нг)А-FRLS FE180 1x2x1,0mm	45	Линии питания =12В
5	УТ505(нг)А-FRLS FE180 1x2x0,5mm	15	Адресная линия

Примечание:


DT-1 - устанавливаются в шкафу ВТСС см. лист 9.

Общие указания по монтажу:

1. Кабельные линии прокладываются по существующим строительным конструкциям в кабель-канале/гофрошланге.
2. При параллельной прокладке расстояние от проводов и кабелей пожарной сигнализации до силовых и осветительных проводов и кабелей должно быть не менее 0,5 м.
3. Ручные пожарные извещатели устанавливаются на высоте 1,5 м от уровня чистого пола до органов управления. Ручной пожарный извещатель должен быть закрыт крышкой и опломбирован.
4. Допускается изменение конфигурации и способа прокладки кабельных трасс в соответствии с архитектурным оформлением защищаемых помещений объекта.
5. Расположение пожарных извещателей на потолке скорректировать на месте с учетом расположения светильников и воздуховодов.
6. После монтажа распределительной сети все отверстия в стенах и перекрытиях заделываются огнеупорным легко удаляемым составом.

Изм.	К.уч.	Лист	№Док.	Подп.	Дата
Многоэтажный жилой дом, со встроенными нежилыми помещениями					
Система автоматической пожарной сигнализации.					
План сети системы АПС техподполья. Кабельные потоки. Секция 2.					
				Стадия	Лист
				Р	19
				ООО Торговый Дом "Юнитест"	

Секция 2

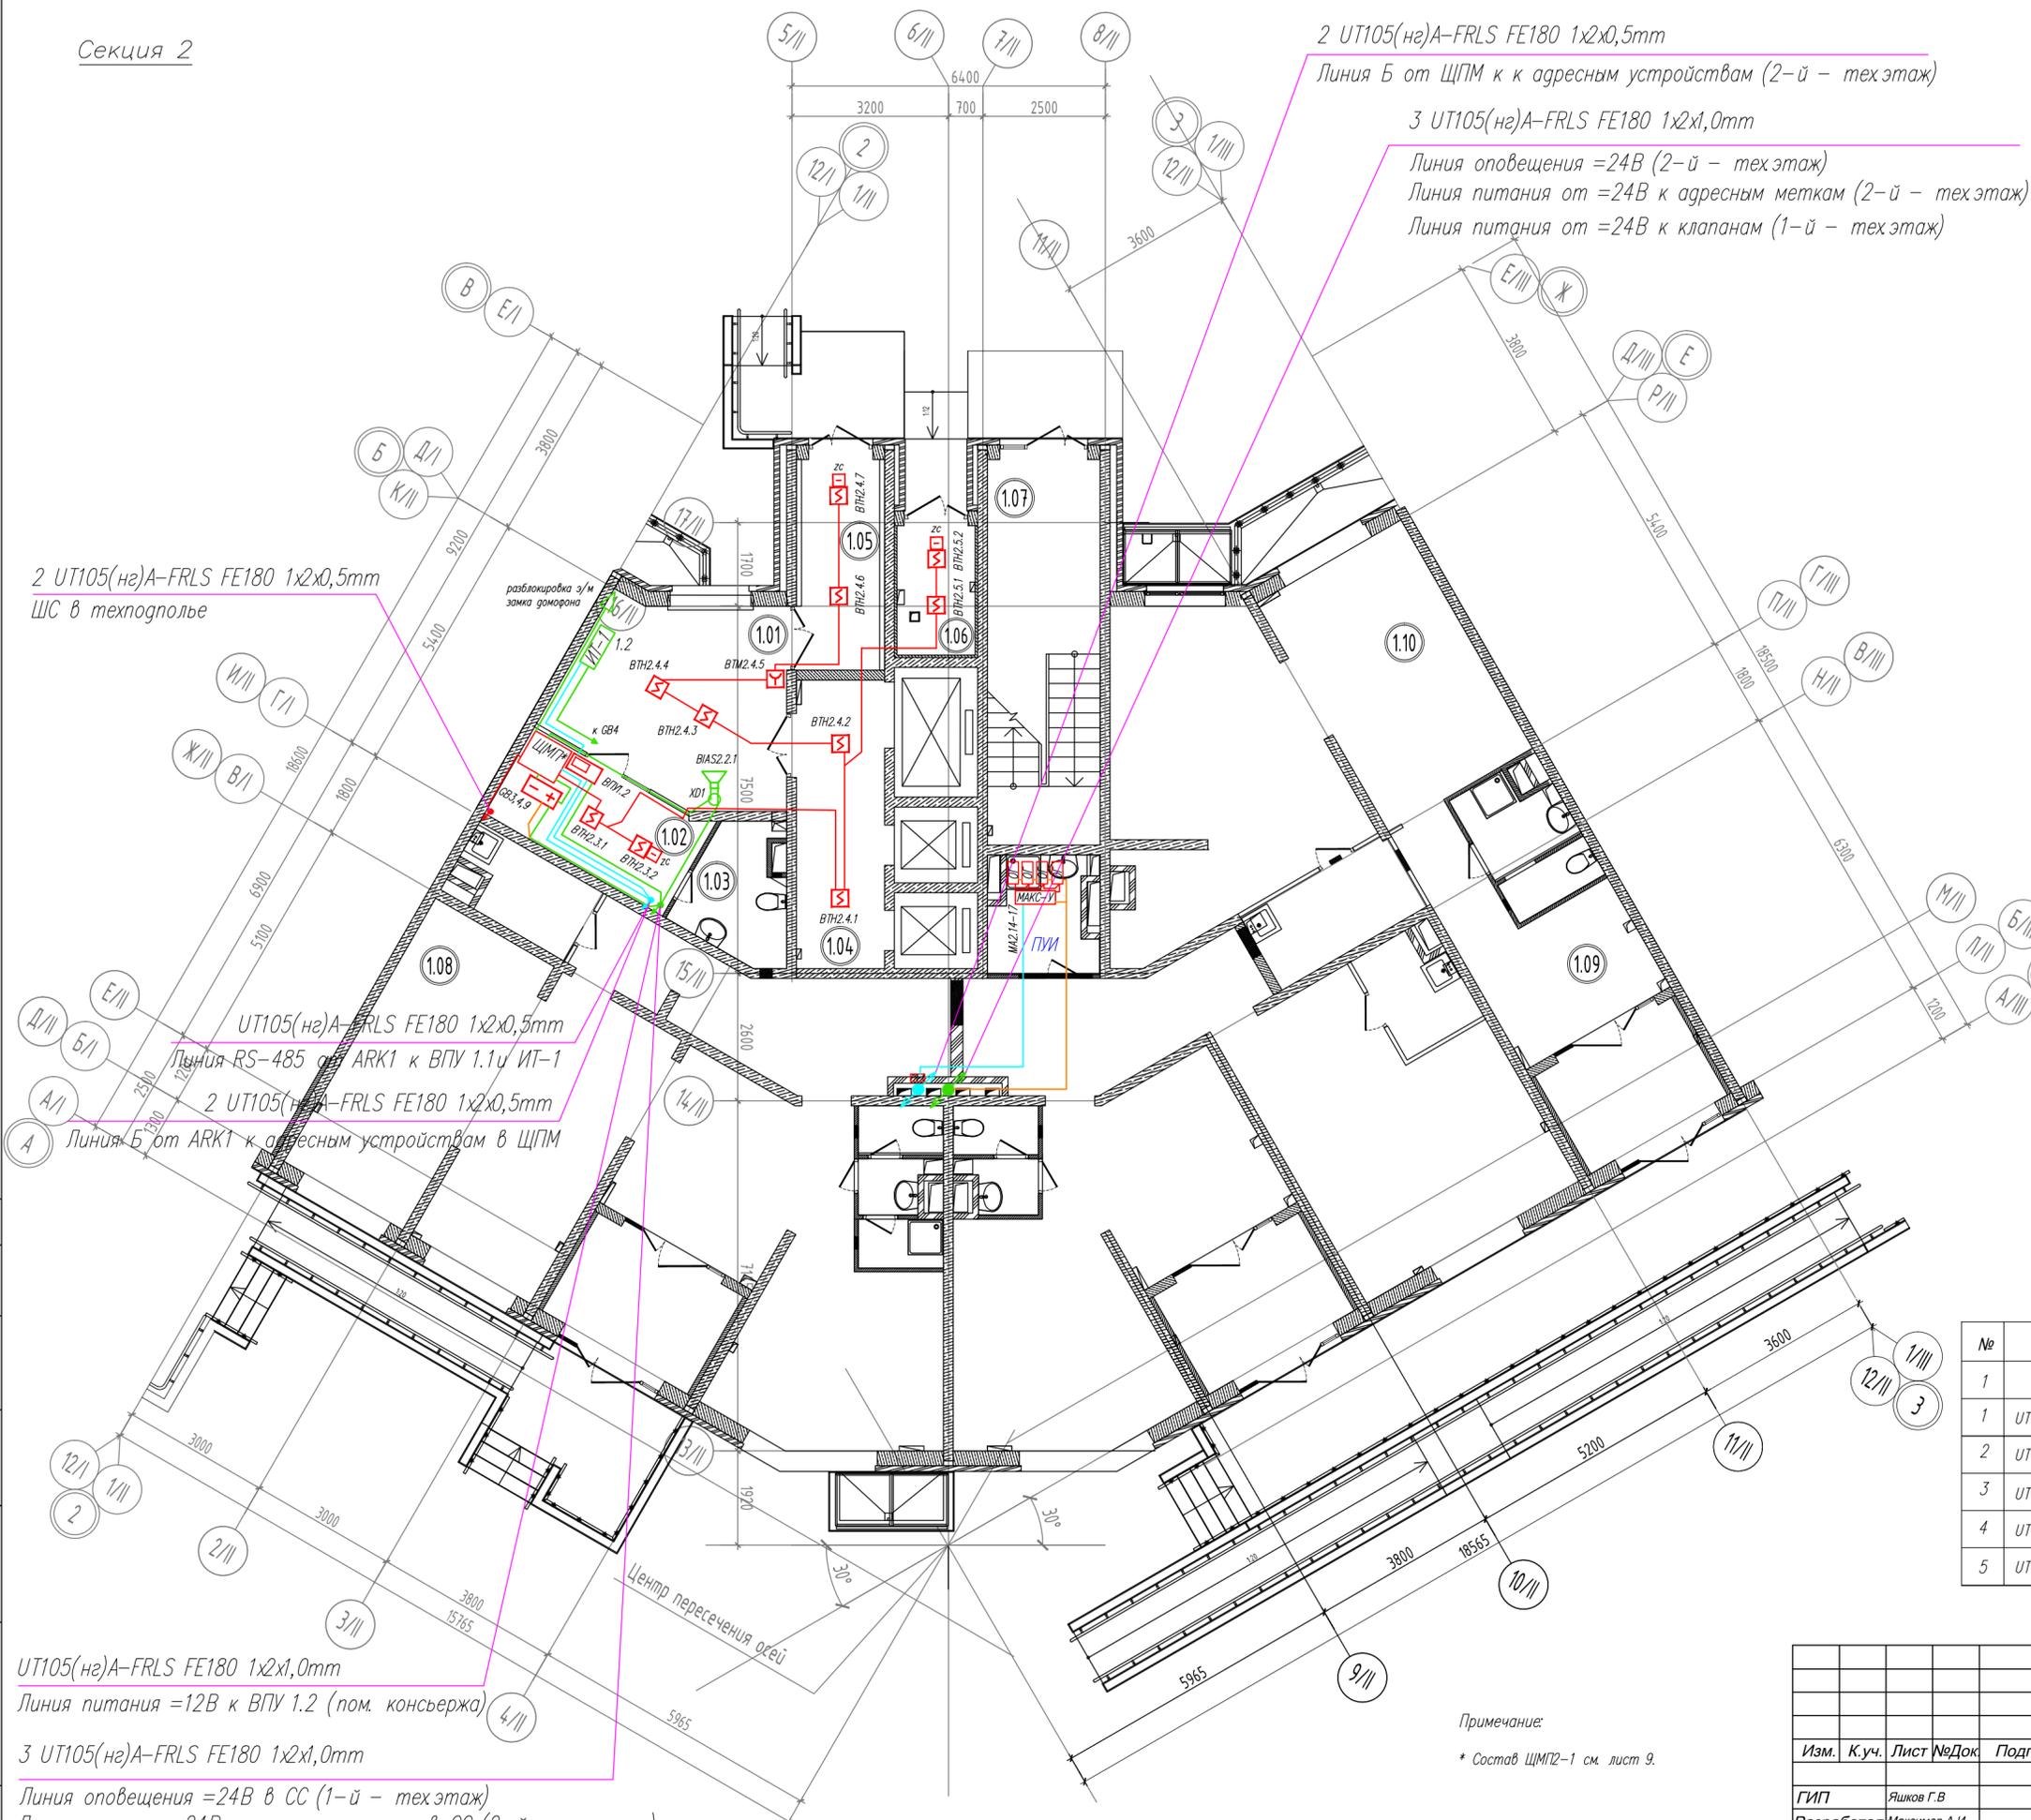

2 УТ105(нг)А-FRLS FE180 1x2x0,5mm  
 Линия Б от ЦПМ к адресным устройствам (2-й – техэтаж)

3 УТ105(нг)А-FRLS FE180 1x2x1,0mm  
 Линия оповещения =24В (2-й – техэтаж)  
 Линия питания от =24В к адресным меткам (2-й – техэтаж)  
 Линия питания от =24В к клапанам (1-й – техэтаж)

2 УТ105(нг)А-FRLS FE180 1x2x0,5mm  
 ШС в техподполье

УТ105(нг)А-FRLS FE180 1x2x0,5mm  
 Линия RS-485 от АРК1 к ВПУ 1.1ц ИТ-1


2 УТ105(нг)А-FRLS FE180 1x2x0,5mm  
 Линия Б от АРК1 к адресным устройствам в ЦПМ

УТ105(нг)А-FRLS FE180 1x2x1,0mm  
 Линия питания =12В к ВПУ 1.2 (пом. консерва)

3 УТ105(нг)А-FRLS FE180 1x2x1,0mm  
 Линия оповещения =24В в СС (1-й – техэтаж)  
 Линия питания =24В к адресным меткам в СС (2-й – техэтаж)  
 Линия питания от =24В к клапанам (1-й – техэтаж)

Экспликация помещений

№	Наименование	Площ., м²	Кат. пом.
1	2	3	4
Секция II			
1.01	Вестибюль	17.11	
1.02	Помещение консьержа	8.57	
1.03	Санузел консьержа	5.06	
1.04	Лифтовой холл	10.60	
1.05	Тамбур	6.87	
1.06	Мусорокамера	4.22	
1.07	Лестничная клетка	18.10	
1.08	Офис №5	100.13	
1.09	Офис №6	92.78	
1.10	Офис №7	76.61	

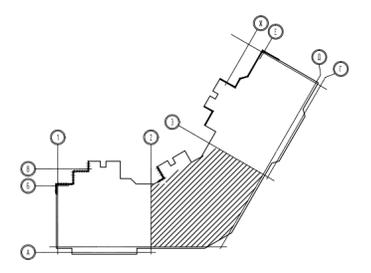

Кабельный журнал

№	Марка кабеля	Длина, м	Примечание
1	2	3	4
1	УТ105(нг)А-FRLS FE180 1x2x0,5mm	35	Шлейф сигнализации
2	УТ105(нг)А-FRLS FE180 1x2x0,5mm	25	Адресная линия
3	УТ105(нг)А-FRLS FE180 1x2x0,5mm	10	Линия RS-485
4	УТ105(нг)А-FRLS FE180 1x2x1,0mm	25	Линии питания =24В
5	УТ105(нг)А-FRLS FE180 1x2x1,0mm	6	Линии питания =12В

Примечание:  
 \* Состав ЦПМ2-1 см. лист 9.

Изм.	К.уч.	Лист	№Док.	Подп.	Дата
ГИП	Яшков Г.В.				
Разработал	Максимов А.И.				
Проверил	Очеретенко А.В.				


Многоэтажный жилой дом, со встроенными нежилыми помещениями

Система автоматической пожарной сигнализации.	Стадия	Лист	Листов
	Р	20	

План сети системы АПС 1-го этажа.  
 Кабельные потоки.  
 Секция 2.

ООО Торговый Дом "Юнитест"

Секция 2

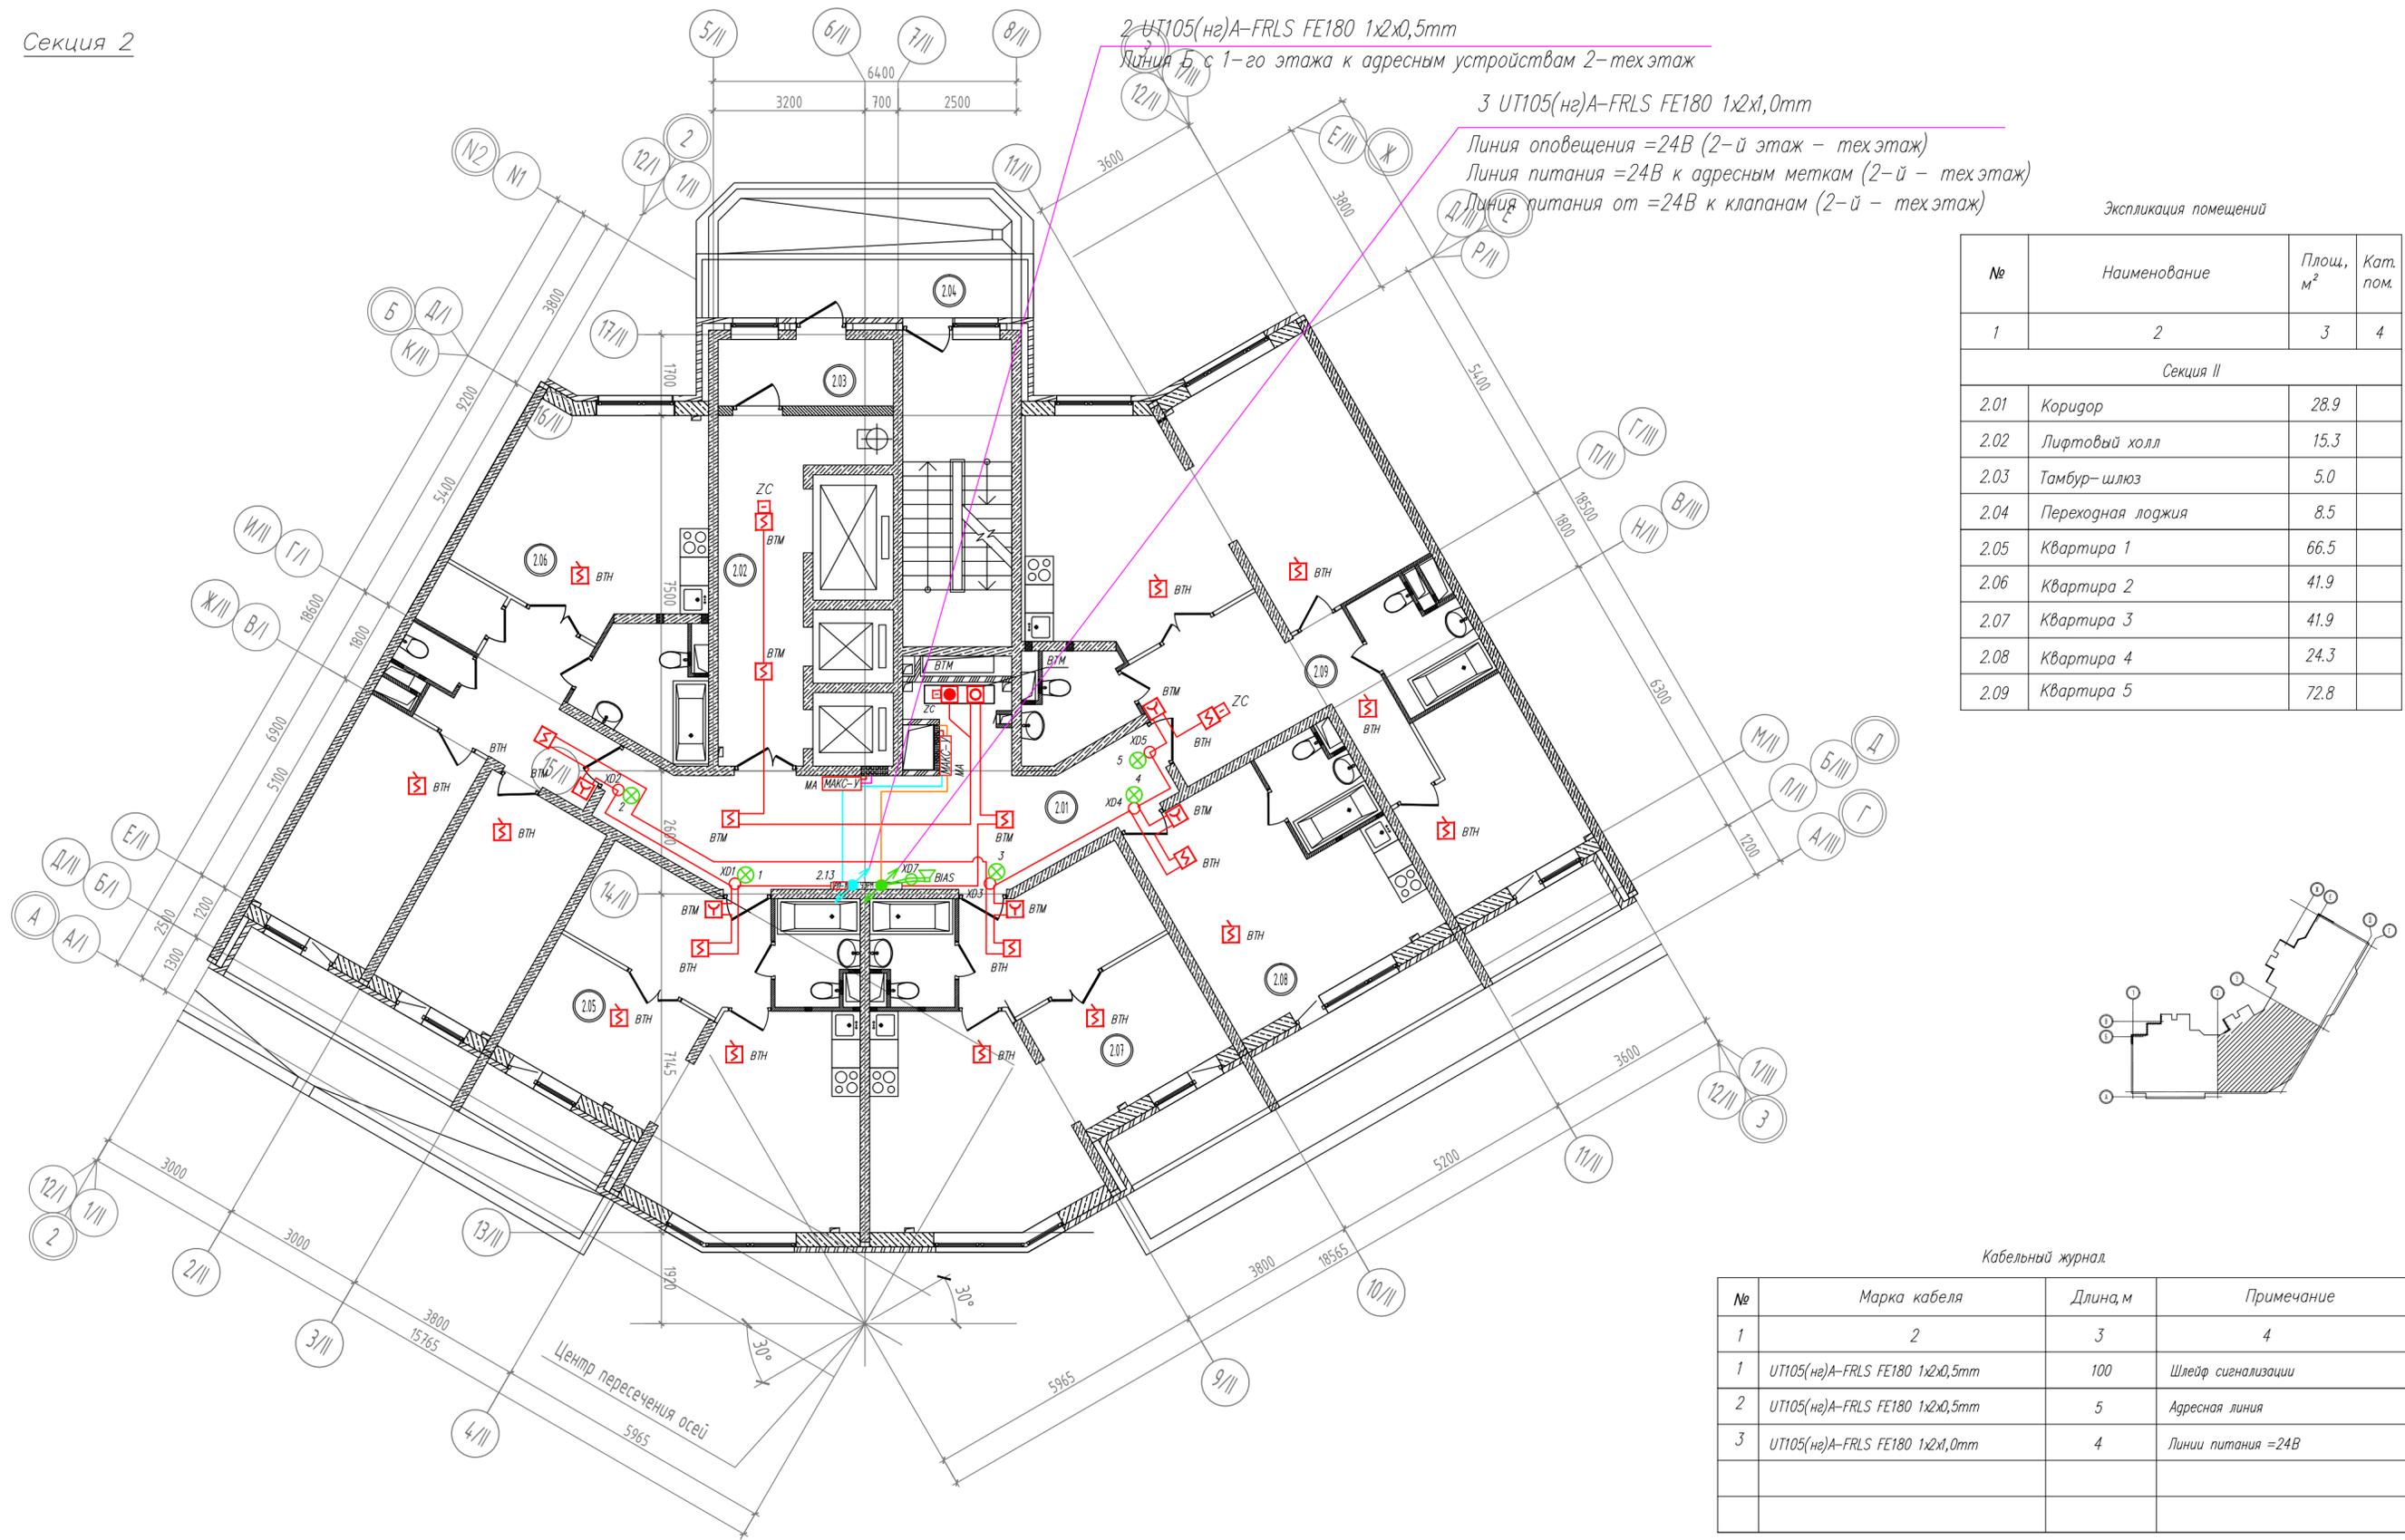


2-УТ105(нз)А-FRLS FE180 1x2x0,5mm  
 Линия Б, с 1-го этажа к адресным устройствам 2-техэтаж

3 УТ105(нз)А-FRLS FE180 1x2x1,0mm  
 Линия оповещения =24В (2-й этаж - техэтаж)  
 Линия питания =24В к адресным меткам (2-й - техэтаж)  
 Линия питания от =24В к клапанам (2-й - техэтаж)

Экспликация помещений

№	Наименование	Площ, м <sup>2</sup>	Кат. пом.
1	2	3	4
Секция II			
2.01	Коридор	28.9	
2.02	Лифтовый холл	15.3	
2.03	Тамбур-шлюз	5.0	
2.04	Переходная лоджия	8.5	
2.05	Квартира 1	66.5	
2.06	Квартира 2	41.9	
2.07	Квартира 3	41.9	
2.08	Квартира 4	24.3	
2.09	Квартира 5	72.8	

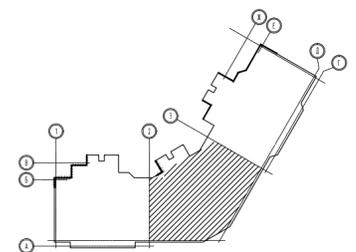

Кабельный журнал

№	Марка кабеля	Длина, м	Примечание
1	2	3	4
1	УТ105(нз)А-FRLS FE180 1x2x0,5mm	100	Шлейф сигнализации
2	УТ105(нз)А-FRLS FE180 1x2x0,5mm	5	Адресная линия
3	УТ105(нз)А-FRLS FE180 1x2x1,0mm	4	Линии питания =24В


Примечание:

МАКС-ТС – устанавливаются на DIN-рейку в УЭРМ  
 УДП-И – устанавливаются в шкафу ПК


Согласовано	
Взаим. инв. №	
Подп. и дата	
Инв. № подл.	

Многоэтажный жилой дом, со встроенными нежилыми помещениями							
Изм.	К.уч.	Лист	№Док.	Подп.	Дата		
ГИП	Яшков Г.В.						
Разработал	Максимов А.И.						
Проверил	Очеретенко А.В.						
Система автоматической пожарной сигнализации.					Стадия	Лист	Листов
План сети системы АПС 2-го (типового) этажа. Кабельные потоки. Секция 2.					Р	21	
					ООО Торговый Дом "Юнитест"		


Секция 2

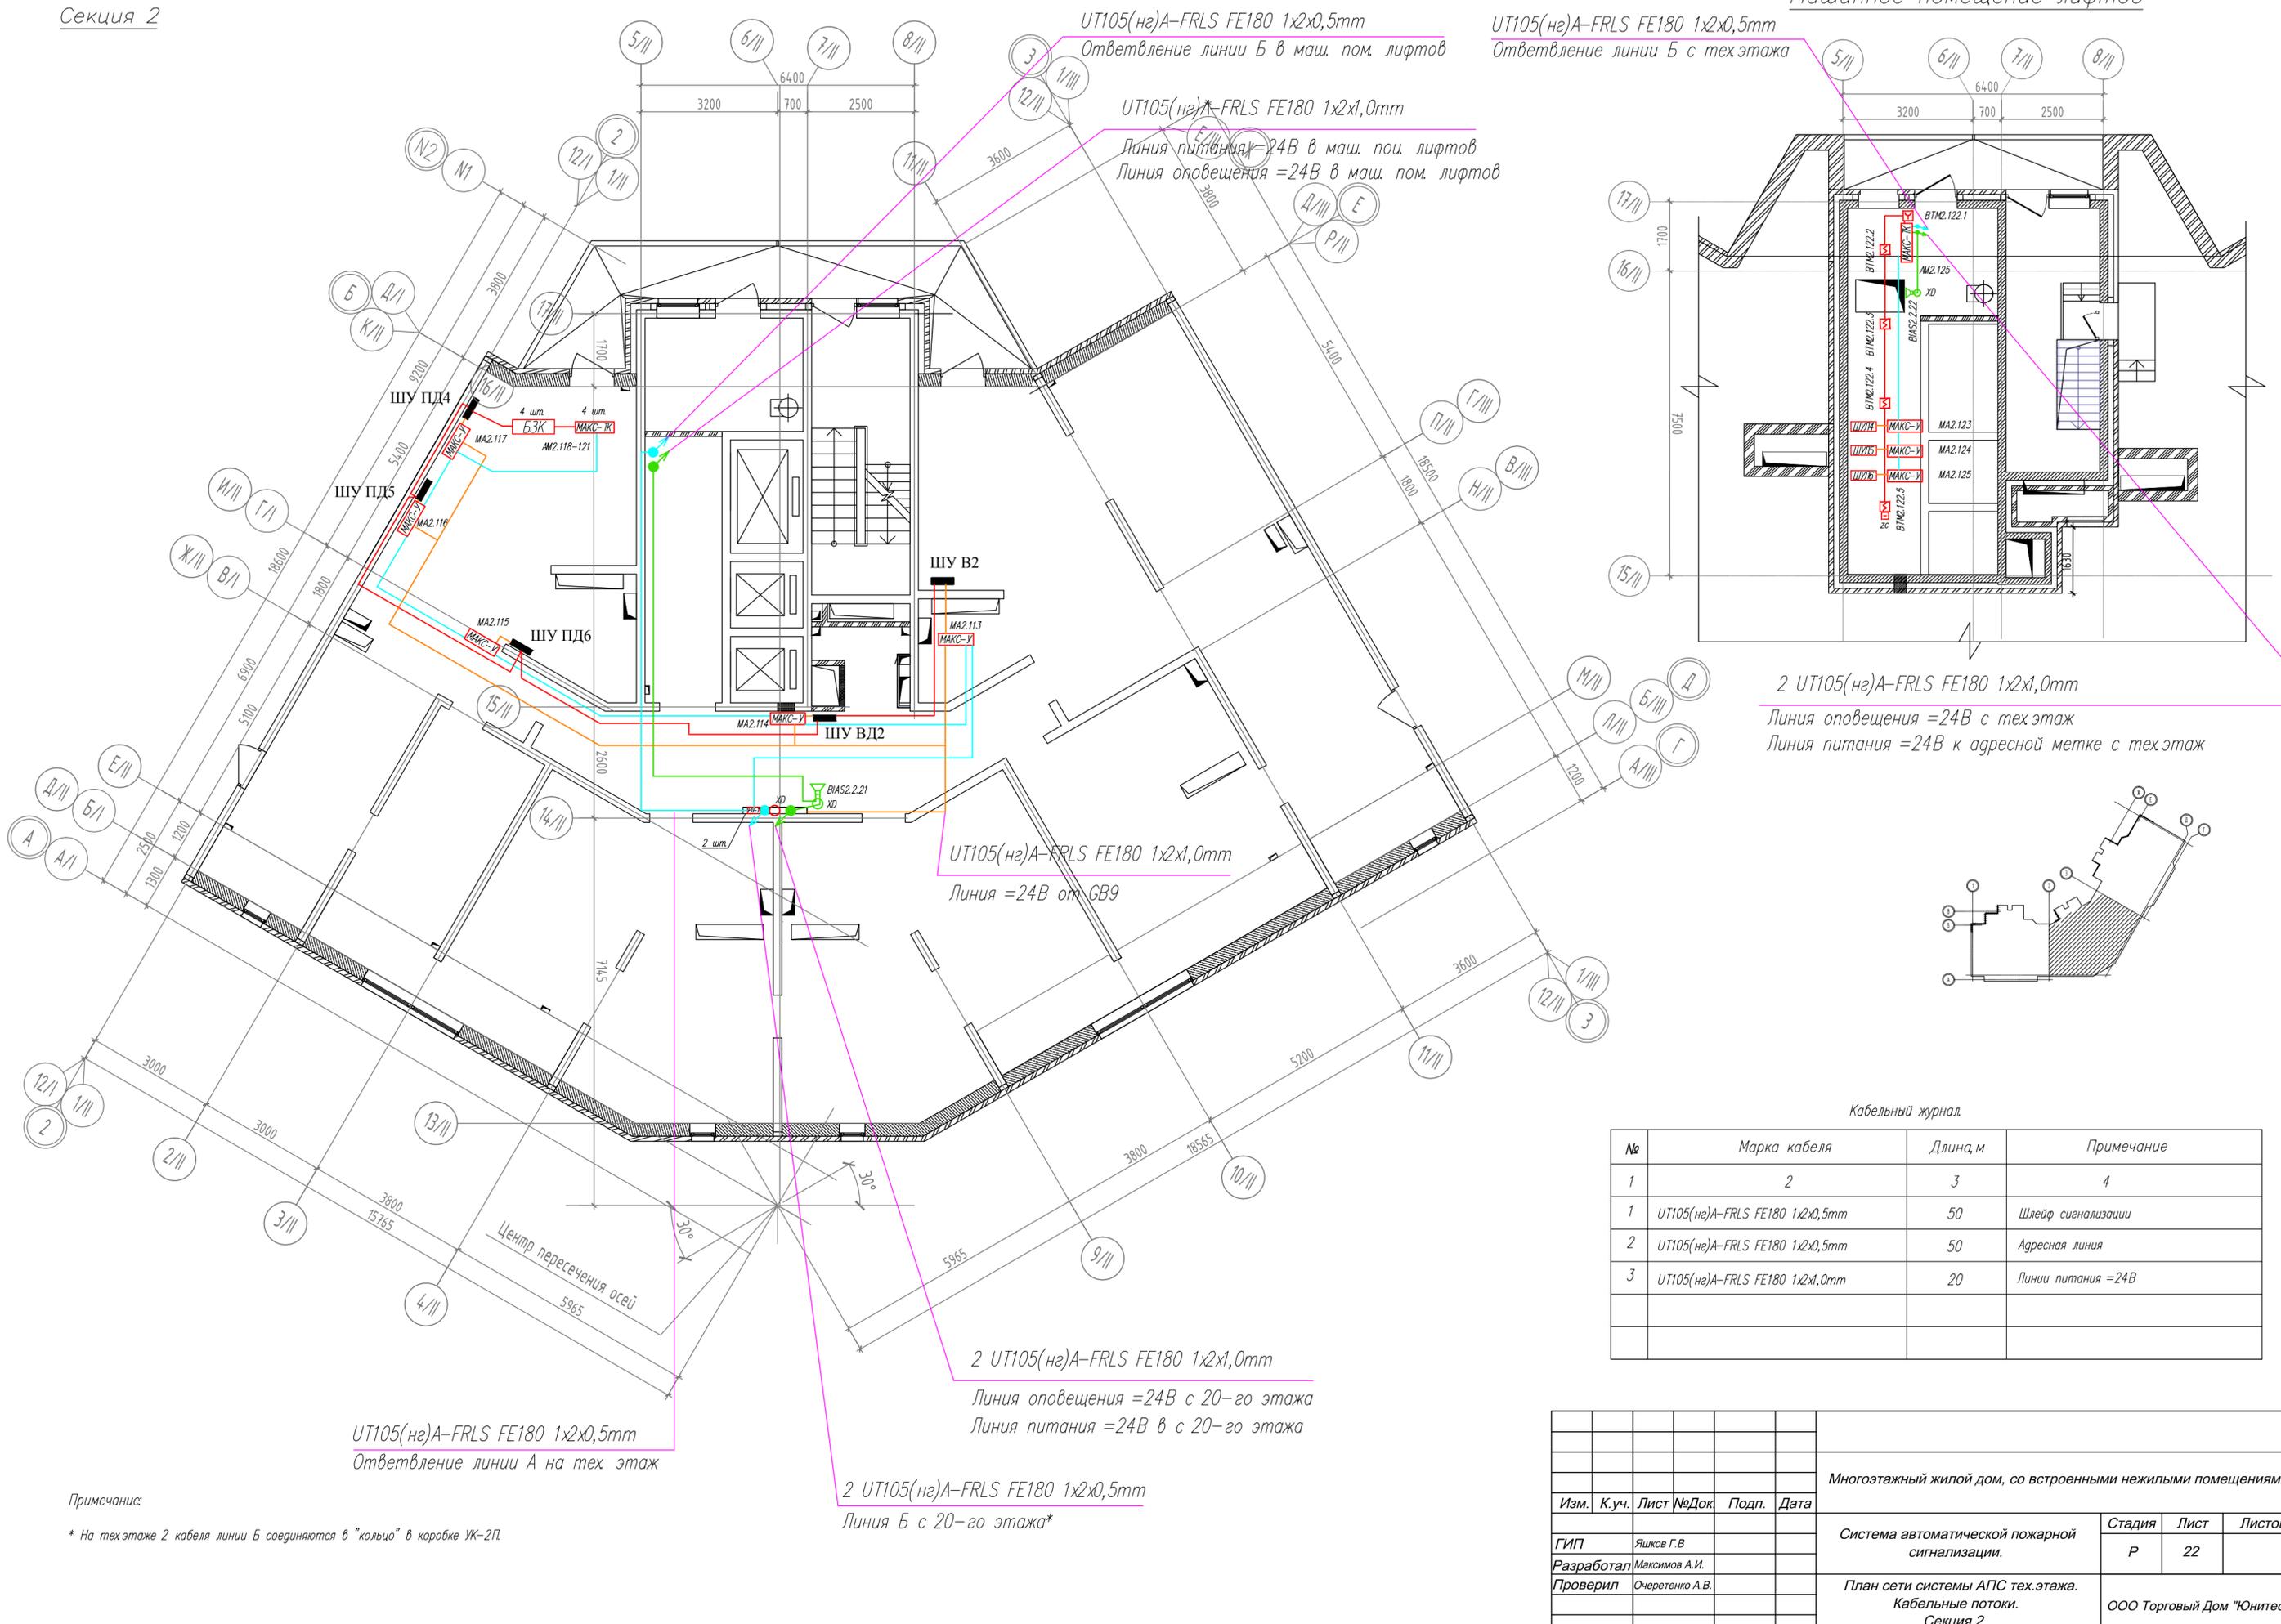

Машинное помещение лифтов

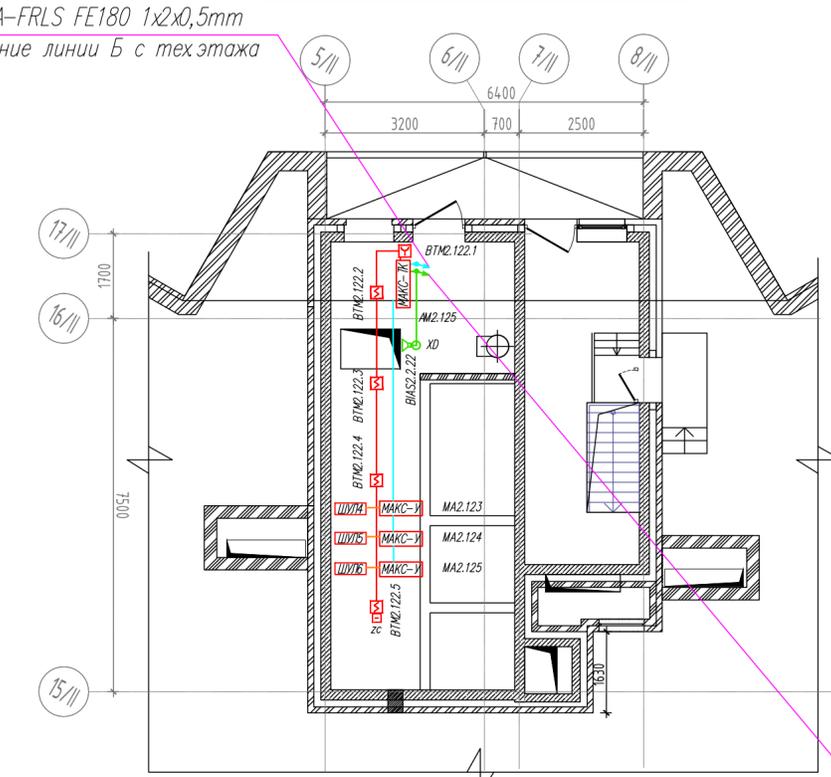

2 UT105(нг)A-FRLS FE180 1x2x1,0mm  
 Линия оповещения =24В с техэтаж  
 Линия питания =24В к адресной метке с техэтаж

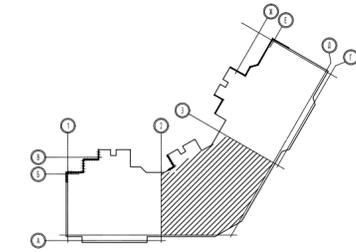

Кабельный журнал

№	Марка кабеля	Длина, м	Примечание
1	2	3	4
1	UT105(нг)A-FRLS FE180 1x2x0,5mm	50	Шлейф сигнализации
2	UT105(нг)A-FRLS FE180 1x2x0,5mm	50	Адресная линия
3	UT105(нг)A-FRLS FE180 1x2x1,0mm	20	Линии питания =24В

				Многоэтажный жилой дом, со встроенными нежилыми помещениями		
Изм.	К.уч.	Лист	№Док	Подп.	Дата	
ГИП	Яшков Г.В.					Система автоматической пожарной сигнализации.
Разработал	Максимов А.И.					Стадия
Проверил	Очеретенко А.В.					Лист
						Листов
						Р
						22
						ООО Торговый Дом "Юнитест"
						Секция 2.

Примечание:  
 \* На техэтаже 2 кабеля линии Б соединяются в "кольцо" в коробе УК-2П.

Секция 3

2 UT105(нг)A-FRLS FE180 1x2x0,5mm

Линия к АМЗ.6-3.7 в ЦПМ на 1-й этаж (пом. консьержа)

UT105(нг)A-FRLS FE180 1x2x1,0mm

Линия питания =12В к ВПУ 1.3 (пом. консьержа)

UT105(нг)A-FRLS FE180 1x2x1,0mm

Линия питания =12В к ВПУ 1.3 (пом. консьержа)

2 UT105(нг)A-FRLS FE180 1x2x0,5mm

Линия А и RS-485 от АРК1 (тех. пом. СС, секция 2)

UT105(нг)A-FRLS FE180 1x2x0,5mm

Линия А с техэтажа к АРК1 (тех. пом. СС, секция 2)

UT105(нг)A-FRLS FE180 1x2x1,0mm

Линия питания =12В от GB7 (тех. пом. СС, секция 2)

2 UT105(нг)A-FRLS FE180 1x2x1,0mm


Линия оповещения =24В (1-й этаж) техэтаж  
Линия питания =24В к адресным меткам (2-й - техэтаж)

2 UT105(нг)A-FRLS FE180 1x2x0,5mm

Линия А от ЦПМ к адресным устройствам (2-й - техэтаж)

Экспликация помещений

№	Наименование	Площ, м <sup>2</sup>	Кат. пом.
1	2	3	4
Секция III			
0.01	Вход в техподполье	19.44	
0.02	Электрощитовая	19.35	

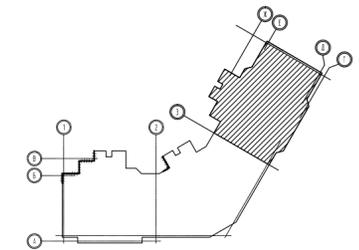

Кабельный журнал


№	Марка кабеля	Длина, м	Примечание
1	2	3	4
1	UT105(нг)A-FRLS FE180 1x2x0,5mm	35	Шлейф сигнализации
2	UT105(нг)A-FRLS FE180 1x2x0,5mm	100	Адресная линия
3	UT105(нг)A-FRLS FE180 1x2x0,5mm	45	Линия RS-485
4	UT105(нг)A-FRLS FE180 1x2x1,0mm	45	Линии питания =24В
5	UT105(нг)A-FRLS FE180 1x2x1,0mm	30	Линии питания =12В

Общие указания по монтажу:

1. Кабельные линии прокладываются по существующим строительным конструкциям в кабель-канале/гофрошланге.
2. При параллельной прокладке расстояние от проводов и кабелей пожарной сигнализации до силовых и осветительных проводов и кабелей должно быть не менее 0,5 м.
3. Ручные пожарные извещатели устанавливаются на высоте 1,5 м от уровня чистого пола до органов управления. Ручной пожарный извещатель должен быть закрыт крышкой и опломбирован.
4. Допускается изменение конфигурации и способа прокладки кабельных трасс в соответствии с архитектурным оформлением защищаемых помещений объекта.
5. Расположение пожарных извещателей на потолке скорректировать на месте с учетом расположения светильников и воздуховодов.
6. После монтажа распределительной сети все отверстия в стенах и перекрытиях заделываются огнеупорным легко удаляемым составом.


Изм.	К.уч.	Лист	№Док.	Подп.	Дата
Многоэтажный жилой дом, со встроенными нежилыми помещениями					
Система автоматической пожарной сигнализации.					
План сети системы АПС техподполья. Кабельные потоки. Секция 3.					
				Стадия	Лист
				P	23
				ООО Торговый Дом "Юнитест"	

Секция 3

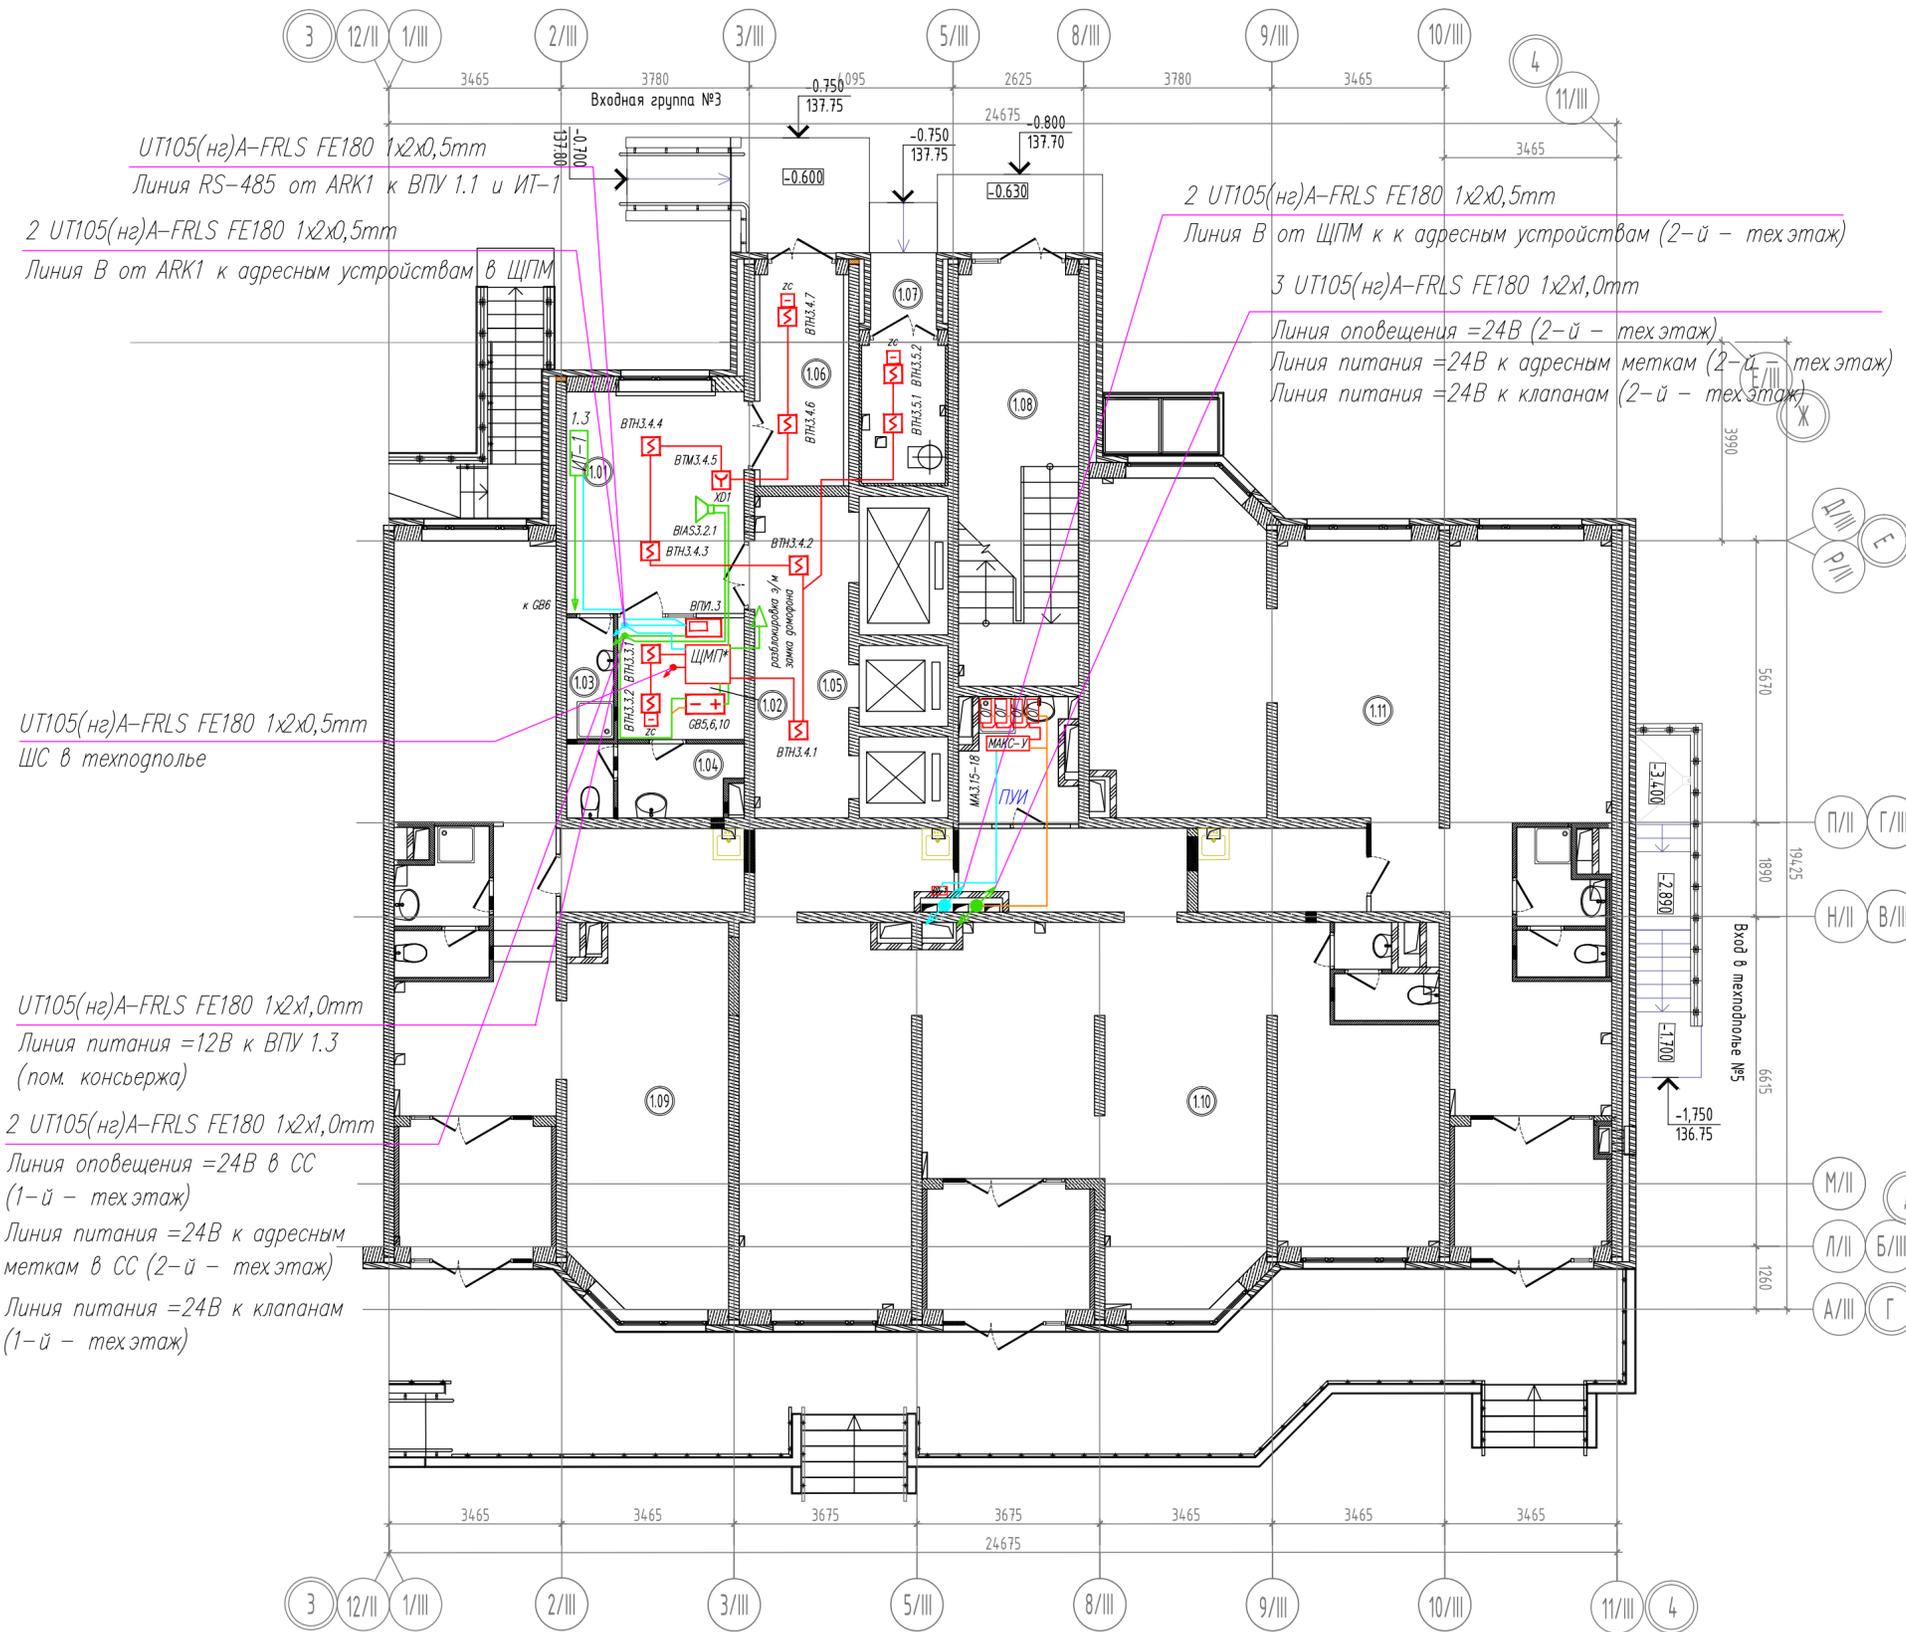

Экспликация помещений

№	Наименование	Площ., м²	Кот. пом.
1	2	3	4
Секция III			
1.01	Вестибюль	14.42	
1.02	Помещение консьержа	5.64	
1.03	Санузел консьержа	4.47	
1.04	Помещение уборочного инвентаря	2.10	
1.05	Лифтовой холл	11.07	
1.06	Тамбур	6.47	
1.07	Мусорокамера	4.22	
1.08	Лестничная клетка	18.10	
1.09	Офис №8	67.22	
1.10	Офис №9	101.11	
1.11	Офис №10	84.81	

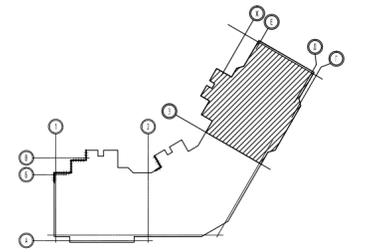

UT105(нг)A-FRLS FE180 1x2x0,5mm  
Линия В от АРК1 к адресным устройствам в ЩПМ

2 UT105(нг)A-FRLS FE180 1x2x0,5mm  
Линия В от ЩПМ к адресным устройствам (2-й - тех.этаж)

3 UT105(нг)A-FRLS FE180 1x2x1,0mm  
Линия оповещения =24В (2-й - тех.этаж)  
Линия питания =24В к адресным меткам (2-й - тех.этаж)  
Линия питания =24В к клапанам (2-й - тех.этаж)

UT105(нг)A-FRLS FE180 1x2x1,0mm  
Линия питания =12В к ВПУ 1.3 (пом. консьержа)

2 UT105(нг)A-FRLS FE180 1x2x1,0mm  
Линия оповещения =24В в СС (1-й - тех.этаж)  
Линия питания =24В к адресным меткам в СС (2-й - тех.этаж)  
Линия питания =24В к клапанам (1-й - тех.этаж)


Кабельный журнал.

№	Марка кабеля	Длина, м	Примечание
1	2	3	4
1	UT105(нг)A-FRLS FE180 1x2x0,5mm	50	Шлейф сигнализации
2	UT105(нг)A-FRLS FE180 1x2x0,5mm	10	Адресная линия
3	UT105(нг)A-FRLS FE180 1x2x0,5mm	10	Линия RS-485
4	UT105(нг)A-FRLS FE180 1x2x1,0mm	25	Линии питания =24В
5	UT105(нг)A-FRLS FE180 1x2x1,0mm	5	Линии питания =12В

Изм.	К.уч.	Лист	№Док.	Подп.	Дата	Многоэтажный жилой дом, со встроенными нежилыми помещениями			
ГИП	Яшков Г.В.					Система автоматической пожарной сигнализации.	Стадия	Лист	Листов
Разработал	Максимов А.И.						Р	24	
Проверил	Очеретенко А.В.						План сети системы АПС 1-го этажа. Кабельные потоки. Секция 3.		
							ООО Торговый Дом "Юнитест"		


Примечание:  
\* Состав ЩПМ2-1 см. лист 10.

Секция 3

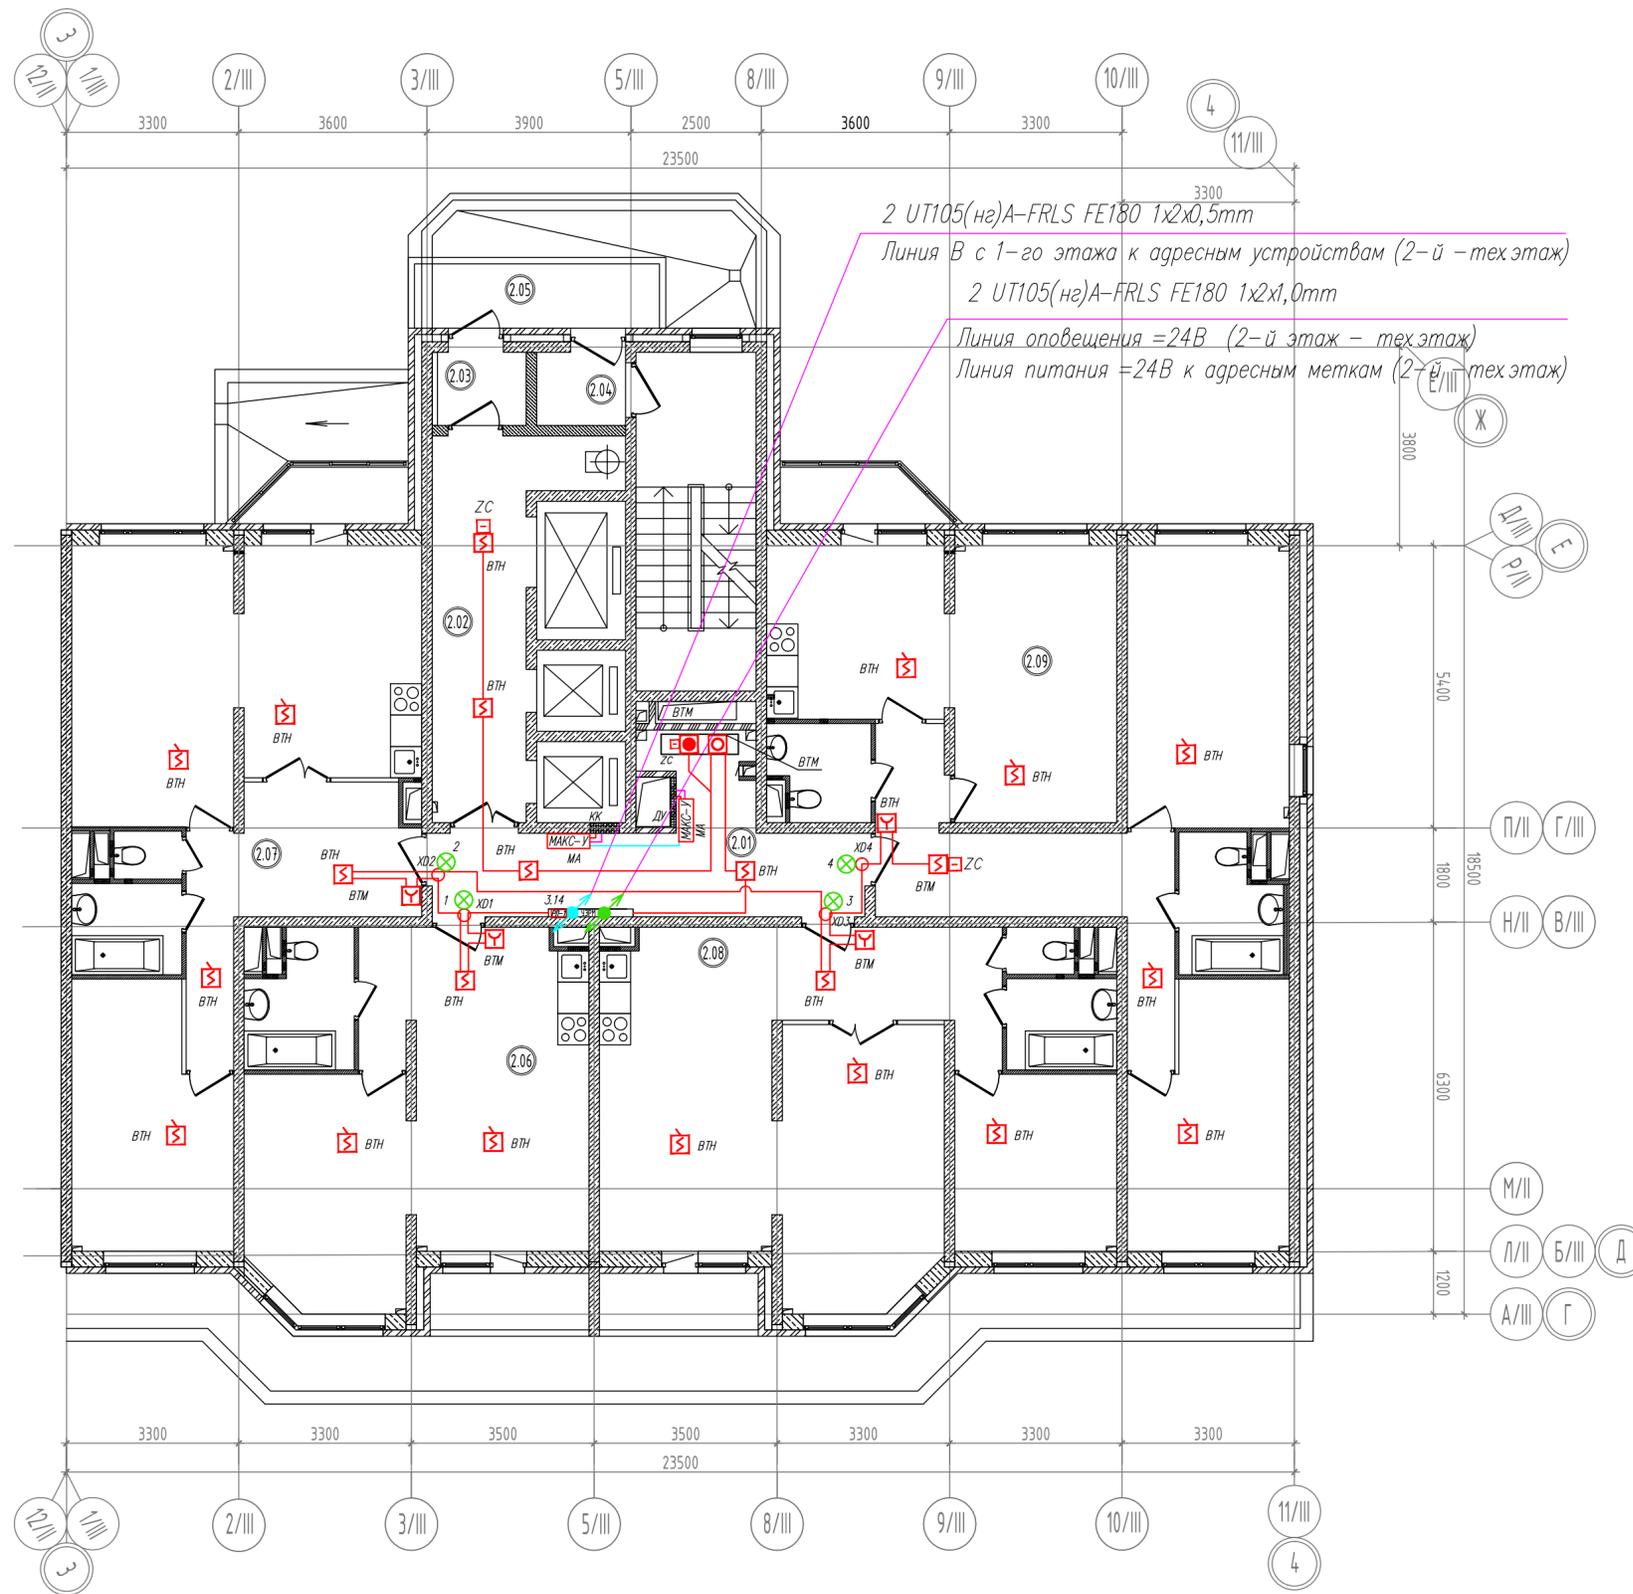

Экспликация помещений

№	Наименование	Площ., м <sup>2</sup>	Кат. пом.
1	2	3	4
Секция III			
2.01	Коридор	16.8	
2.02	Лифтовый холл	15.3	
2.03	Тамбур-шлюз	2.4	
2.04	Тамбур-шлюз	2.4	
2.05	Переходная лоджия	5.8	
2.06	Квартира 1	64.2	
2.07	Квартира 2	42.0	
2.08	Квартира 3	61.1	
2.09	Квартира 4	81.9	

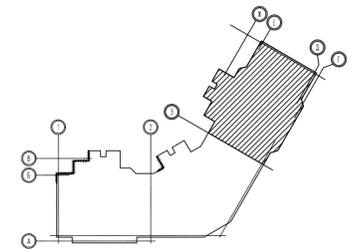

Кабельный журнал.


№	Марка кабеля	Длина, м	Примечание
1	2	3	4
1	УТ105(нз)А-FRLS FE180 1x2x0,5mm	100	Шлейф сигнализации
2	УТ105(нз)А-FRLS FE180 1x2x0,5mm	5	Адресная линия
3	УТ105(нз)А-FRLS FE180 1x2x1,0mm	4	Линии питания =24В

Примечание:


МАКС-ТС – устанавливаются на DIN-рейку в УЭРМ  
УДП-И – устанавливаются в шкафу ПК

Изм.	К.уч.	Лист	№Док.	Подп.	Дата			
Многоэтажный жилой дом, со встроенными нежилыми помещениями								
Система автоматической пожарной сигнализации.						Стадия	Лист	Листов
План сети системы АПС 2-го (типового) этажа. Кабельные потоки. Секция 3.						Р	25	
ООО Торговый Дом "Юнитест"								

Секция 3

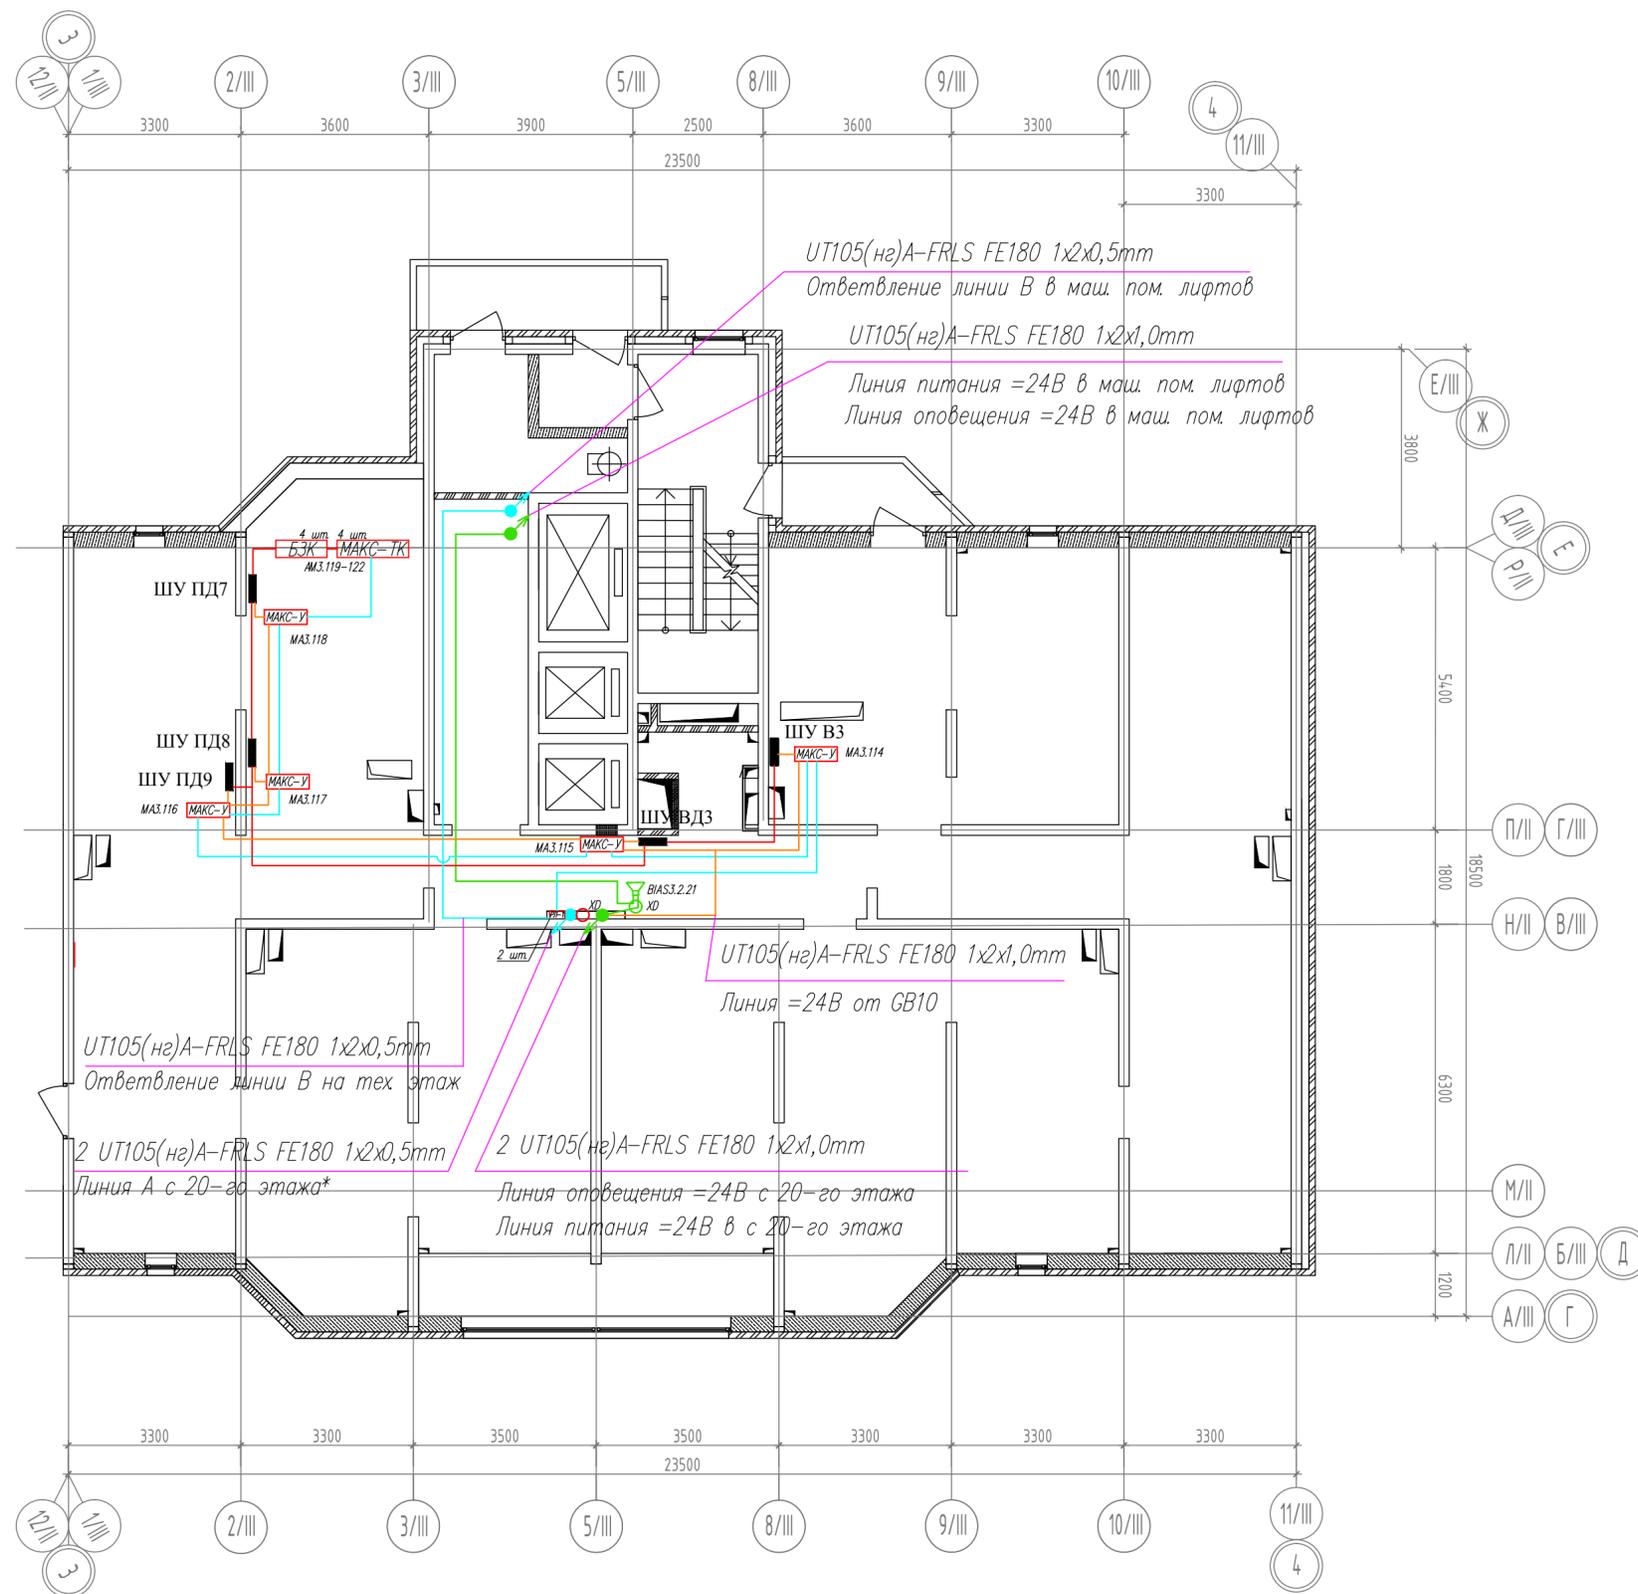


Машинное помещение лифтов

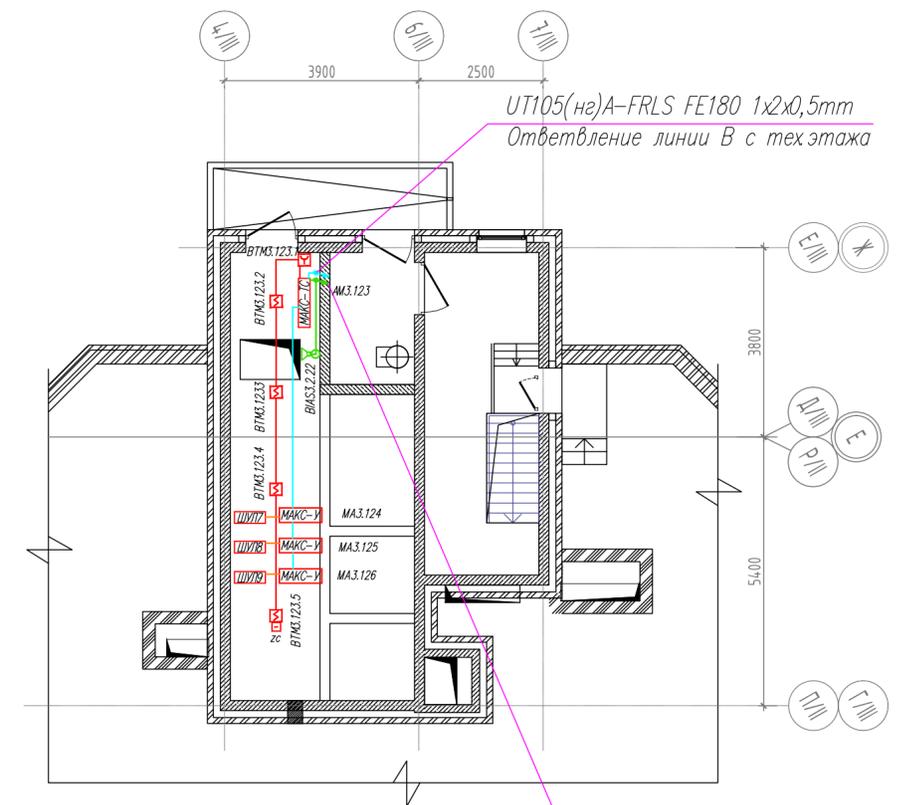

2 UT105(нг)A-FRLS FE180 1x2x1,0mm

Линия оповещения =24В с тех. этаж

Линия питания =24В к адресной метке с тех. этаж

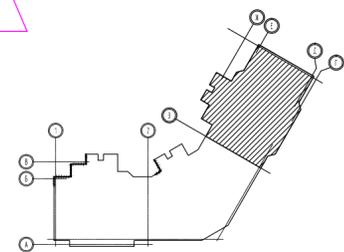

Кабельный журнал.


№	Марка кабеля	Длина, м	Примечание
1	2	3	4
1	UT105(нг)A-FRLS FE180 1x2x0,5mm	50	Шлейф сигнализации
2	UT105(нг)A-FRLS FE180 1x2x0,5mm	50	Адресная линия
3	UT105(нг)A-FRLS FE180 1x2x1,0mm	20	Линия питания =24В

Примечание:

\* На тех.этаже 2 кабеля линии Б соединяются в "кольцо" в коробке УК-2П.


Изм.	К.уч.	Лист	№Док.	Подп.	Дата	Многоэтажный жилой дом, со встроенными нежилыми помещениями			
ГИП	Яшков Г.В.					Система автоматической пожарной сигнализации.	Стадия	Лист	Листов
Разработал	Максимов А.И.						Р	26	
Проверил	Очеретенко А.В.						ООО Торговый Дом "Юнитест"		
План сети системы АПС тех.этажа. Кабельные потоки. Секция 3.									

Секция 1

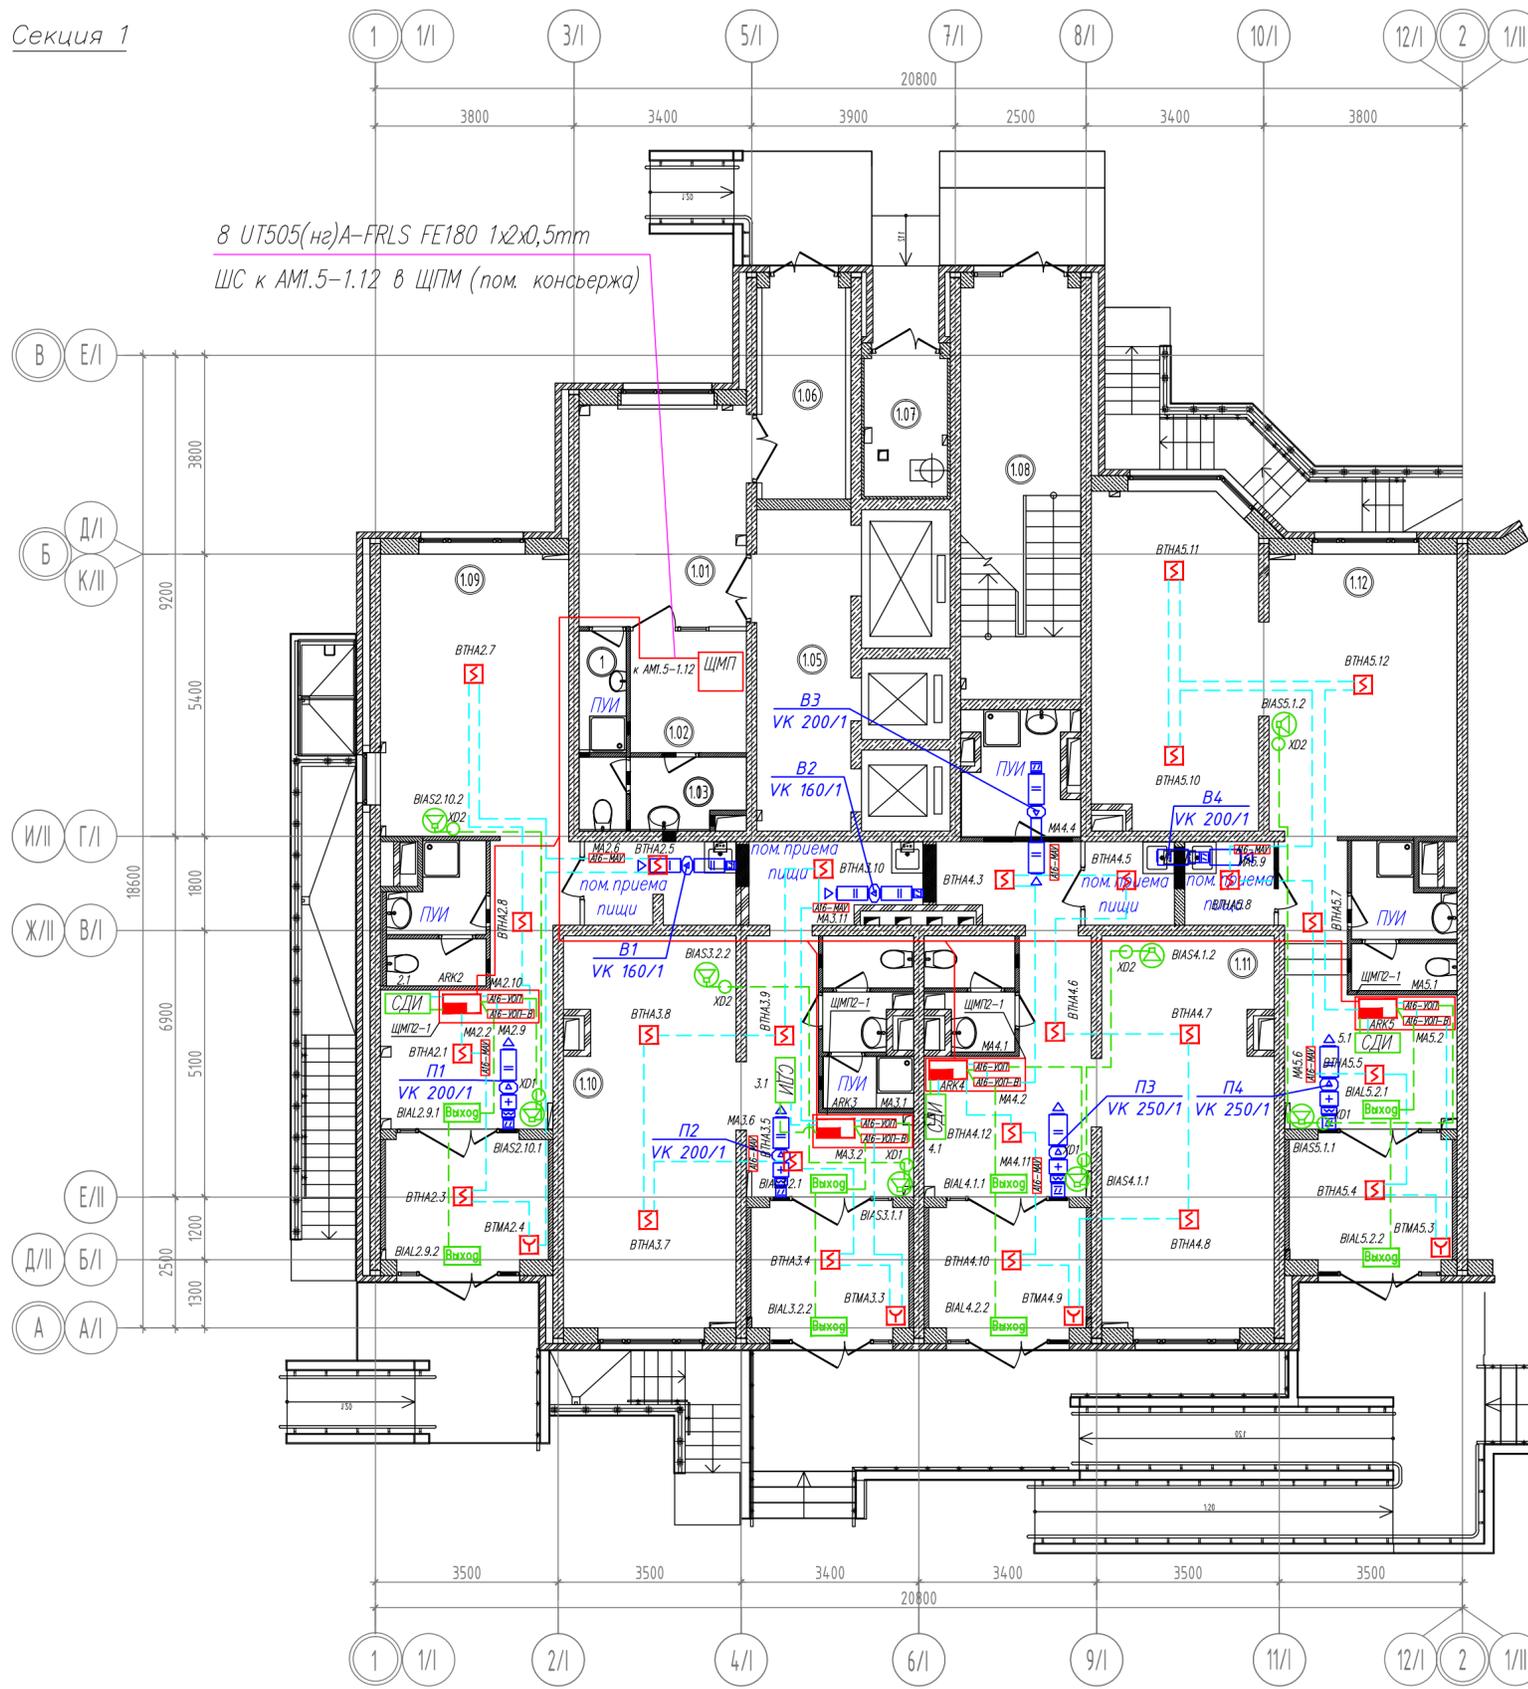

Экспликация помещений

№	Наименование	Площ., м <sup>2</sup>	Кат. пом.
1	2	3	4
Секция 1			
1.01	Вестибюль	13.57	
1.02	Помещение кошержа	5.17	
1.03	Санузел консервжа	4.21	
1.04	Помещение уборочного инвентаря	2.10	
1.05	Лифтовой холл	11.07	
1.06	Тамбур	6.46	
1.07	Мусорокамера	4.22	
1.08	Лестничная клетка	18.10	
1.09	Офис №1	48.81	
1.10	Офис №2	51.30	
1.11	Офис №3	58.49	
1.12	Офис №4	66.90	

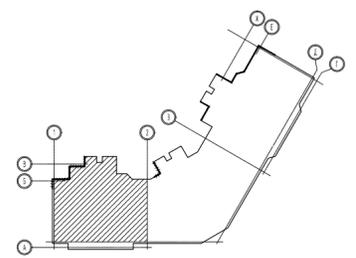

Кабельный журнал

№	Марка кабеля	Длина, м	Примечание
1	2	3	4
1	UT505(нг)A-FRLS FE180 1x2x0,5mm	160	Адресная линия
2	UT505(нг)A-FRLS FE180 1x2x0,5mm	4	Линия RS-485
3	UT505(нг)A-FRLS FE180 1x2x0,8mm	120	Линии питания =12В

Общие указания по монтажу:

- Кабельные линии прокладываются по существующим строительным конструкциям в кабель-канале/горрошланге.
- При параллельной прокладке расстояние от проводов и кабелей пожарной сигнализации до силовых и осветительных проводов и кабелей должно быть не менее 0,5 м.
- Ручные пожарные извещатели устанавливаются на высоте 1,5 м от уровня чистого пола до органов управления. Ручной пожарный извещатель должен быть закрыт крышкой и опломбирован.
- Допускается изменение конфигурации и способа прокладки кабельных трасс в соответствии с архитектурным оформлением защищаемых помещений объекта.
- Расположение пожарных извещателей на потолке скорректировать на месте с учетом расположения светильников и воздуховодов.
- После монтажа распределительной сети все отверстия в стенах и перекрытиях заделываются огнеупорным легко удаляемым составом.

Примечание:

ППКОПУ "Минитроник А32М" и адресные модули - устанавливаются в шкафу ЩПМ2-1.


Многоэтажный жилой дом, со встроенными нежилыми помещениями			
Изм.	К.уч.	Лист	№Док
ГИП	Яшков Г.В.		
Разработал	Максимов А.И.		
Проверил	Очеретенко А.В.		
Система автоматической пожарной сигнализации.			Стадия
План сети системы АПС. Нежилая часть 1-го этажа. Кабельные потоки.			Лист
Секция 1.			Листов
			Р 27
			ООО Торговый Дом "Юнитест"

Секция 2



Экспликация помещений

№	Наименование	Площ., м²	Кат. пом.
1	2	3	4
Секция II			
1.01	Вестибюль	17.11	
1.02	Помещение кошержа	8.57	
1.03	Санузел кошержа	5.06	
1.04	Лифтовой холл	10.60	
1.05	Тамбур	6.87	
1.06	Мусорокамера	4.22	
1.07	Лестничная клетка	18.10	
1.08	Офис №5	100.13	
1.09	Офис №6	92.78	
1.10	Офис №7	76.61	

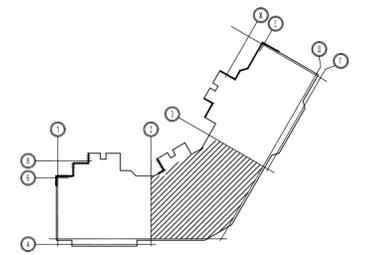

Кабельный журнал.

№	Марка кабеля	Длина, м	Примечание
1	2	3	4
1	UT505(нз)A-FRLS FE180 1x2x0,5mm	160	Адресная линия
2	UT505(нз)A-FRLS FE180 1x2x0,5mm	3	Линия RS-485
3	UT505(нз)A-FRLS FE180 1x2x0,8mm	120	Линии питания =14В

Согласовано

Взаим. инв. №  
Подп. и дата  
Инв. № подл.

Изм.	К.уч.	Лист	№Док.	Подп.	Дата	Многоэтажный жилой дом, со встроенными нежилыми помещениями			
ГИП	Яшков Г.В.					Система автоматической пожарной сигнализации.	Стадия	Лист	Листов
Разработал	Максимов А.И.						P	28	
Проверил	Очеретенко А.В.						План сети системы АПС. Нежилая часть 1-го этажа. Кабельные потоки. Секция 2.		
							ООО Торговый Дом "Юнитест"		


Секция 3

6 УТ505(не)А-FRLS FE180 1x2x0,5mm  
ШС к АМЗ.8-3.13 в ЩПМ (пом. консьержа)



Экспликация помещений

№	Наименование	Площ., м²	Кот. пом.
1	2	3	4
Секция III			
1.01	Вестибюль	14.42	
1.02	Помещение консьержа	5.64	
1.03	Санузел консьержа	4.47	
1.04	Помещение уборочного инвентаря	2.10	
1.05	Лифтовой холл	11.07	
1.06	Тамбур	6.47	
1.07	Мусорокамера	4.22	
1.08	Лестничная клетка	18.10	
1.09	Офис №8	67.22	
1.10	Офис №9	101.11	
1.11	Офис №10	84.81	

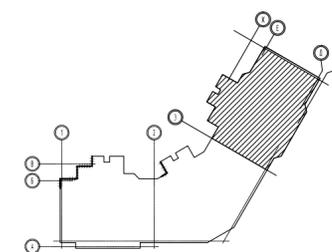

Кабельный журнал.


№	Марка кабеля	Длина, м	Примечание
1	2	3	4
1	УТ505(не)А-FRLS FE180 1x2x0,5mm	160	Адресная линия
2	УТ505(не)А-FRLS FE180 1x2x0,5mm	3	Линия RS-485
3	УТ505(не)А-FRLS FE180 1x2x0,8mm	120	Линии питания =12В

Примечание:

ПККОПУ "Минитроник АЗ2М" и адресные модули - устанавливаются в шкафу ЩПМ2-1.

Изм.	К.уч.	Лист	№Док.	Подп.	Дата	Многоэтажный жилой дом, со встроенными нежилыми помещениями			
ГИП	Яшков Г.В.					Система автоматической пожарной сигнализации.	Стадия	Лист	Листов
Разработал	Максимов А.И.						Р	29	
Проверил	Очеретенко А.В.					План сети системы АПС. Нежилая часть 1-го этажа. Кабельные потоки. Секция 3.	ООО Торговый Дом "Юнитест"		

Схема расположения оборудования (консьерж).

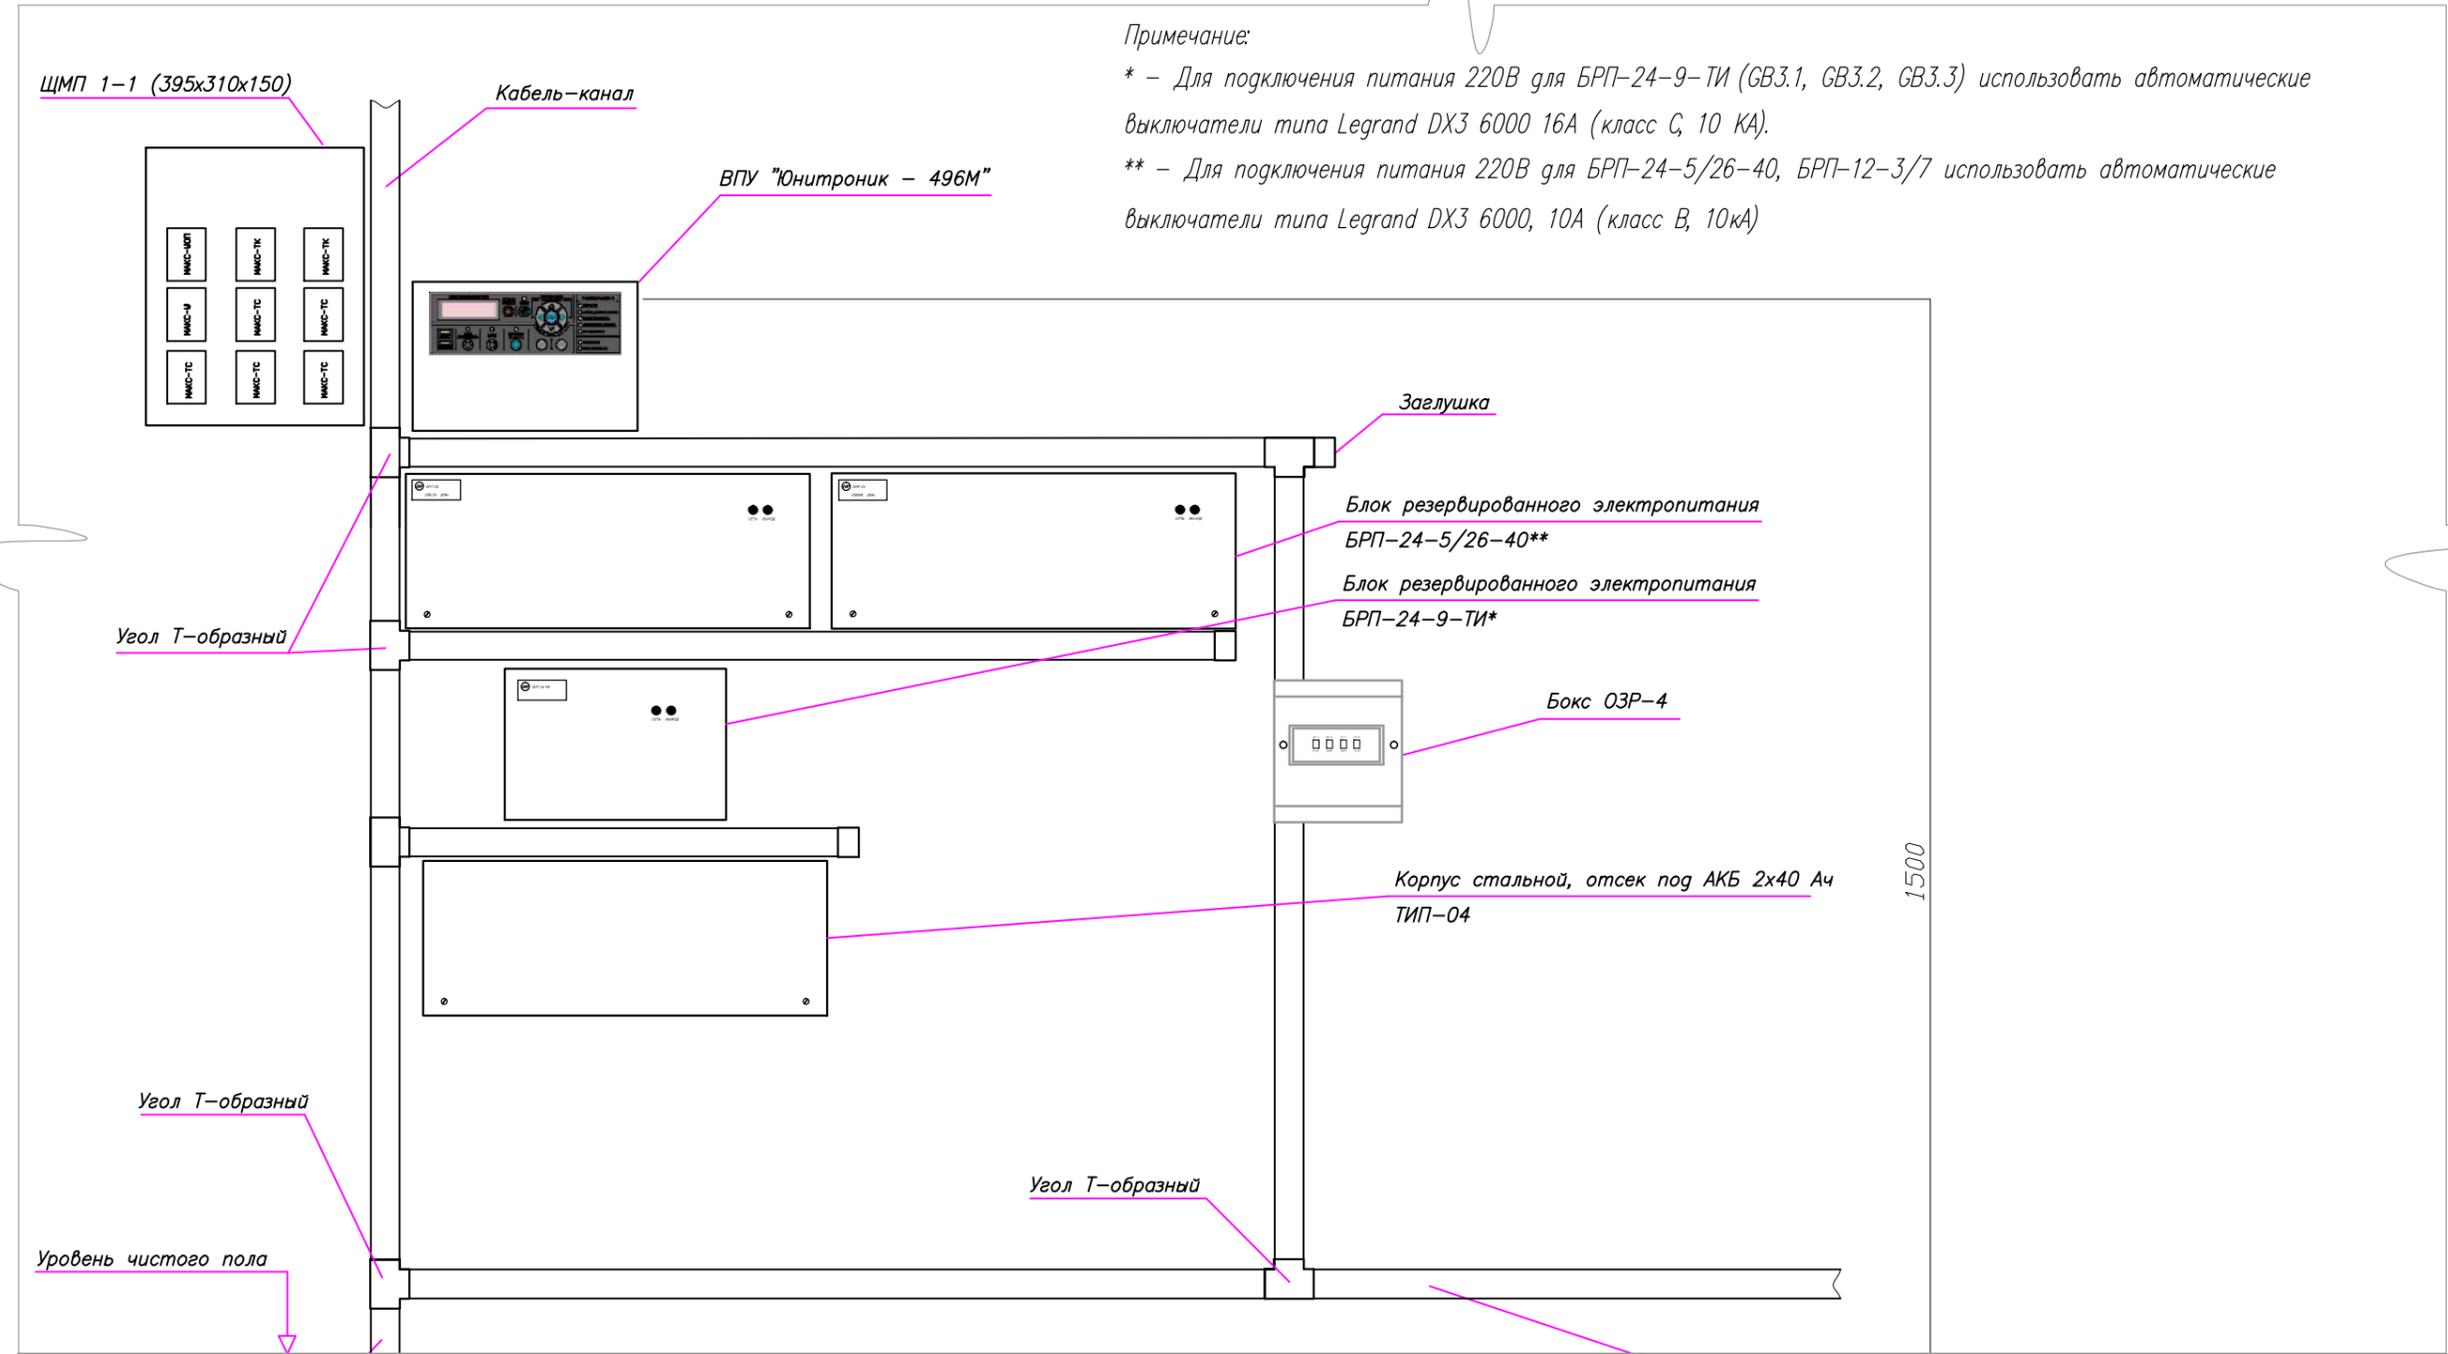

Примечание:

- \* - Для подключения питания 220В для БРП-24-9-ТИ (GB3.1, GB3.2, GB3.3) использовать автоматические выключатели типа Legrand DX3 6000 16А (класс С, 10 КА).
- \*\* - Для подключения питания 220В для БРП-24-5/26-40, БРП-12-3/7 использовать автоматические выключатели типа Legrand DX3 6000, 10А (класс В, 10кА)

Цепи питания БРП развести кабелем UTS201нг(А)-FRLS FE180 3x1,5мм2

Общие технические требования:

1. БРП запитать от ЩЭ. На запитываемых автоматах указать подключенные к ним устройства системы АПС.
2. Высота от уровня пола до органов управления ВПУ и должна быть не менее 1,5 м.
3. Высота от уровня пола до органов управления и индикации ВПУ должна соответствовать требованиям эргономики.
4. Места установки приборов показаны условно, точные места установки определяются при производстве монтажных работ.
5. Способ прокладки кабельных линий показан условно, точный способ прокладки определяется при производстве монтажных работ.

Изм.	К.уч.	Лист	№Док	Подп.	Дата	Многоэтажный жилой дом, со встроенными нежилыми помещениями			
						Система автоматической пожарной сигнализации.	Стадия	Лист	Листов
							Р	30	
						Схема расположения оборудования.	ООО Торговый Дом "Юнитест"		

Согласовано


Взаим. инв. №

Подп. и дата

Инв. № подл.



Схема расположения оборудования (помещение СС).

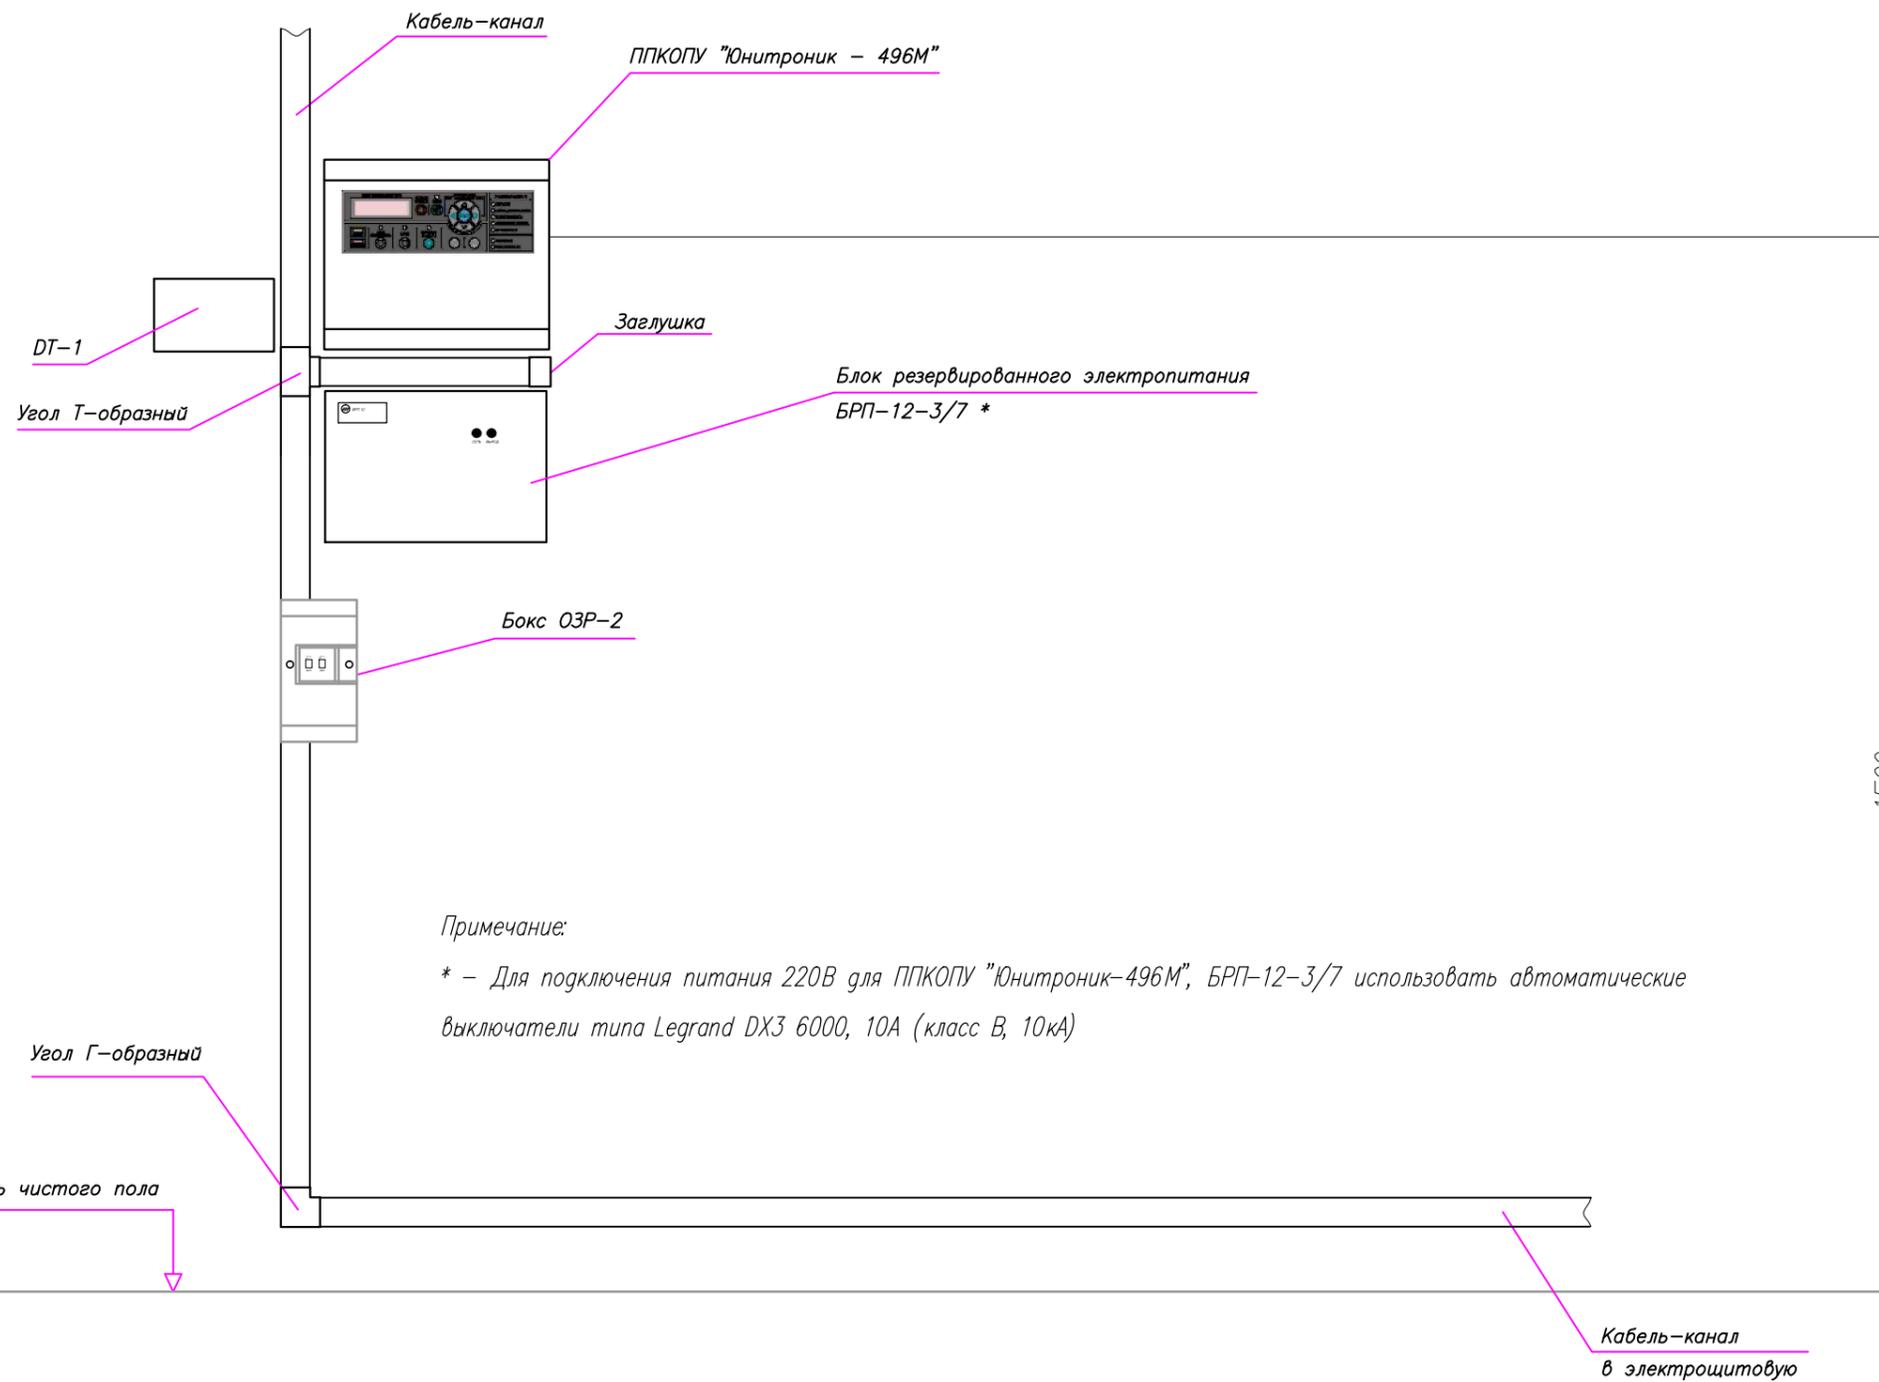

Примечание:

\* – Для подключения питания 220В для ППКОПУ "Юнитроник-496М", БРП-12-3/7 использовать автоматические выключатели типа Legrand DX3 6000, 10А (класс В, 10кА)

Общие технические требования:

1. ППКОПУ и БРП запитать от ЩЭ. На запитываемых автоматах указать подключенные к ним устройства системы АПС.
2. Высота от уровня пола до органов управления ППКОПУ и должна быть не менее 1,5 м.
3. Высота от уровня пола до органов управления и индикации ППКОПУ должна соответствовать требованиям эргономики.
4. Места установки приборов показаны условно, точные места установки определяются при производстве монтажных работ.
5. Способ прокладки кабельных линий показан условно, точный способ прокладки определяется при производстве монтажных работ.

Изм.	К.уч.	Лист	№Док.	Подп.	Дата				
						Многоэтажный жилой дом, со встроенными нежилыми помещениями			
						Система автоматической пожарной сигнализации.	Стадия	Лист	Листов
							Р	32	
ГИП	Яшков Г.В					Схема расположения оборудования.	ООО Торговый Дом "Юнитест"		
Разработал	Максимов А.И.								
Проверил	Очеретенко А.В.								

Схема соединения МАКС-ТС с ИП 212-90(1.5к) и УДП-И (места общего пользования).


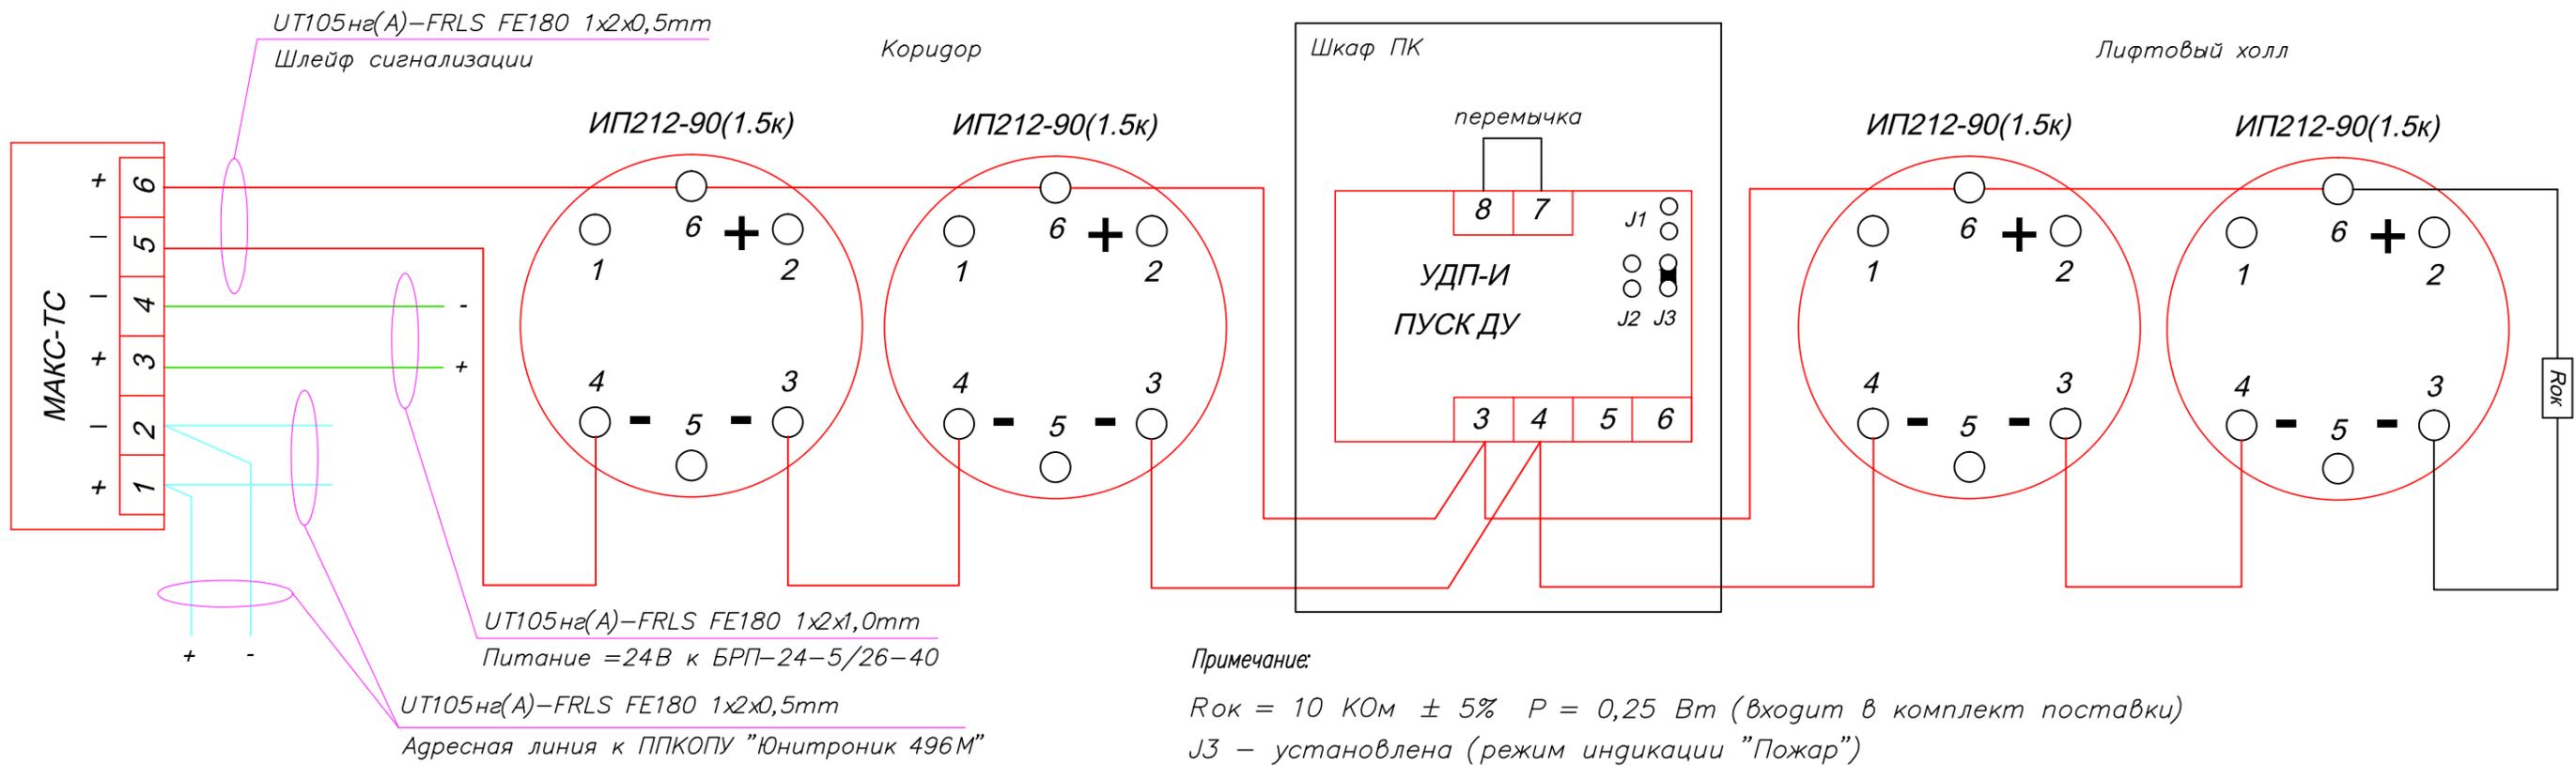


Схема соединения кнопки пуска пожарных насосов УДП-И и МАКС-ТК

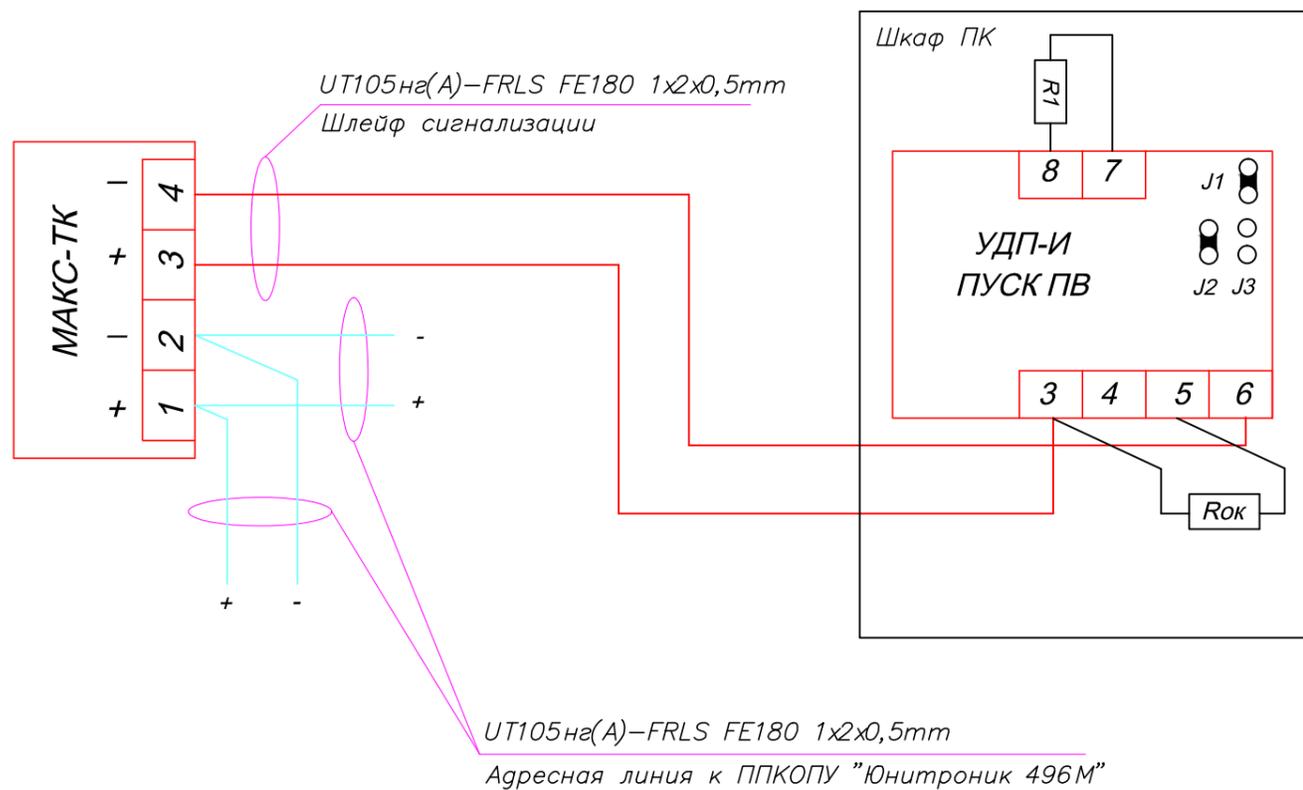

Примечание:

Rок = 560 Ом ± 5% P = 0,25 Вт (входит в комплект поставки)  
R1 = 5,6 КОм ± 5% P = 0,25 Вт  
J1 и J2 – установлены (без индикации)

						Многоэтажный жилой дом, со встроенными нежилыми помещениями		
Изм.	К.уч.	Лист	№Док	Подп.	Дата			
						Система автоматической пожарной сигнализации.		
						Стадия	Лист	Листов
ГИП						Р	33	
Разработал								
Проверил								
						Схемы подключения		
						ООО Торговый Дом "Юнитест"		


Согласовано

Взаим. инв. №

Подп. и дата

Инв. № подл.

Схема соединения МАКС-ТС с ИП 212-90(1.5к) и ИПР-И (прихожие квартир).

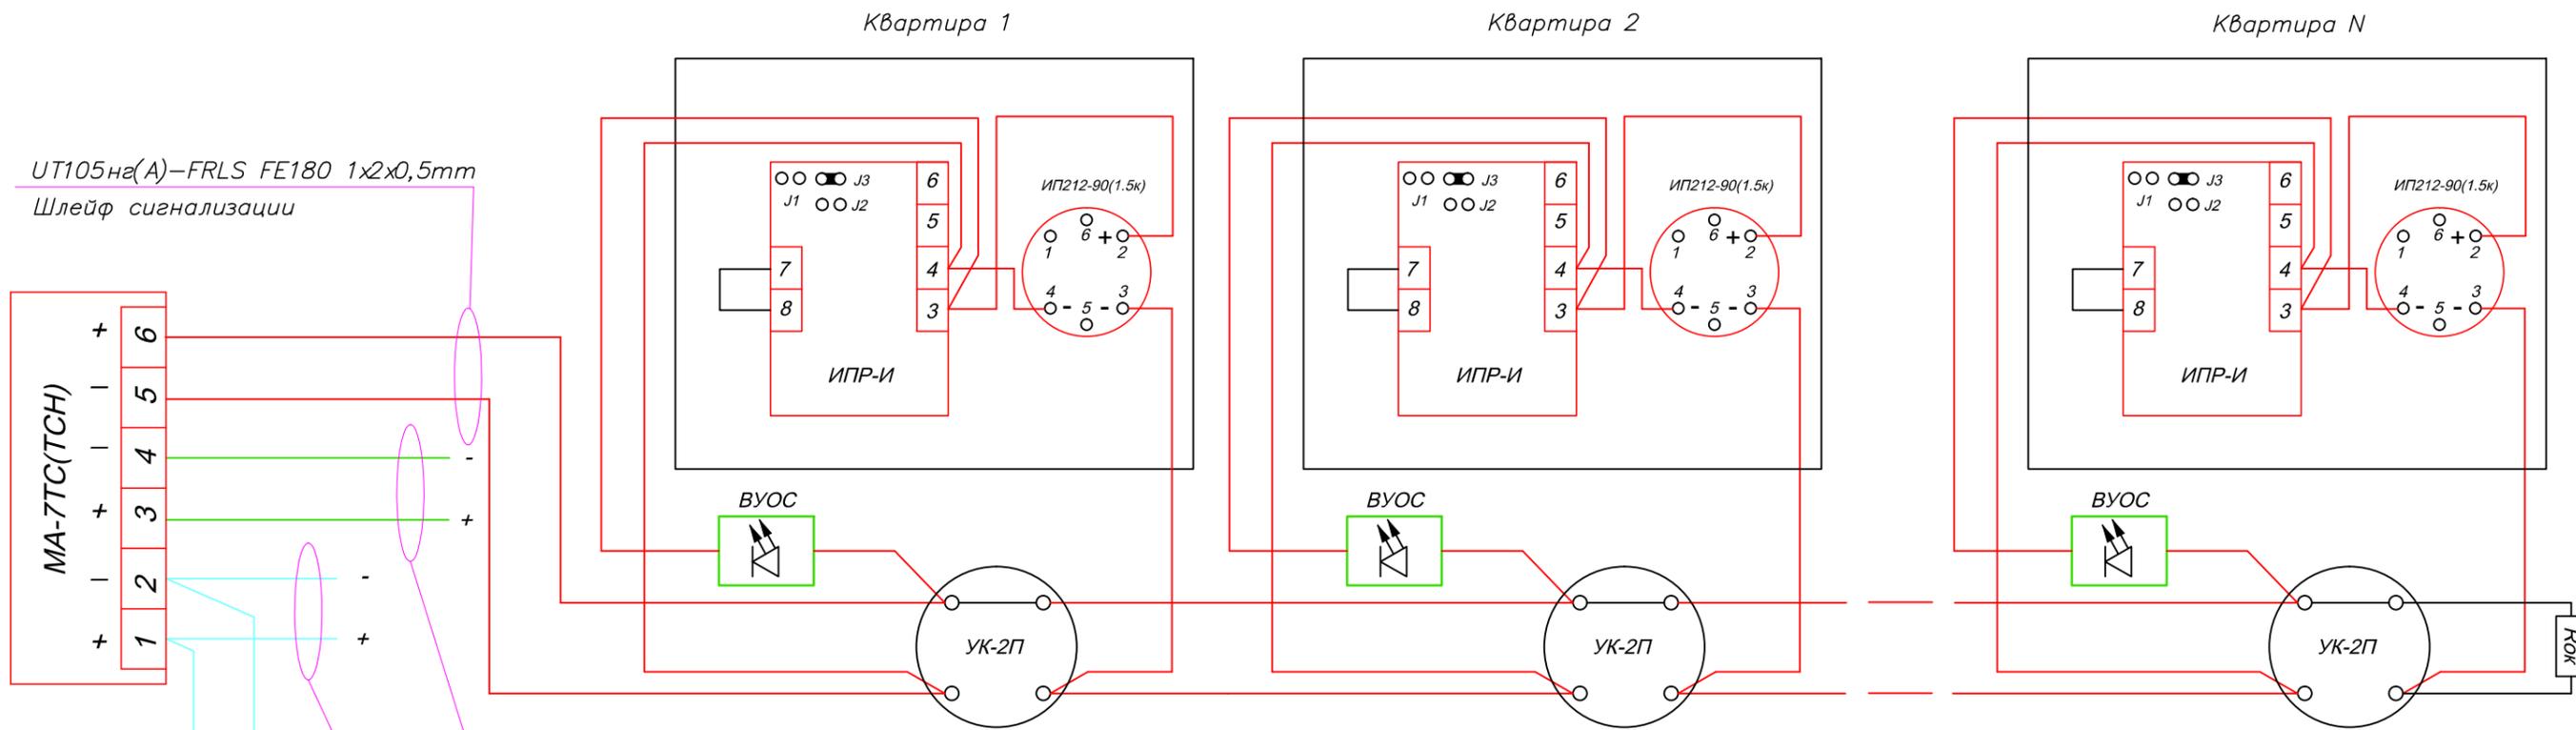

UT105на(A)-FRLS FE180 1x2x0,5mm  
Шлейф сигнализации

UT105на(A)-FRLS FE180 1x2x1,0mm  
Питание =24В к БРП-24-5/26-40


UT105на(A)-FRLS FE180 1x2x0,5mm  
Адресная линия к ППКОПУ "Юнитроник 496"

Примечание:

Rок = 10 КОм ± 5% P = 0,25 Вт (входит в комплект поставки)

J3 – установлена (режим индикации "Пожар")

Подключение ответвлений адресной линии ППКОПУ "Юнитроник-496М" с помощью размыкателя линии РЛ-1.

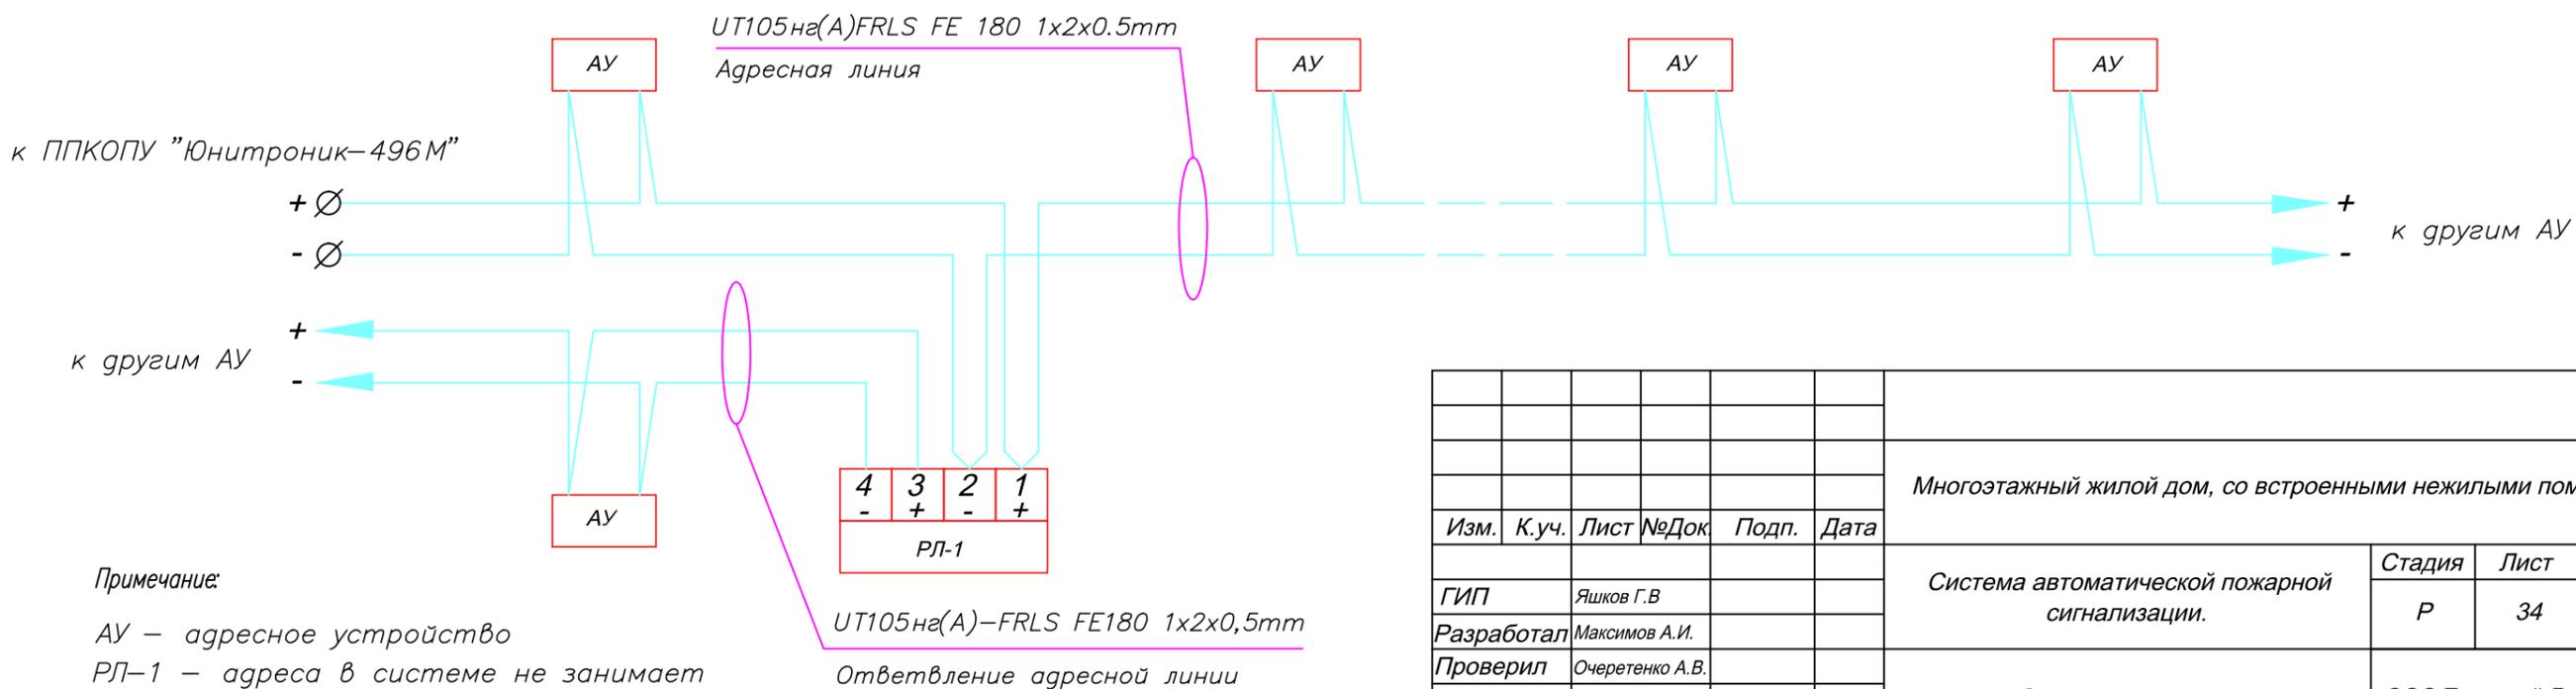

Примечание:


АУ – адресное устройство

РЛ-1 – адреса в системе не занимает

UT105на(A)-FRLS FE180 1x2x0,5mm  
Ответвление адресной линии

Изм.	К.уч.	Лист	№Док	Подп.	Дата	Многоэтажный жилой дом, со встроенными нежилыми помещениями			
ГИП	Яшков Г.В					Система автоматической пожарной сигнализации.	Стадия	Лист	Листов
Разработал	Максимов А.И.						Р	34	
Проверил	Очеретенко А.В.					Схемы подключения	ООО Торговый Дом "Юнитест"		

## Схема соединения МАКС-У с КДУ типа КДП-4. Электромагнитный привод.

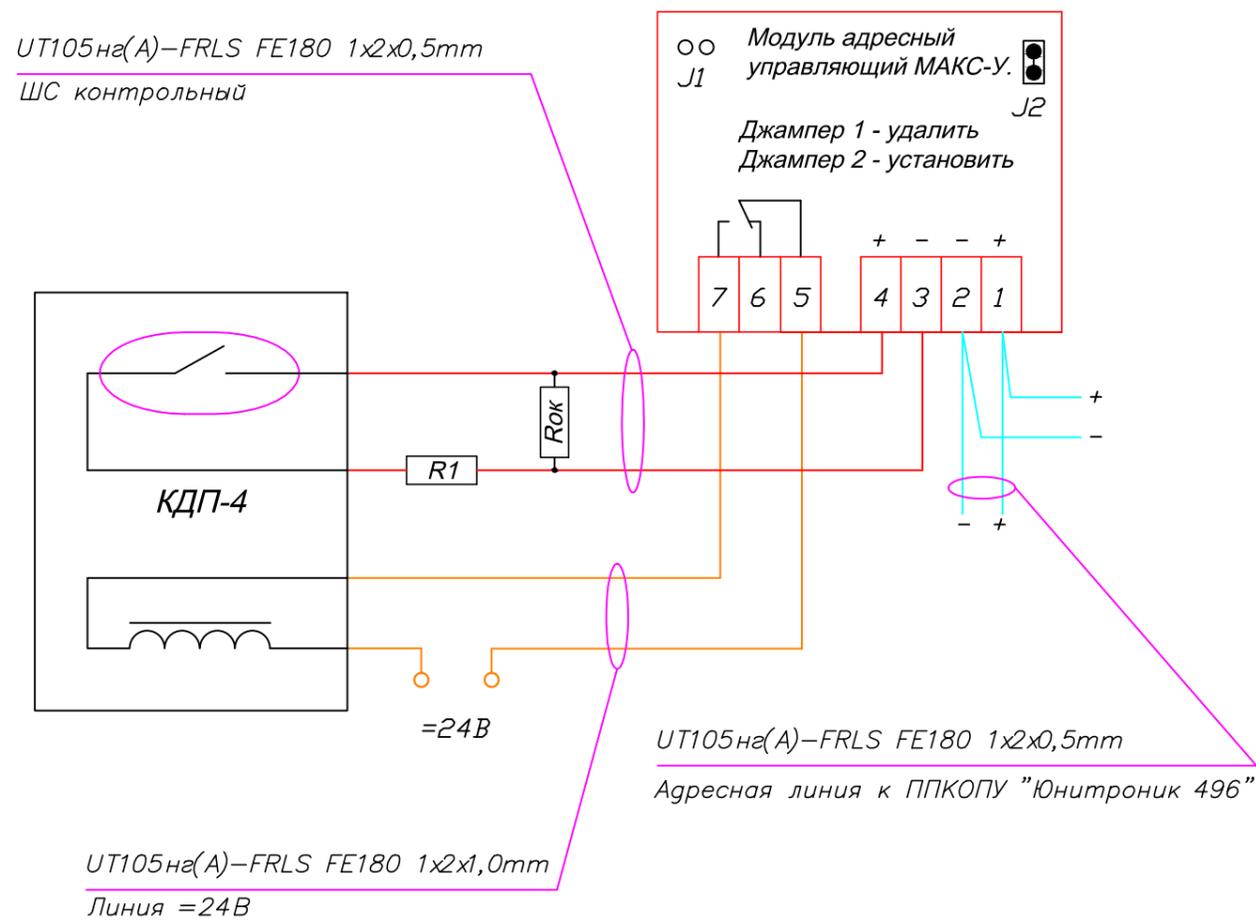

Примечание:


$R1 = 680 \text{ Ом} \pm 5\% P=0,25\text{Вт}$ .

$R_{ок} = 2,7 \text{ кОм} \pm 5\% P=0,25\text{Вт}$ .

J1 - контроль цепи управления (установлен - отключен)

J2 - режим работы реле (установлен - импульсный)

## Схема соединения МАКС-У с ОГ типа КПУ-1Н. Привод "Belimo".

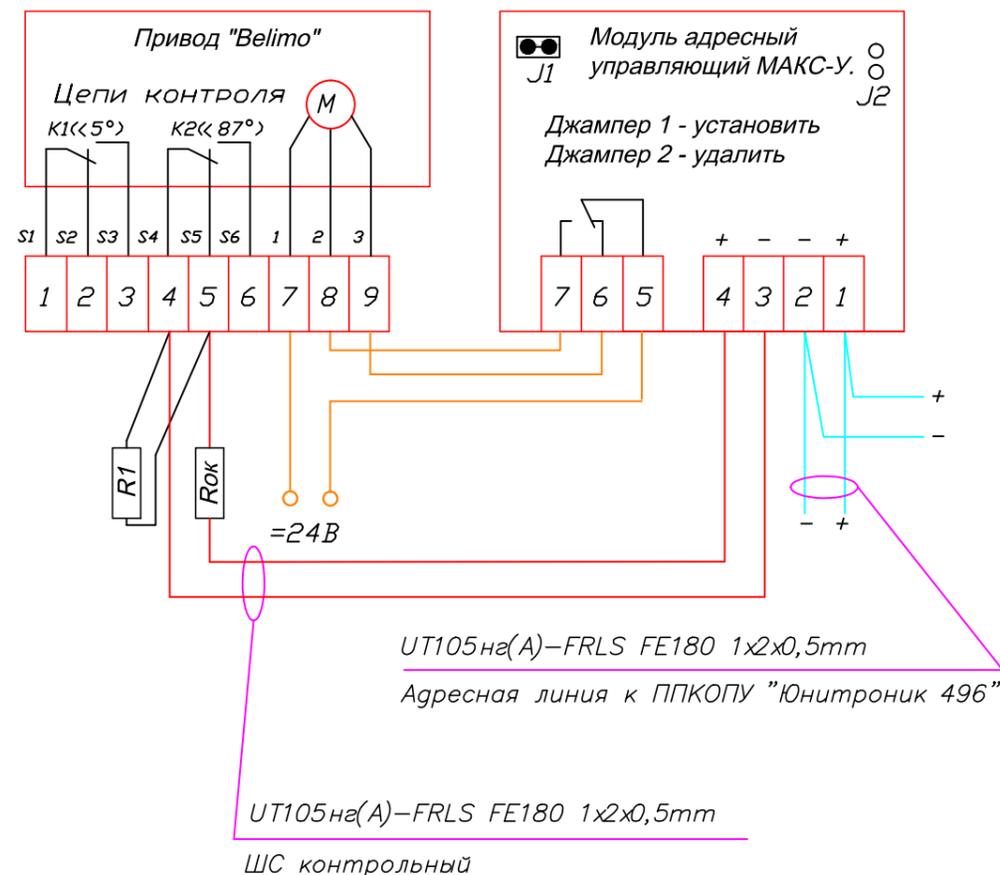

Примечание:

$R1 = 2,7 \text{ кОм} \pm 5\% P=0,25\text{Вт}$ .


$R_{ок} = 560 \text{ Ом} \pm 5\% P=0,25\text{Вт}$ .

J1 - контроль цепи управления (установлен - отключен)

J2 - режим работы реле (установлен - импульсный)

						Многоэтажный жилой дом, со встроенными нежилыми помещениями		
Изм.	К.уч.	Лист	№Док	Подп.	Дата			
						Система автоматической пожарной сигнализации.		
						Стадия	Лист	Листов
						Р	35	
						Схемы подключения		
						ООО Торговый Дом "Юнитест"		




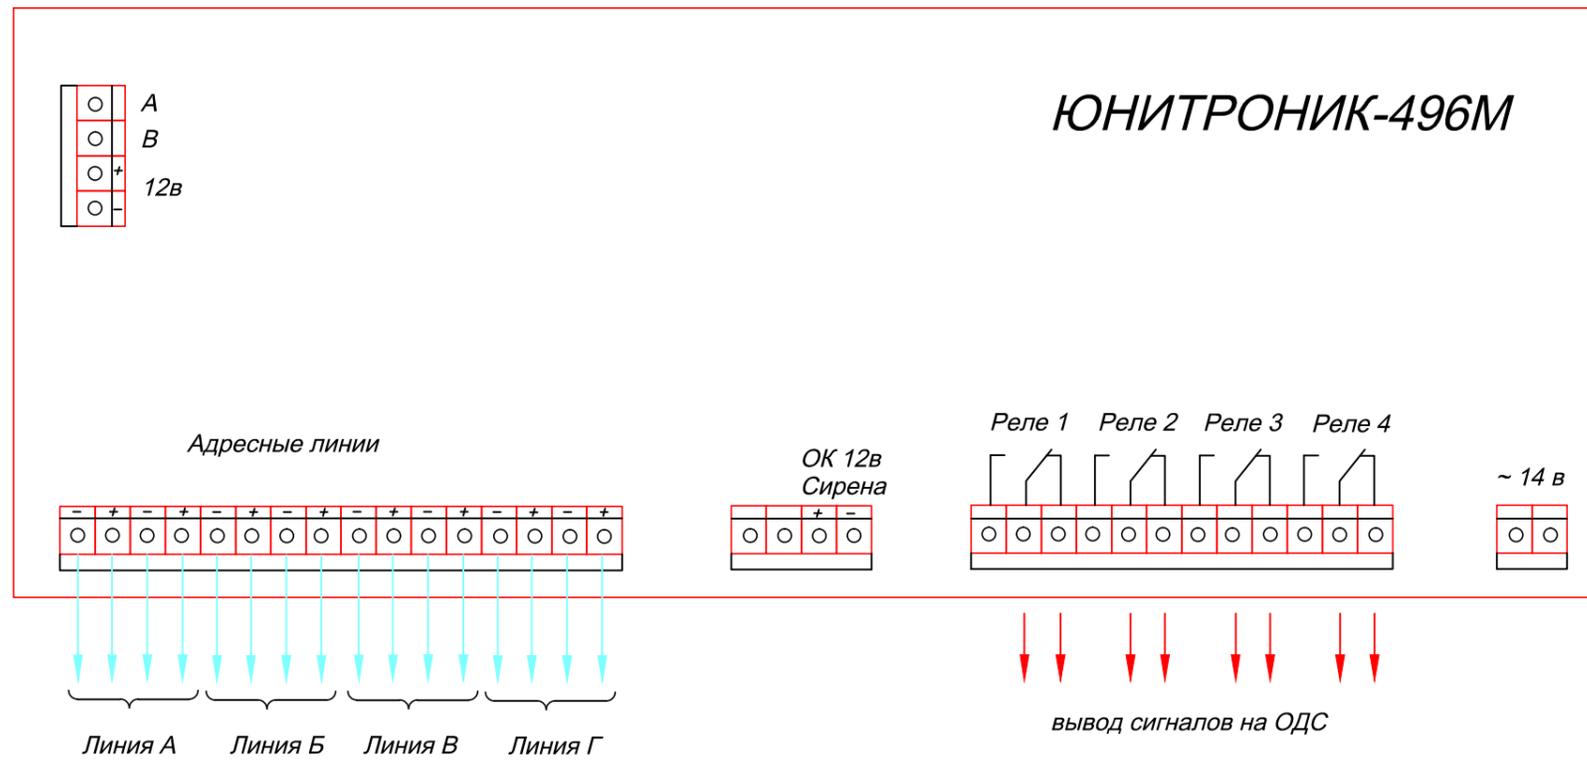

Сигналы на ОДС:

- Реле 1 "Пожар" (жилая часть здания)
- Реле 2 "Пожар" (нежилая часть здания – офисы)
- Реле 3 резерв
- Реле 4 резерв

Схема подключения информационного табло "ИТ-1" к ППКОПУ "Юнитроник-496М".

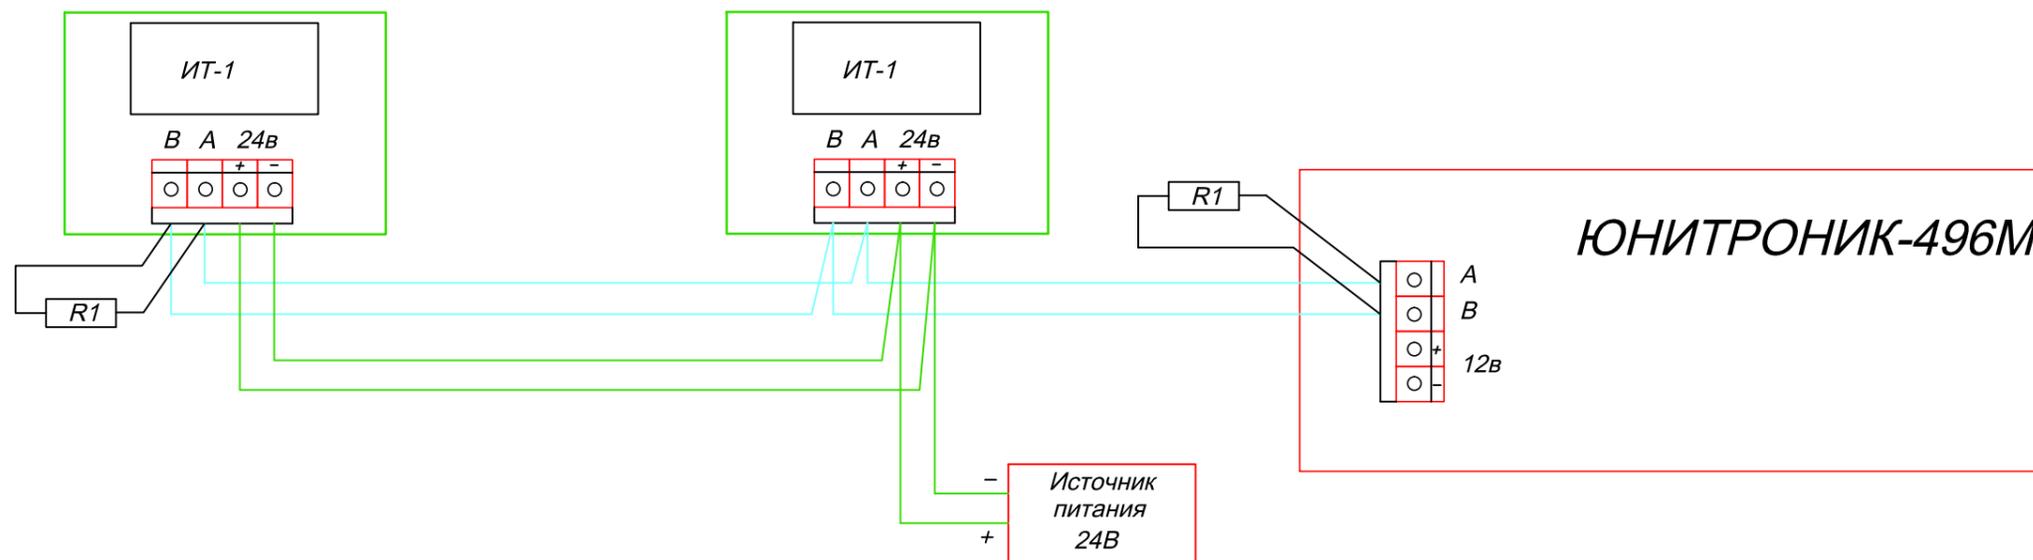

Примечание:

$$R1 = 100 \text{ Ом} \pm 5\% \quad P = 0,25 \text{ Вт}$$

Изм.	К.уч.	Лист	№Док	Подп.	Дата	Многоэтажный жилой дом, со встроенными нежилыми помещениями			
ГИП	Яшков Г.В					Система автоматической пожарной сигнализации.	Стадия	Лист	Листов
Разработал	Максимов А.И.						Р	37	
Проверил	Очеретенко А.В.						ООО Торговый Дом "Юнитест"		
						Схемы подключения			

Согласовано


Взаим. инв. №

Подп. и дата

Инв. № подл.

ARK1 (Помещение СС Секция 1)

ARK2 (Офис 1 Секция 1)

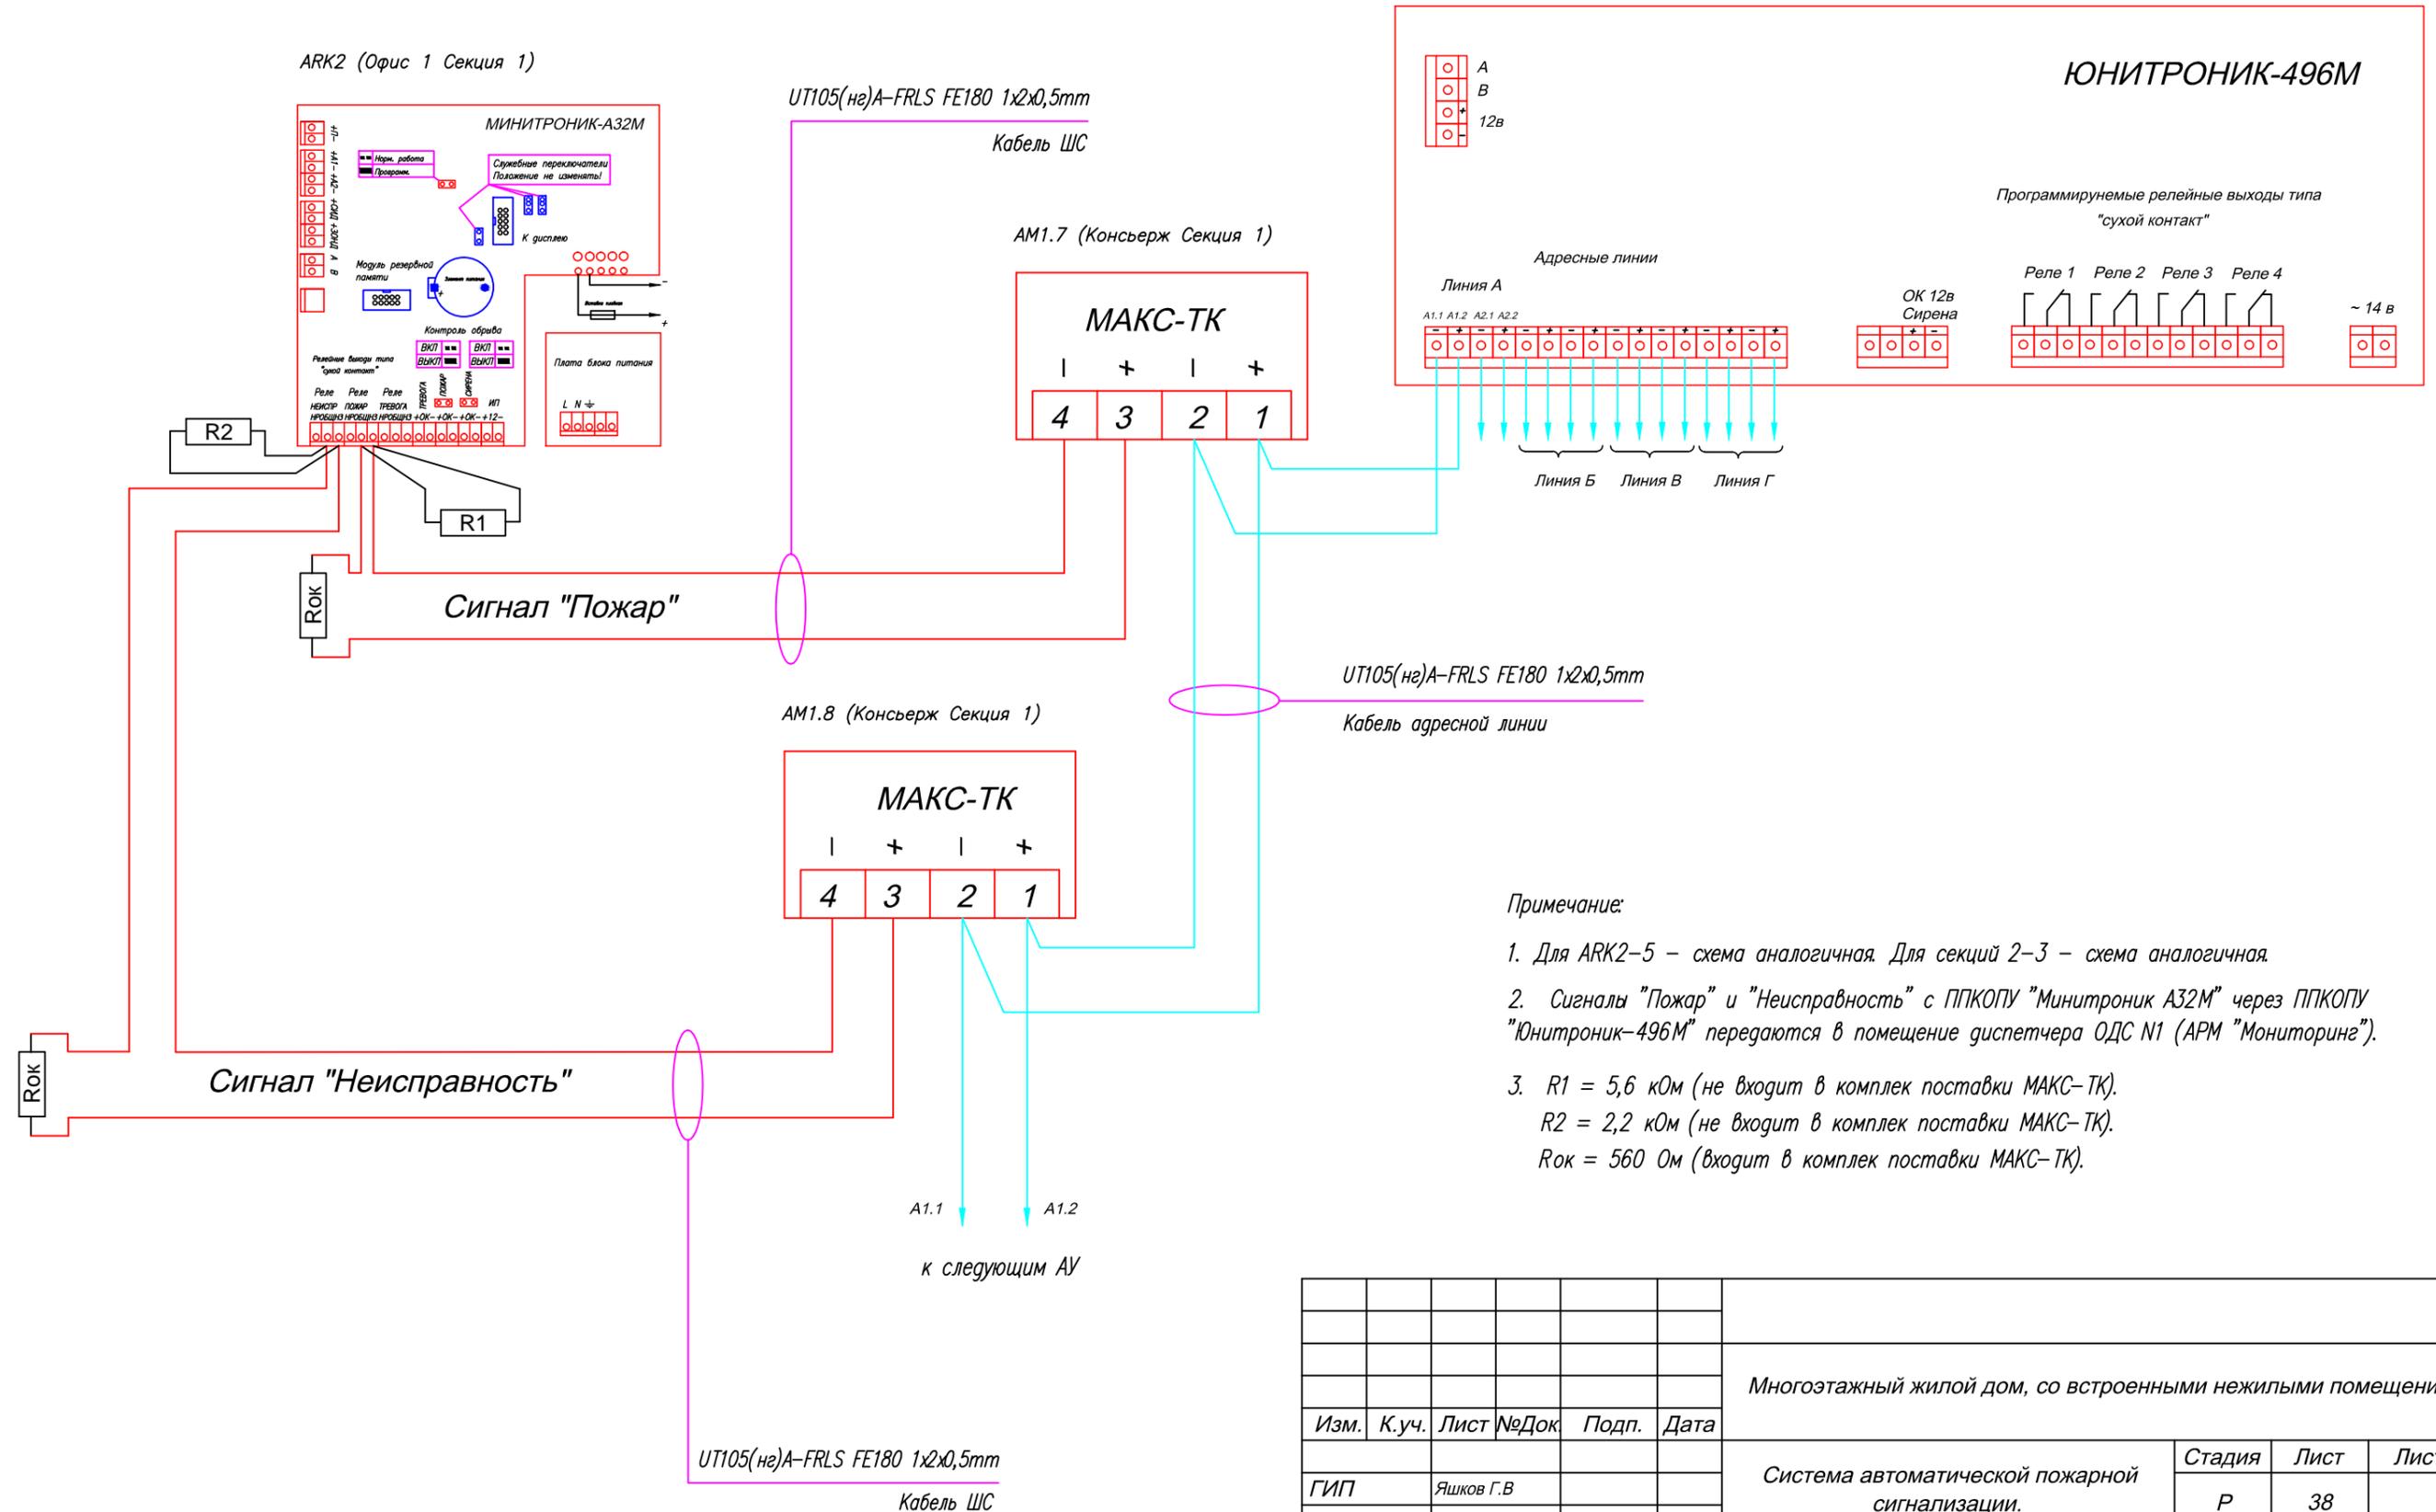

Примечание:

1. Для ARK2-5 - схема аналогичная. Для секций 2-3 - схема аналогичная.
2. Сигналы "Пожар" и "Неисправность" с ППКОПУ "Минитроник А32М" через ППКОПУ "Юнитроник-496М" передаются в помещение диспетчера ОДС N1 (АРМ "Мониторинг").
3. R1 = 5,6 кОм (не входит в комплект поставки МАКС-ТК).  
R2 = 2,2 кОм (не входит в комплект поставки МАКС-ТК).  
Rок = 560 Ом (входит в комплект поставки МАКС-ТК).

Согласовано


Взаим. инв. №

Подп. и дата

Инв. № подл.

						Многоэтажный жилой дом, со встроенными нежилыми помещениями			
Изм.	К.уч.	Лист	№Док	Подп.	Дата				
						Система автоматической пожарной сигнализации.	Стадия	Лист	Листов
							Р	38	
						Схемы подключения	ООО Торговый Дом "Юнитест"		

Схема передачи сигналов "Пожар" на пульт ГО МЧС по коммутируемой телефонной линии связи.

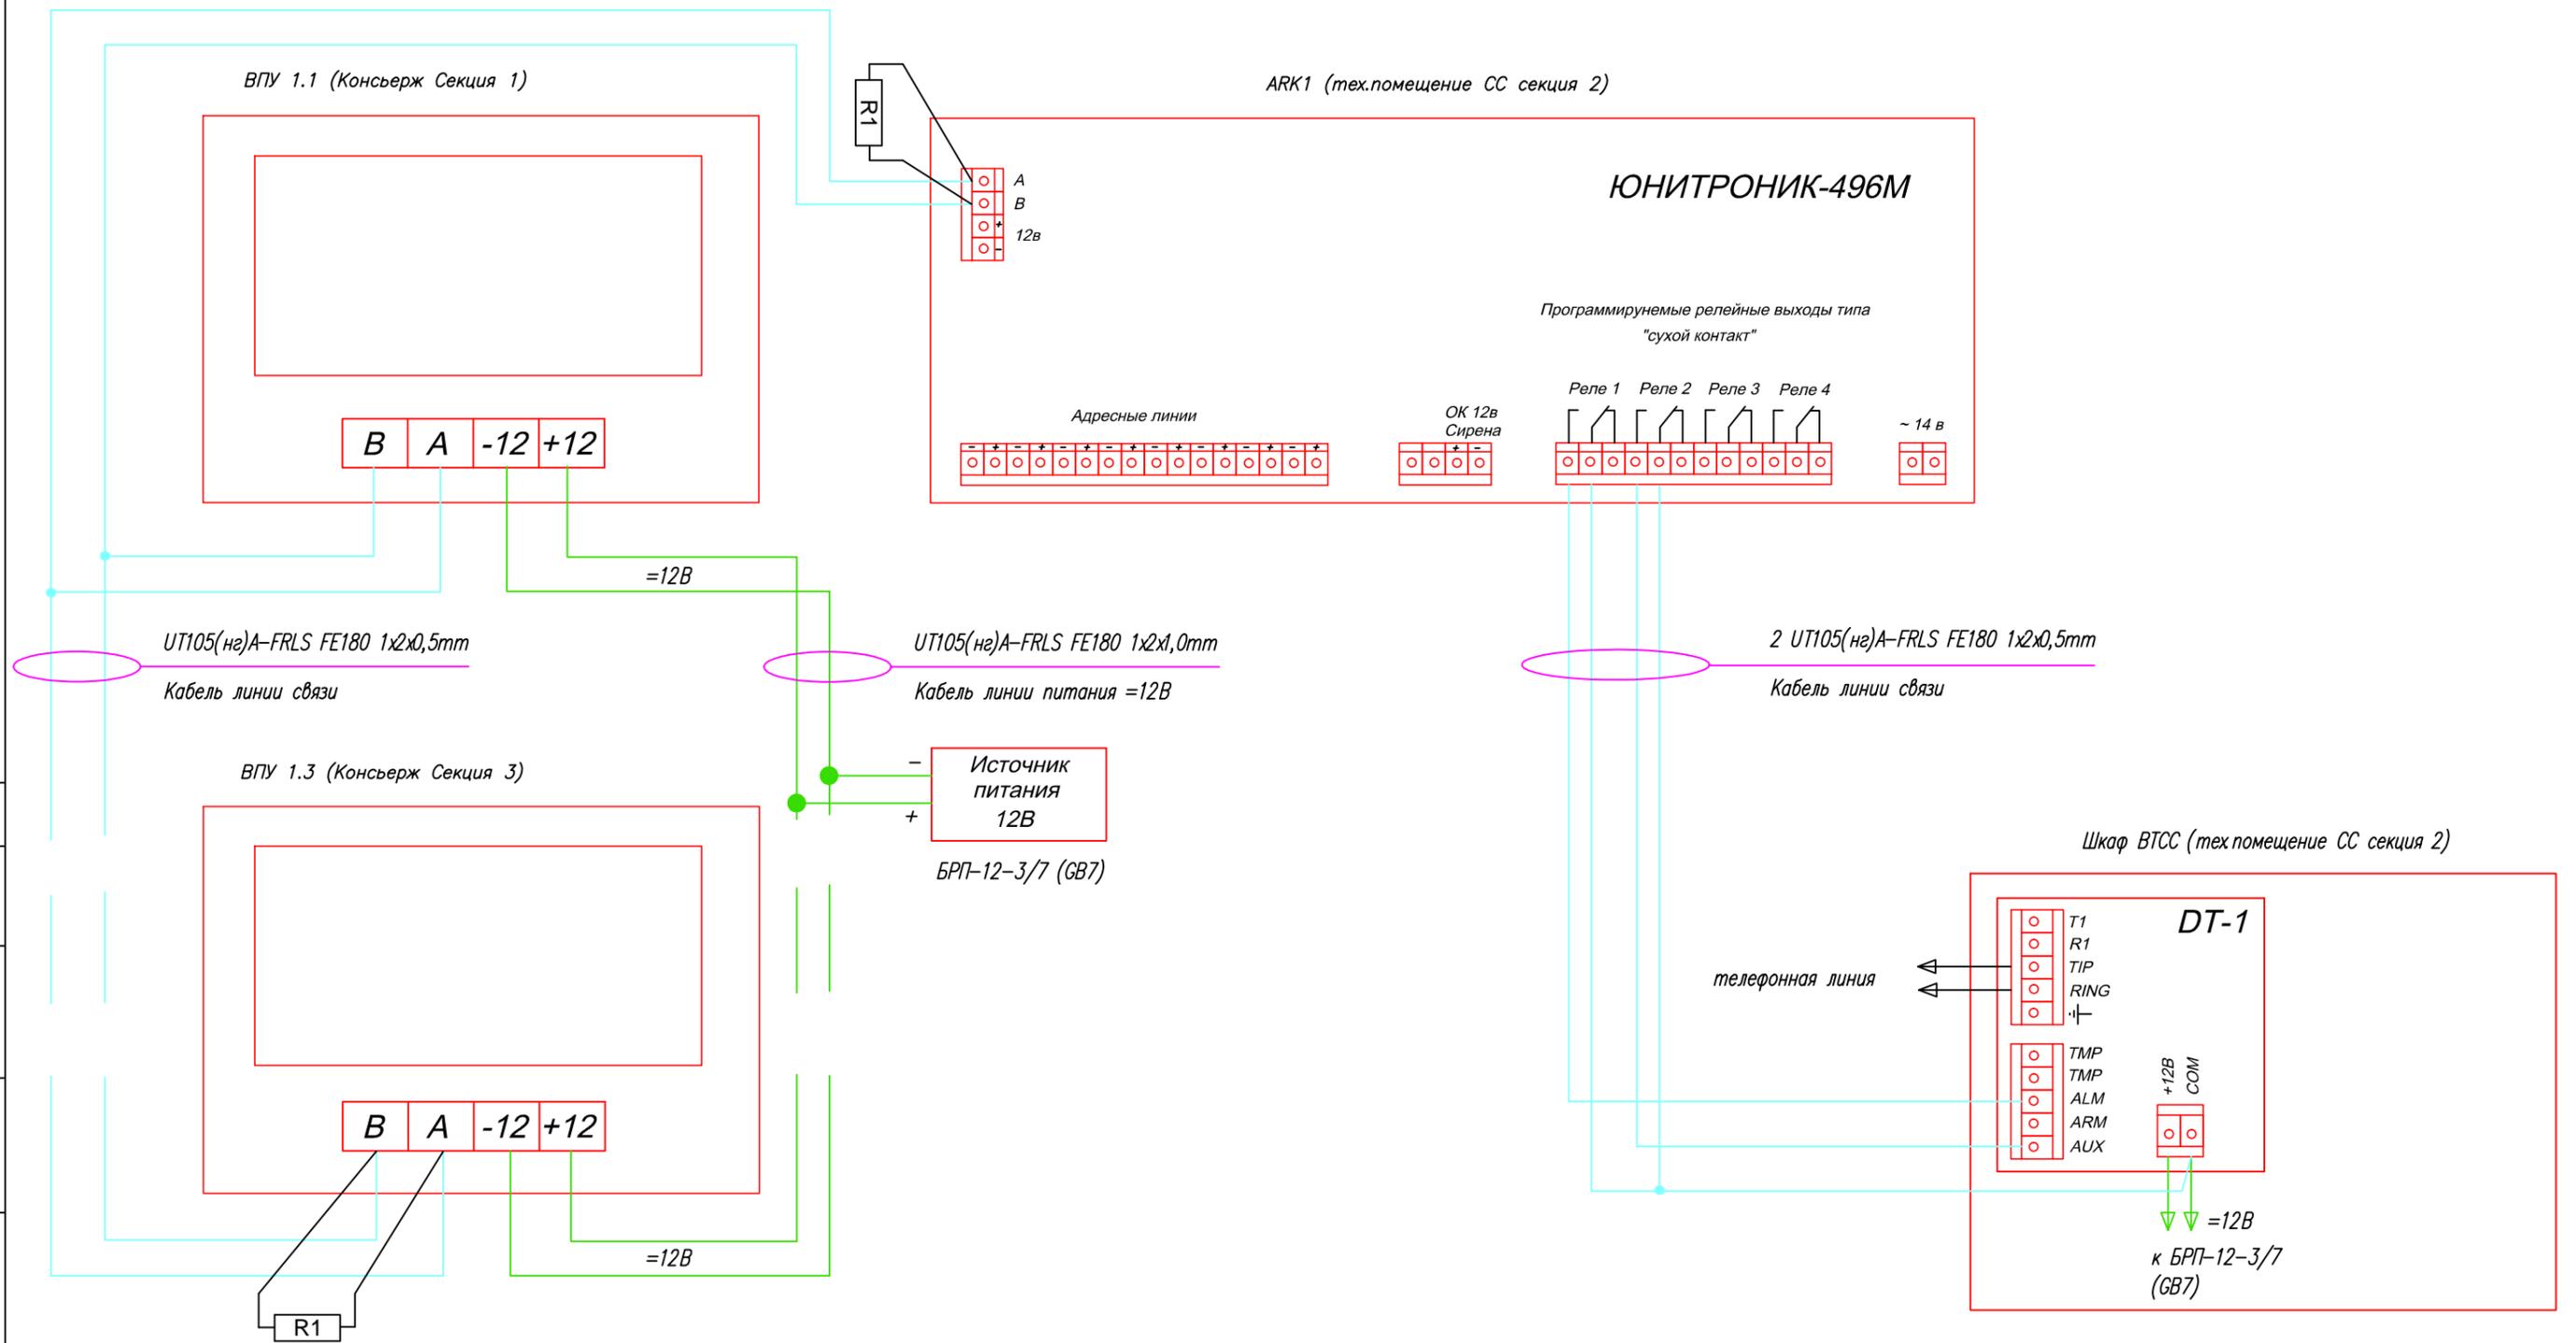

Примечание:

1. R1 = 100 Ом.
2. Реле 1 ППКОПУ "Юнитроник-496М" выдает общий сигнал "Пожар" жилой часть здания.
3. Реле 2 ППКОПУ "Юнитроник-496М" выдает общий сигнал "Пожар" офисная часть здания.
4. Реле 3-4 ППКОПУ "Юнитроник-496М" - РЕЗЕРВ.
5. Для ARK2-3 - схема подключения аналогична.

Изм.	К.уч.	Лист	№Док	Подп.	Дата	Многоэтажный жилой дом, со встроенными нежилыми помещениями			
ГИП	Яшков Г.В					Система автоматической пожарной сигнализации.	Стадия	Лист	Листов
Разработал	Максимов А.И.						Р	39	
Проверил	Очеретенко А.В.					Схемы подключения	ООО Торговый Дом "Юнитест"		