

ООО "ТД "Юнитест"

ОАО "Шинный комплекс "	_
Рабочая документация	
Адрес объекта:	
Система автоматической пожарной сигнализаци	И.

20/002-ΠC

Ведомость ссылочных и прилагаемых документов.

Обозначение	Наименование	Примеч
	Ссылочные документы	
Федеральный закон N123-ФЗ	Технический регламент о требованиях пожарной	
от 22 июля 2008г.	безопасности.	
СП 3.13130.2009	Системы противопожарной защиты. Система	
	оповещения и управления эвакуацией людей при пожаре.	
	Требования пожарной безопасности.	
СП 5.13130.2009	Системы противопожарной защиты. Установки пожарной	
	сигнализации и пожаротушения автоматические.	
	Нормы и правила проектирования.	
СП 6.13130.2013	Системы противопожарной защиты. Электрооборудование.	
	Требования пожарной безопасности.	
СП 12.13130.2009	Определение категорий помещений, зданий и наружных	
	установок по взрывопожарной и пожарной опасности.	
ΓΟCT P 21.1101-2013	Основные требования к проектной и рабочей	
	документации.	
РД 25.952-90	Системы автоматические пожаротушения, пожарной,	
	охранной и охранно-пожарной сигнализации. Порядок	
	разработки задания на проектирование.	
РД 78.36.002-99	Технические средства систем безопасности объектов.	
	Обозначения условные графические элементов систем.	
РД 78.145-93	Системы и комплексы охранной, пожарной и охранно-	
	пожарной сигнализации. Правила производства и приемки	
	работ.	
ГОСТ Р 53286-2009	Техника пожарная. Установки порошкового	
	пожаротушения автоматические. Модули.	
	Общие технические требования. Методы испытаний.	
ГОСТ Р 52350.0 - 2005	Электрооборудование для взрывоопасных газовых сред.	
(MЭК 60079-0:2004)	Часть 0. Общие требования.	
ГОСТ Р МЭК 60079-11-2010	Электрооборудование для взрывоопасных газовых сред.	
	Часть 11. Искробезопасная электрическая цепь «i».	

Подп. и дата

Инв. № подп.

Обозначение	Наименование	Примеч.
ПУЭ	Правила устройства электроустановок.	Издание 7
	Прилагаемые документы	
20/002-ПС.С	Спецификация оборудования.	2 листа

"Технические решения, принятые в рабочих чертежах,соответствуют требованиям Федерального закона №123-ФЗ и введенным в действие Сводам Правил СП 5.13130.2009 и СП 3.13130.2009 действующих на территории Российской Федерации. Технические решения обеспечивают необходимые условия безопасности для жизни и здоровья людей, при соблюдении предусмотренных рабочими чертежами мероприятий и установленных правил эксплуатации зданий."

Главный инженер проекта ______/____/______/

						20/002-ΠC				
Изм.	К.уч.	Лист	№Док	Подп.	Дата	ОАО "Шинный комплекс " Адрес объекта: г				
ГИП Разра						Система автоматической пожарной сигнализации.	Стадия Р	Лист 2	Листов	
						Общие данные	000	Э "ТД "Юі	нитест"	

Ведомость рабочих чертежей основного комплекта.


Лист	Наименование	Примеч.
1-3	Общие данные.	
4	Пояснительная записка.	
5	Условные обозначения.	
6	Схема структурная.	
7	План сети системы автоматической пожарной сигнализации. Кабельные потоки.	
8-17	Схемы подключения.	

0			
Согласовано			
		HB.NY	

Подп. и дата

Инв. № подп.

						20/002-ΠC	20/002-ΠC				
						ОАО "Шинный комплекс " Адрес объекта: г.					
Изм.	К.уч.	Лист	№Док.	Подп.	Дата						
						Система автоматической пожарной сигнализации.	Стадия	Лист	Листов		
ГИП	~						Р	3			
Разра	<i>оотал</i>	Яшков І	ī.В.								
						Общие данные	000) "ТД "Юғ	нитест"		

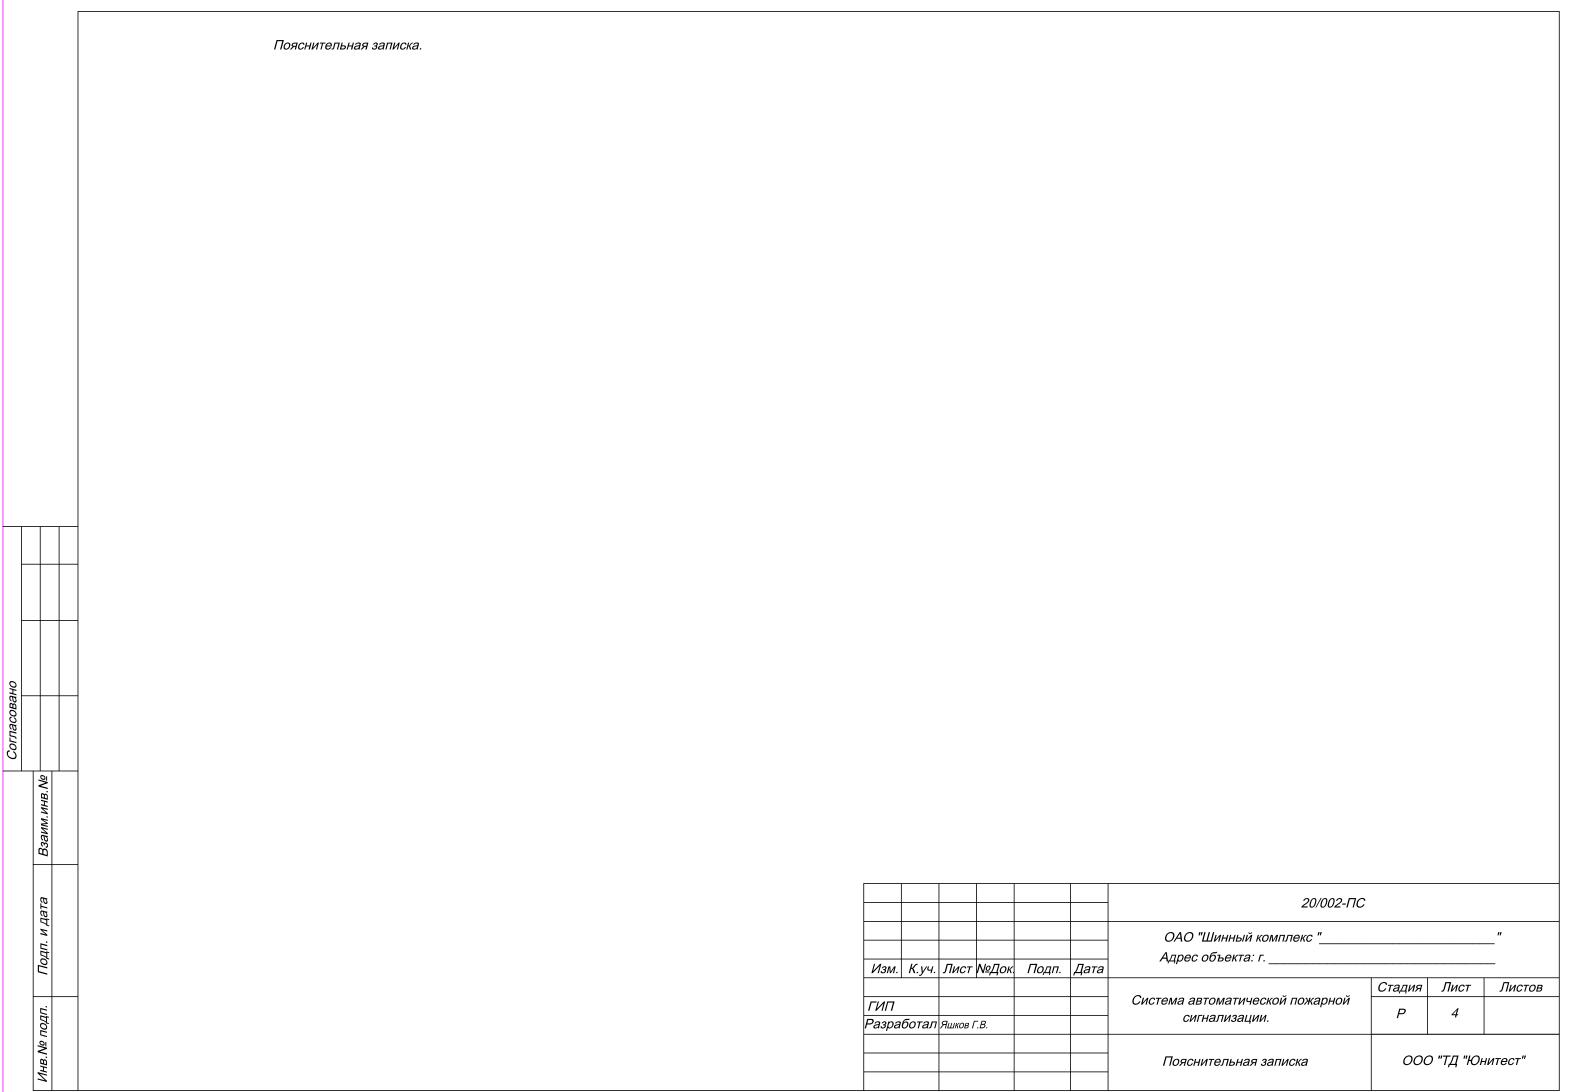


Обозначение	Наименование
ARK	Прибор приемно-контрольный пожарный и управления взрывозащищенный "Минитроник А32.Ex исп.2".
Б ВТНА	Извещатель адресно-аналоговый дымовой оптико-электронный (ИП 212-108).
Y BTMA	Извещатель адресный пожарный ручной (А16-ИПР).
Б ВТНА	Извещатель адресно-аналоговый дымовой оптико-электронный взрывозащищенный (ИП 212-108.Ex).
Р ВТМА	Извещатель адресный пожарный ручной взрывозащищенный (A16-ИПР.Ex).
П ВТКА	Извещатель тепловой адресно-аналоговый максимально-дифференциальный взрывозащищенный (ИП101-50.Ex).
BTF	Извещатель пламени взрывозащищенный многодиапазонный ИК/УФ (ИП329-7-1 «Спектрон-601-Exi-M»).
ET	Модуль порошкового пожаротушения потолочный взрывозащищенный ("Гарант-7" (ВЗ)).
A16-MAY.Ex	Модуль адресный управляющий взрывозащищенный (А16-МАУ.Ех).
A16-MAY	Модуль адресный управляющий (А16-МАУ).
<u>А16-УПТ</u>	Модуль адресный управления пожаротушением (А16-УПТ).
<u>А16-УОП</u>	Модуль адресный управляющий (А16-УОП).
A16-TK.Ex	Метка адресная взрывозащищенная (A16-TK.Ex-C).
+ - GB	Блок резервированного электропитания =12В (Рапан-10).
□ BGB	Извещатель магнито-контактный (ИО 102-26).
○ TM	Считыватель "Touch Memory" (TR-R/G ЮТ).
• УДП	Устройство дистанционного пуска УДП-И (УДП 513-15).
☐ zc	Устройство оконечное.


Инв. № подп. п дата Взаим.инв. №

Обозначение	Наименование
○ zc	Устройство оконечное в коробке соединительной (КС-4).
0	Коробка соединительная (КС-4).
<u> </u>	Барьер искрозащиты (Плазма-АБИЗ-СЗ).
□ B2	Барьер искрозащиты (Плазма-АБИЗ-С).
□ B3	Барьер искрозащиты (Корунд М720).
ВЫХОД BIAL/S	Оповещатель пожарный свето-звуковой взрывозащищенный (ПЛАЗМА-Ехі-СЗ).
ВЫХОД BIAL/S	Оповещатель пожарный свето-звуковой (Сфера-Премиум ЗУ, 12В).
ПОРОШОКІ УХОДИ! BIAL	Оповещатель пожарный световой взрывозащищенный (ПЛАЗМА-Exi-C).
ПОРОШОК! НЕ ВХОДИ! BIAL	Оповещатель пожарный световой (Сфера-Премиум 12В).
АВТОМАТИКА ВКЛЮЧЕНА BIAL	Оповещатель пожарный световой (Сфера-Премиум 12В).
АВТОМАТИКА ВЫКЛЮЧЕНА BIAL	Оповещатель пожарный световой (Сфера-Премиум 12В).
	Кабель информационной (адресной) линии (UT505нг(A)-FRLS FE180 1x2x0,5 mm).
	Кабель информационной (адресной) линии "искробезопасная цепь" (UT505нг(A)-FRLS FE180 1x2x0,5 mm).
	Кабель шлейфа сигализации (UT505нг(A)-FRLS FE180 1x2x0,5 mm).
	Кабель линии оповещения (UT505нг(A)-FRLS FE180 1x2x0,8mm).
	Кабель электропитания 220B (UTS 201нг(A)-FRLS FE180 3x1,5 мм2).
	Кабель линии питания 12В и пуска модулей пожаротушения (UT105нг(A)-FRLS FE180 1x2x1,0mm).

						20/002-ΠC				
						ОАО "Шинный комплекс " Адрес объекта: г.				
Изм.	К.уч.	Лист	№Док	Подп.	Дата	гдрес оовекта. r.				
						C	Стадия	Лист	Листов	
ГИП Разра	ботал	Яшков Г	B.			Система автоматической пожарной сигнализации.	Р	5		
	Разработал Я					Условные обозначения	000 "ТД "Юғ		нитест"	

Формат АЗ

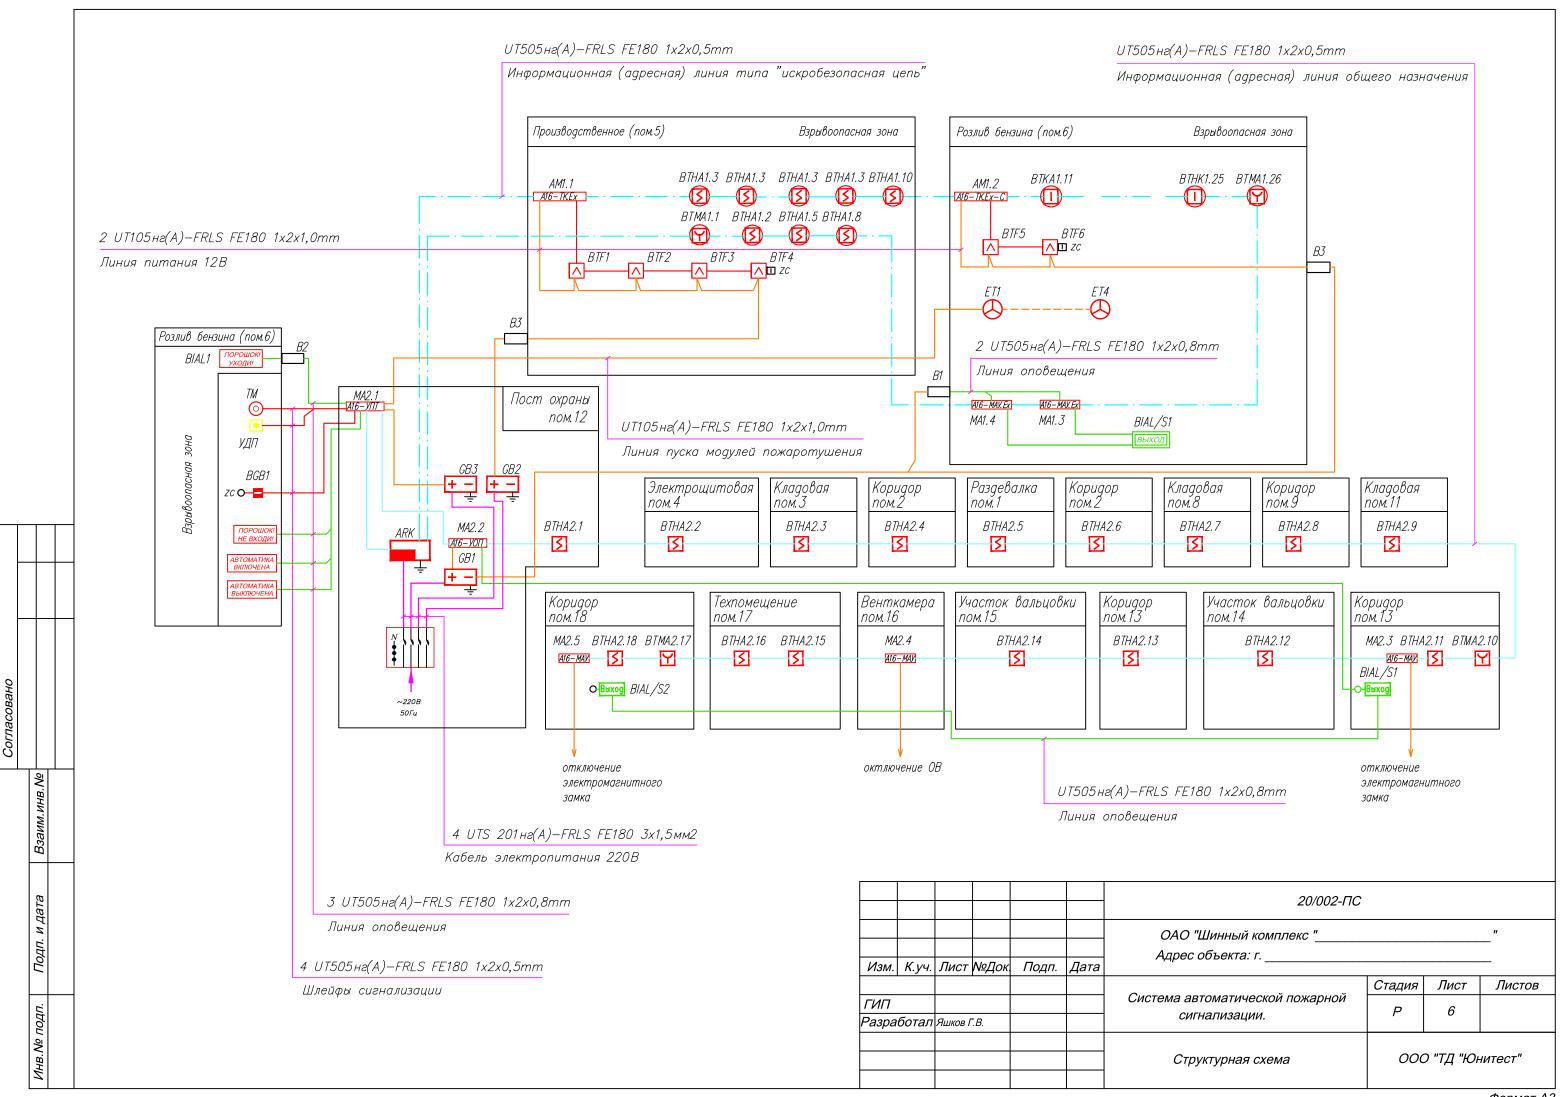

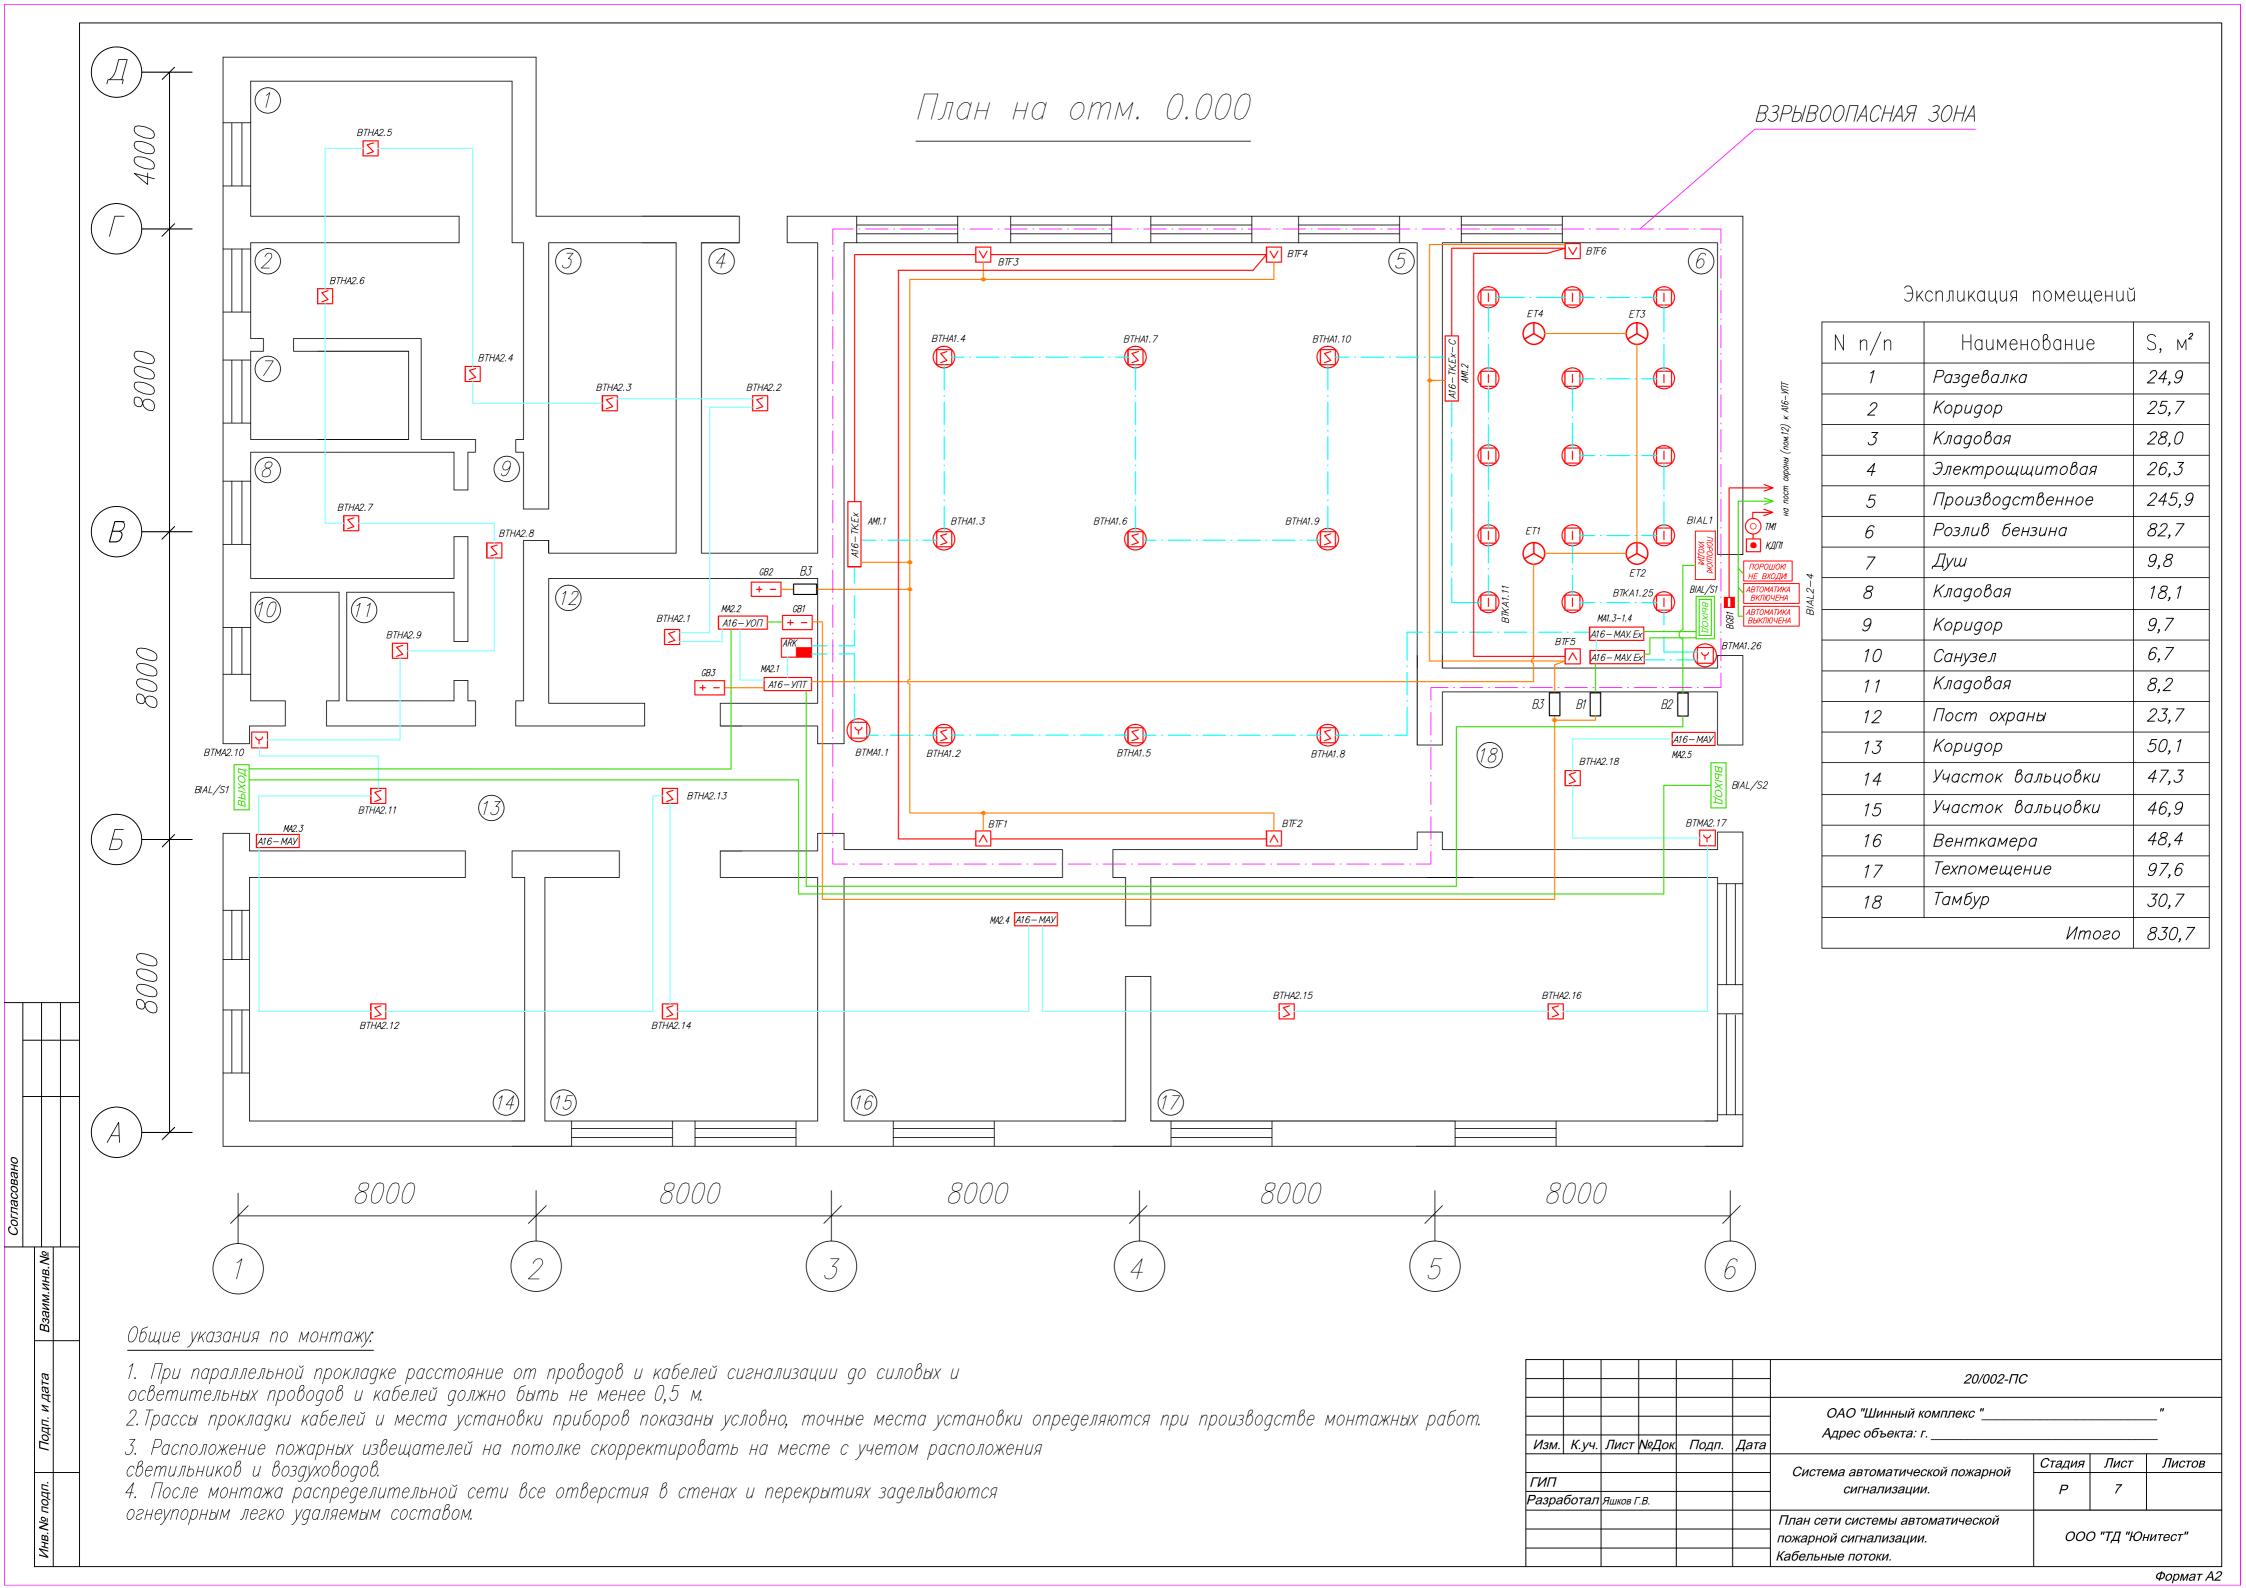


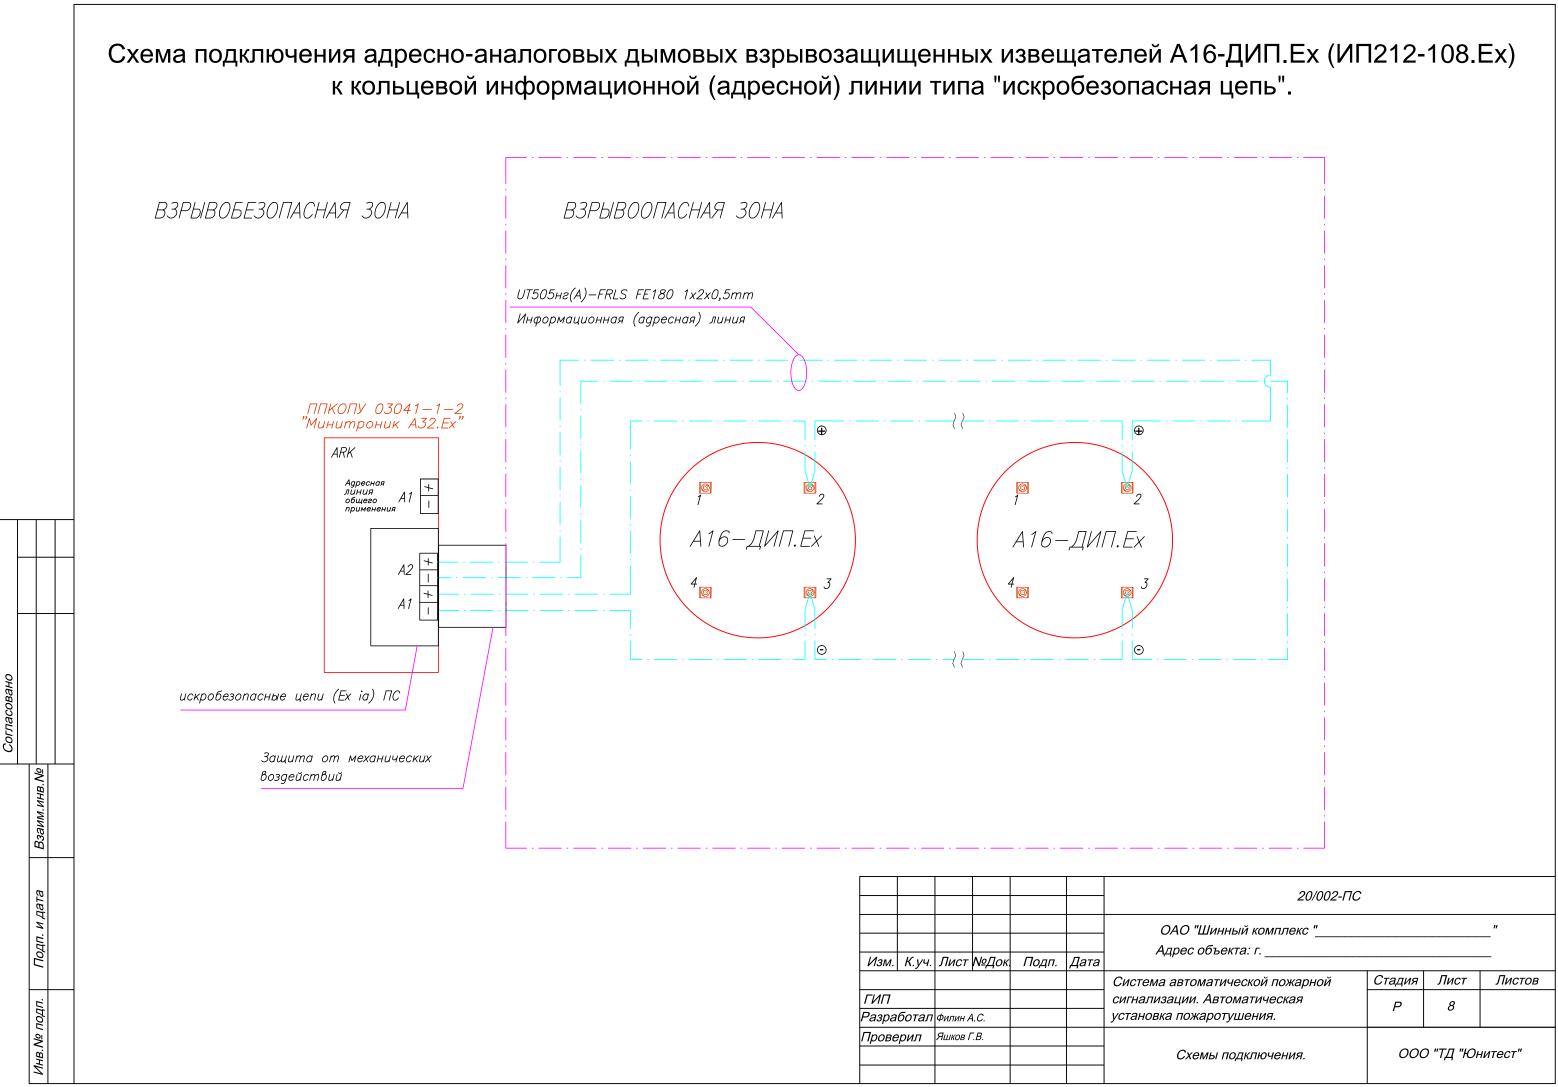


Схема подключения адресно-аналоговых дымовых извещателей А16-ДИП (ИП212-108) к лучевой информационной (адресной) линии общего назначения.

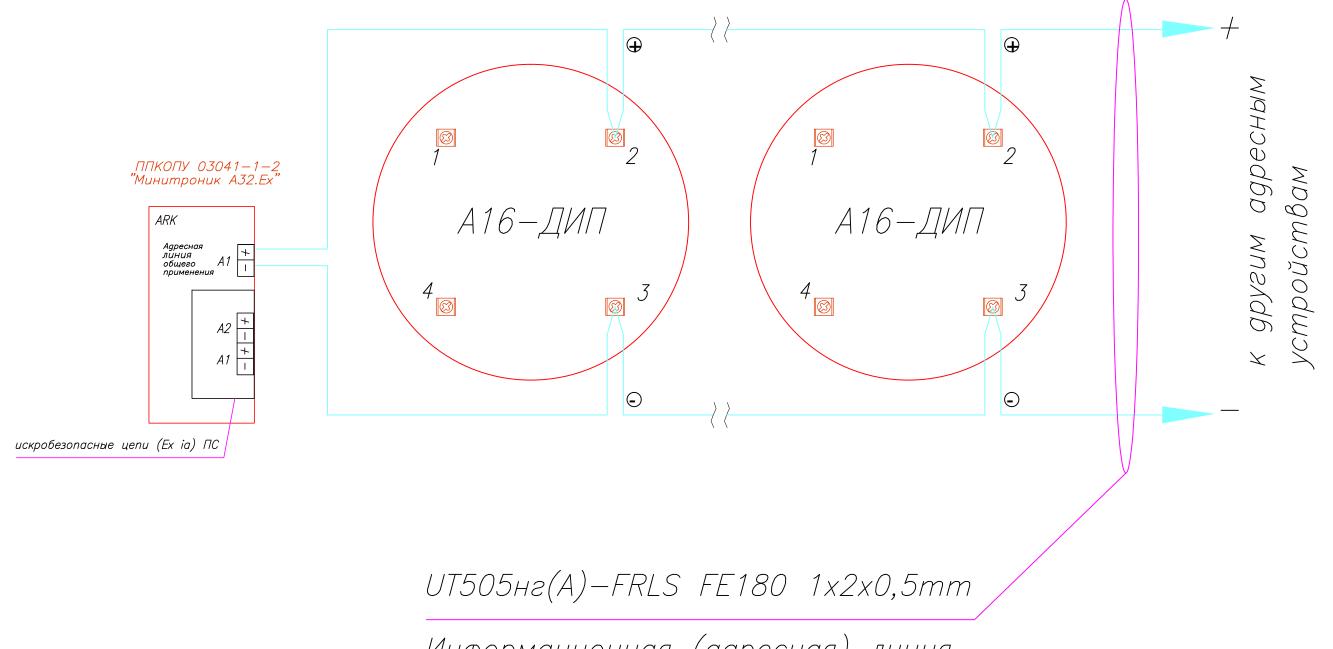

Информационная (адресная) линия

Подп. и дата

Инв. № подп.

						20/002-ΠC			
						ОАО "Шинный комплекс " Адрес объекта: г.			
Изм.	К.уч.	Лист	№Док	Подп.	Дата	<i>А</i> Дрес оовекта. г			
							Стадия	Лист	Листов
ГИП Разра	ГИП Разработал	Яшков І	¯.В.			Система автоматической пожарной сигнализации.	P	9	
						Схемы подключения.	000	Э "ТД "Юн	нитест"


Формат АЗ

Схема подключения адресно-аналоговых тепловых максимально-дифференциальных взрывозащищенных извещателей А16-ИПТ.Ех (ИП101-50.Ех) к кольцевой информационной (адресной) линии типа "искробезопасная цепь". ВЗРЫВОБЕЗОПАСНАЯ ЗОНА ВЗРЫВООПАСНАЯ ЗОНА UT105нг(A)—FRLS FE180 1x2x0,5mm Информационная (адресная) линия ППКОПУ 03041—1—2 "Минитроник A32.Ex" A16-ИПТ. Ex A16-ИПТ. Ex Θ Θ искробезопасные цепи (Ех іа) ПС Защита от механических воздействий 20/002-ΠC ОАО "Шинный комплекс " Адрес объекта: г. Изм. К.уч. Лист №Док Подп. Дата Стадия Лист Листов Система автоматической пожарной Р 10 сигнализации. Разработал Яшков Г.В. ООО "ТД "Юнитест" Схемы подключения.


Взаим.инв. №


Подп. и дата

Инв. № подп.

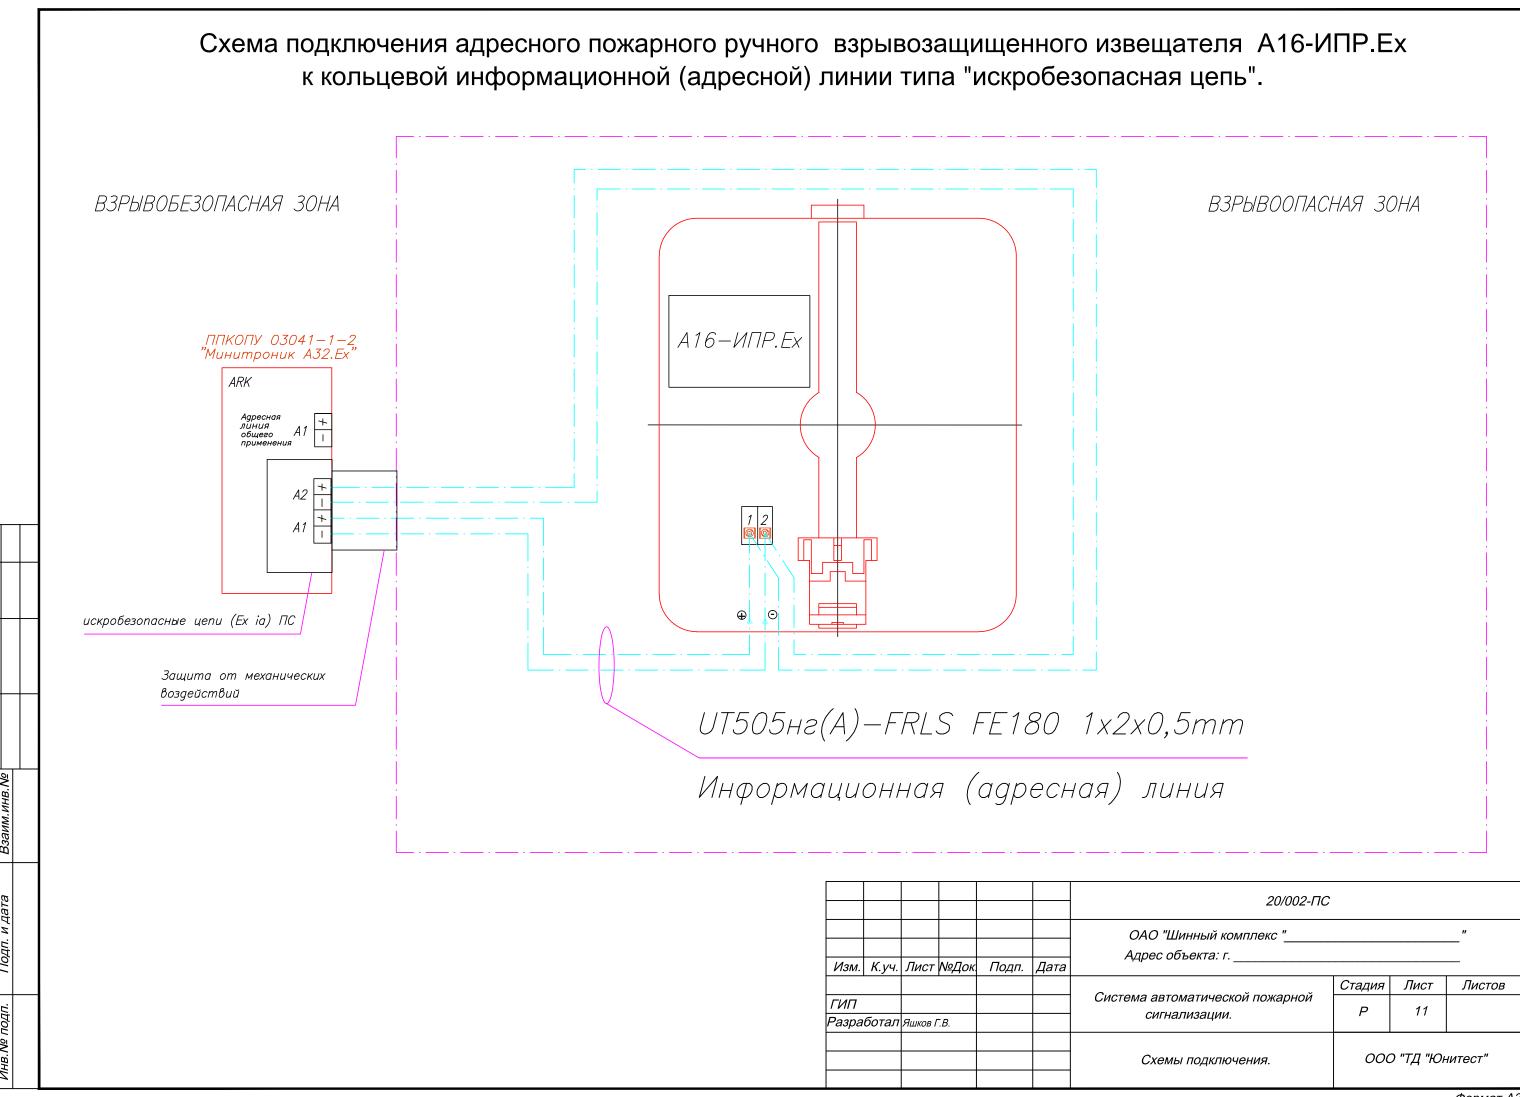



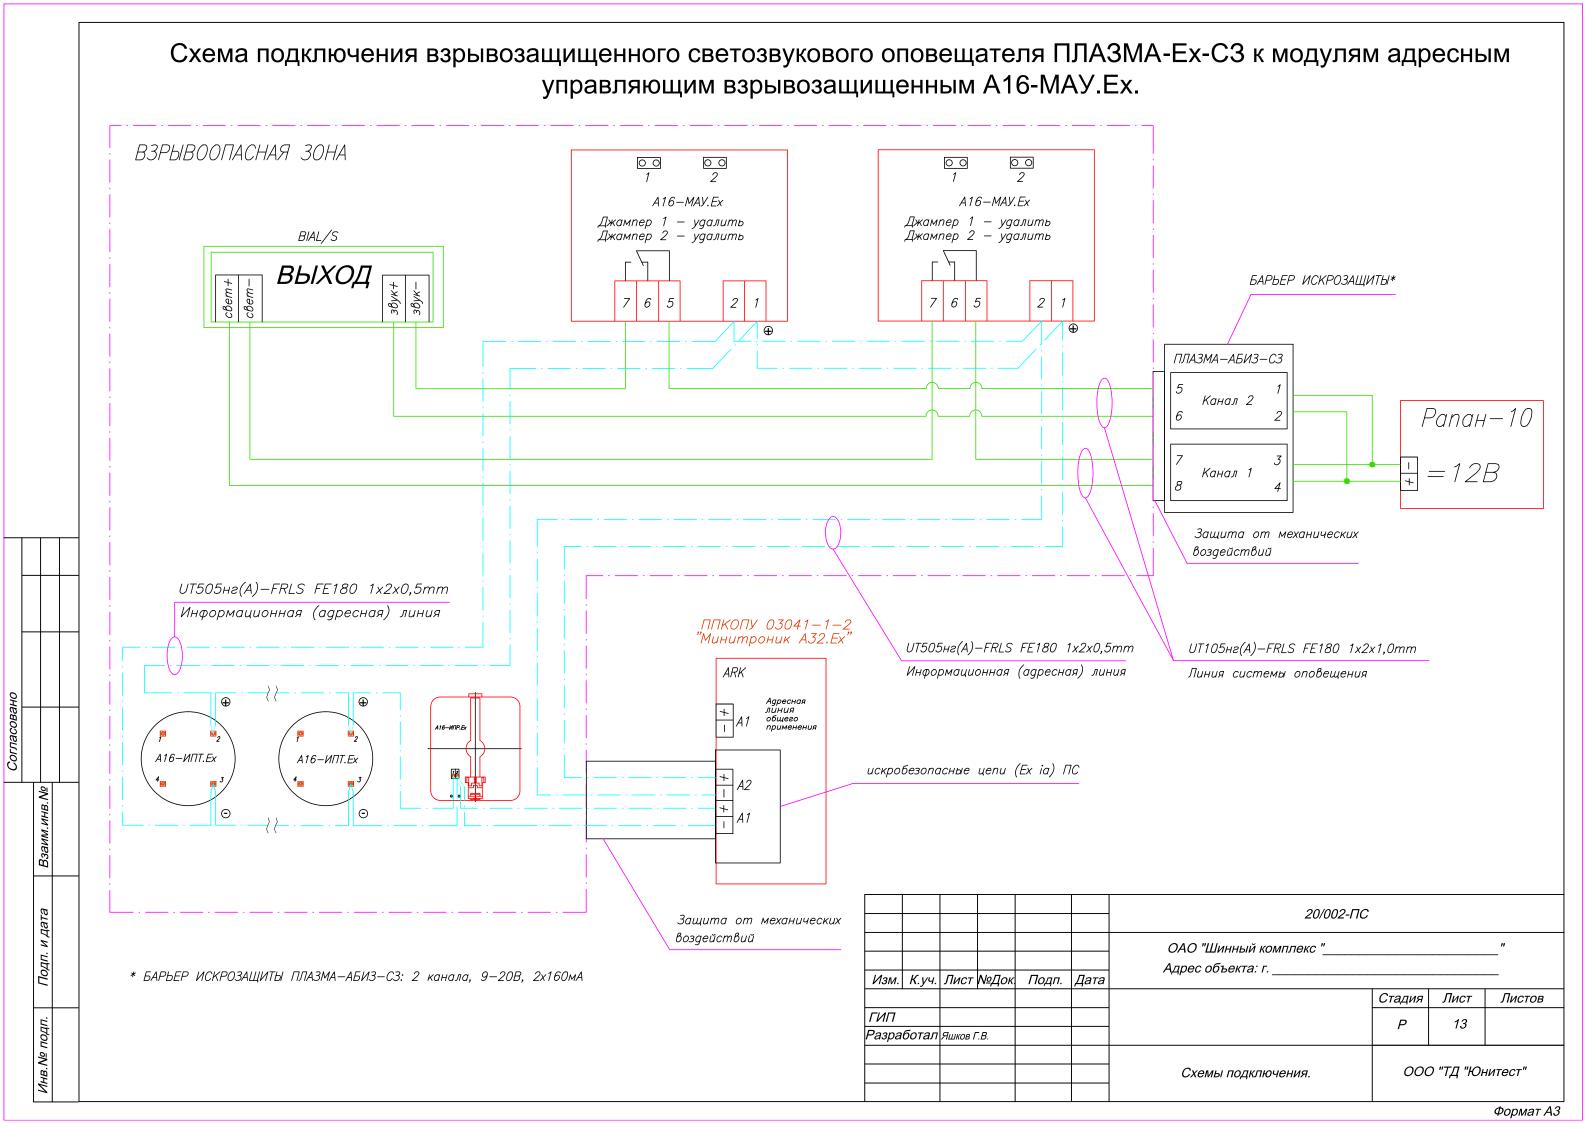

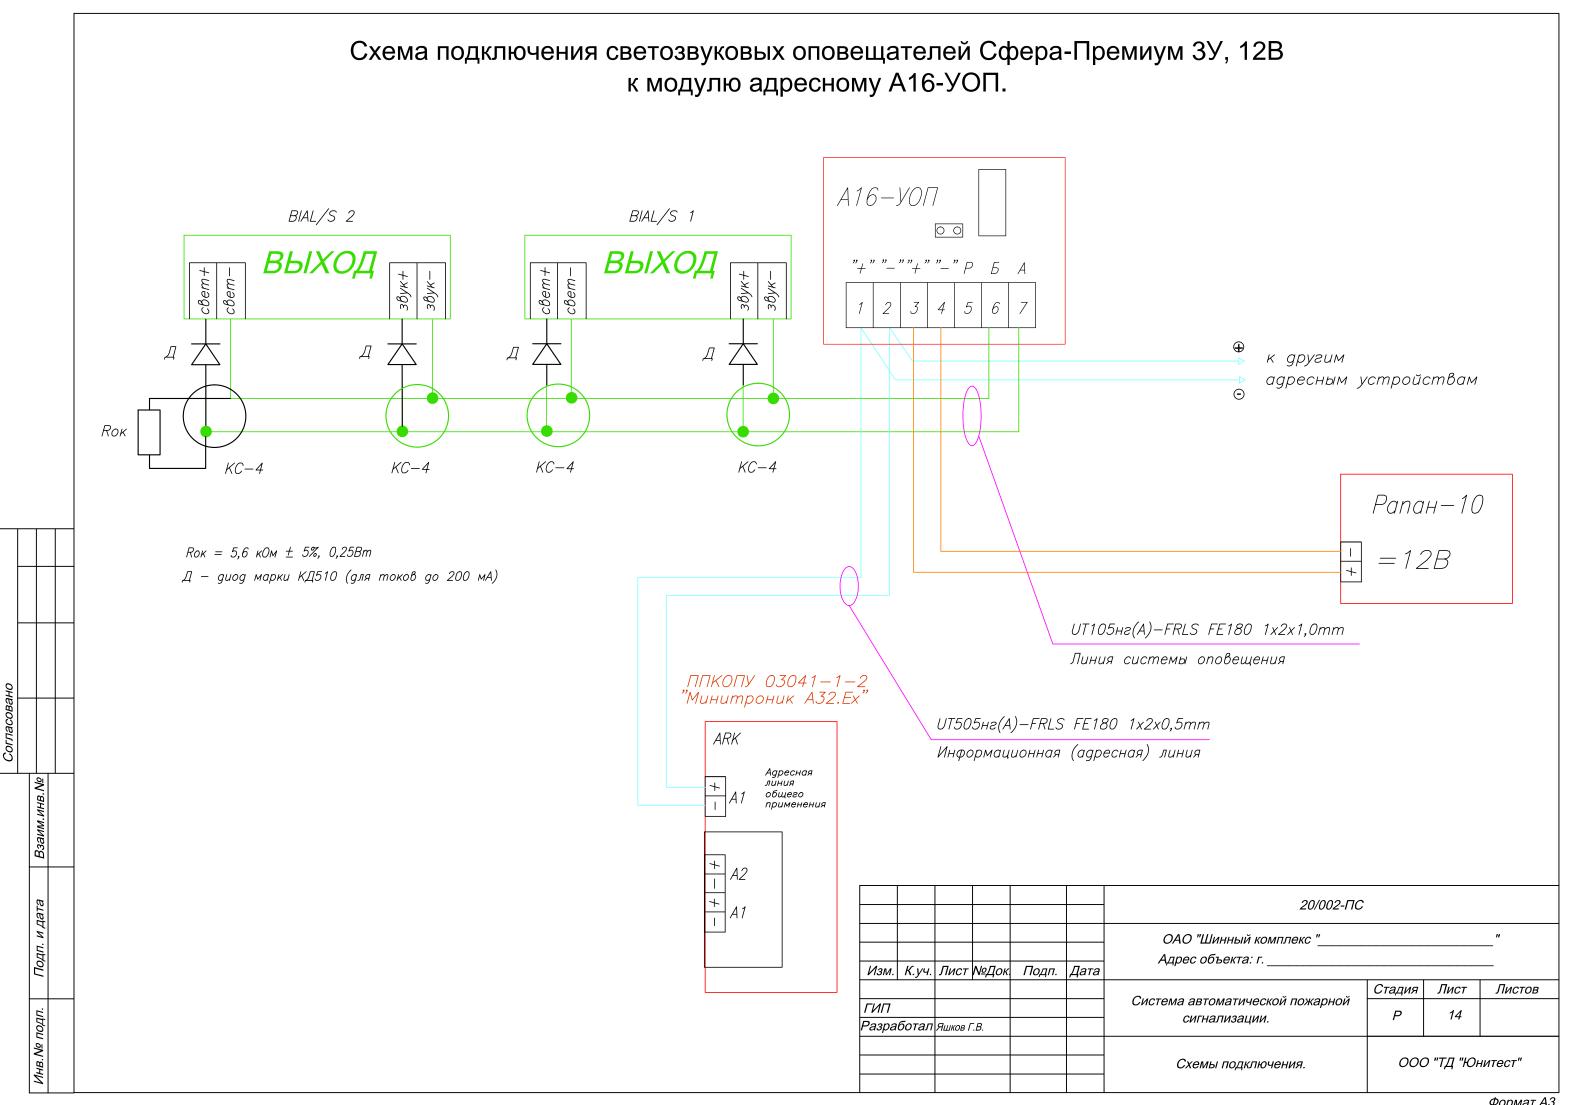


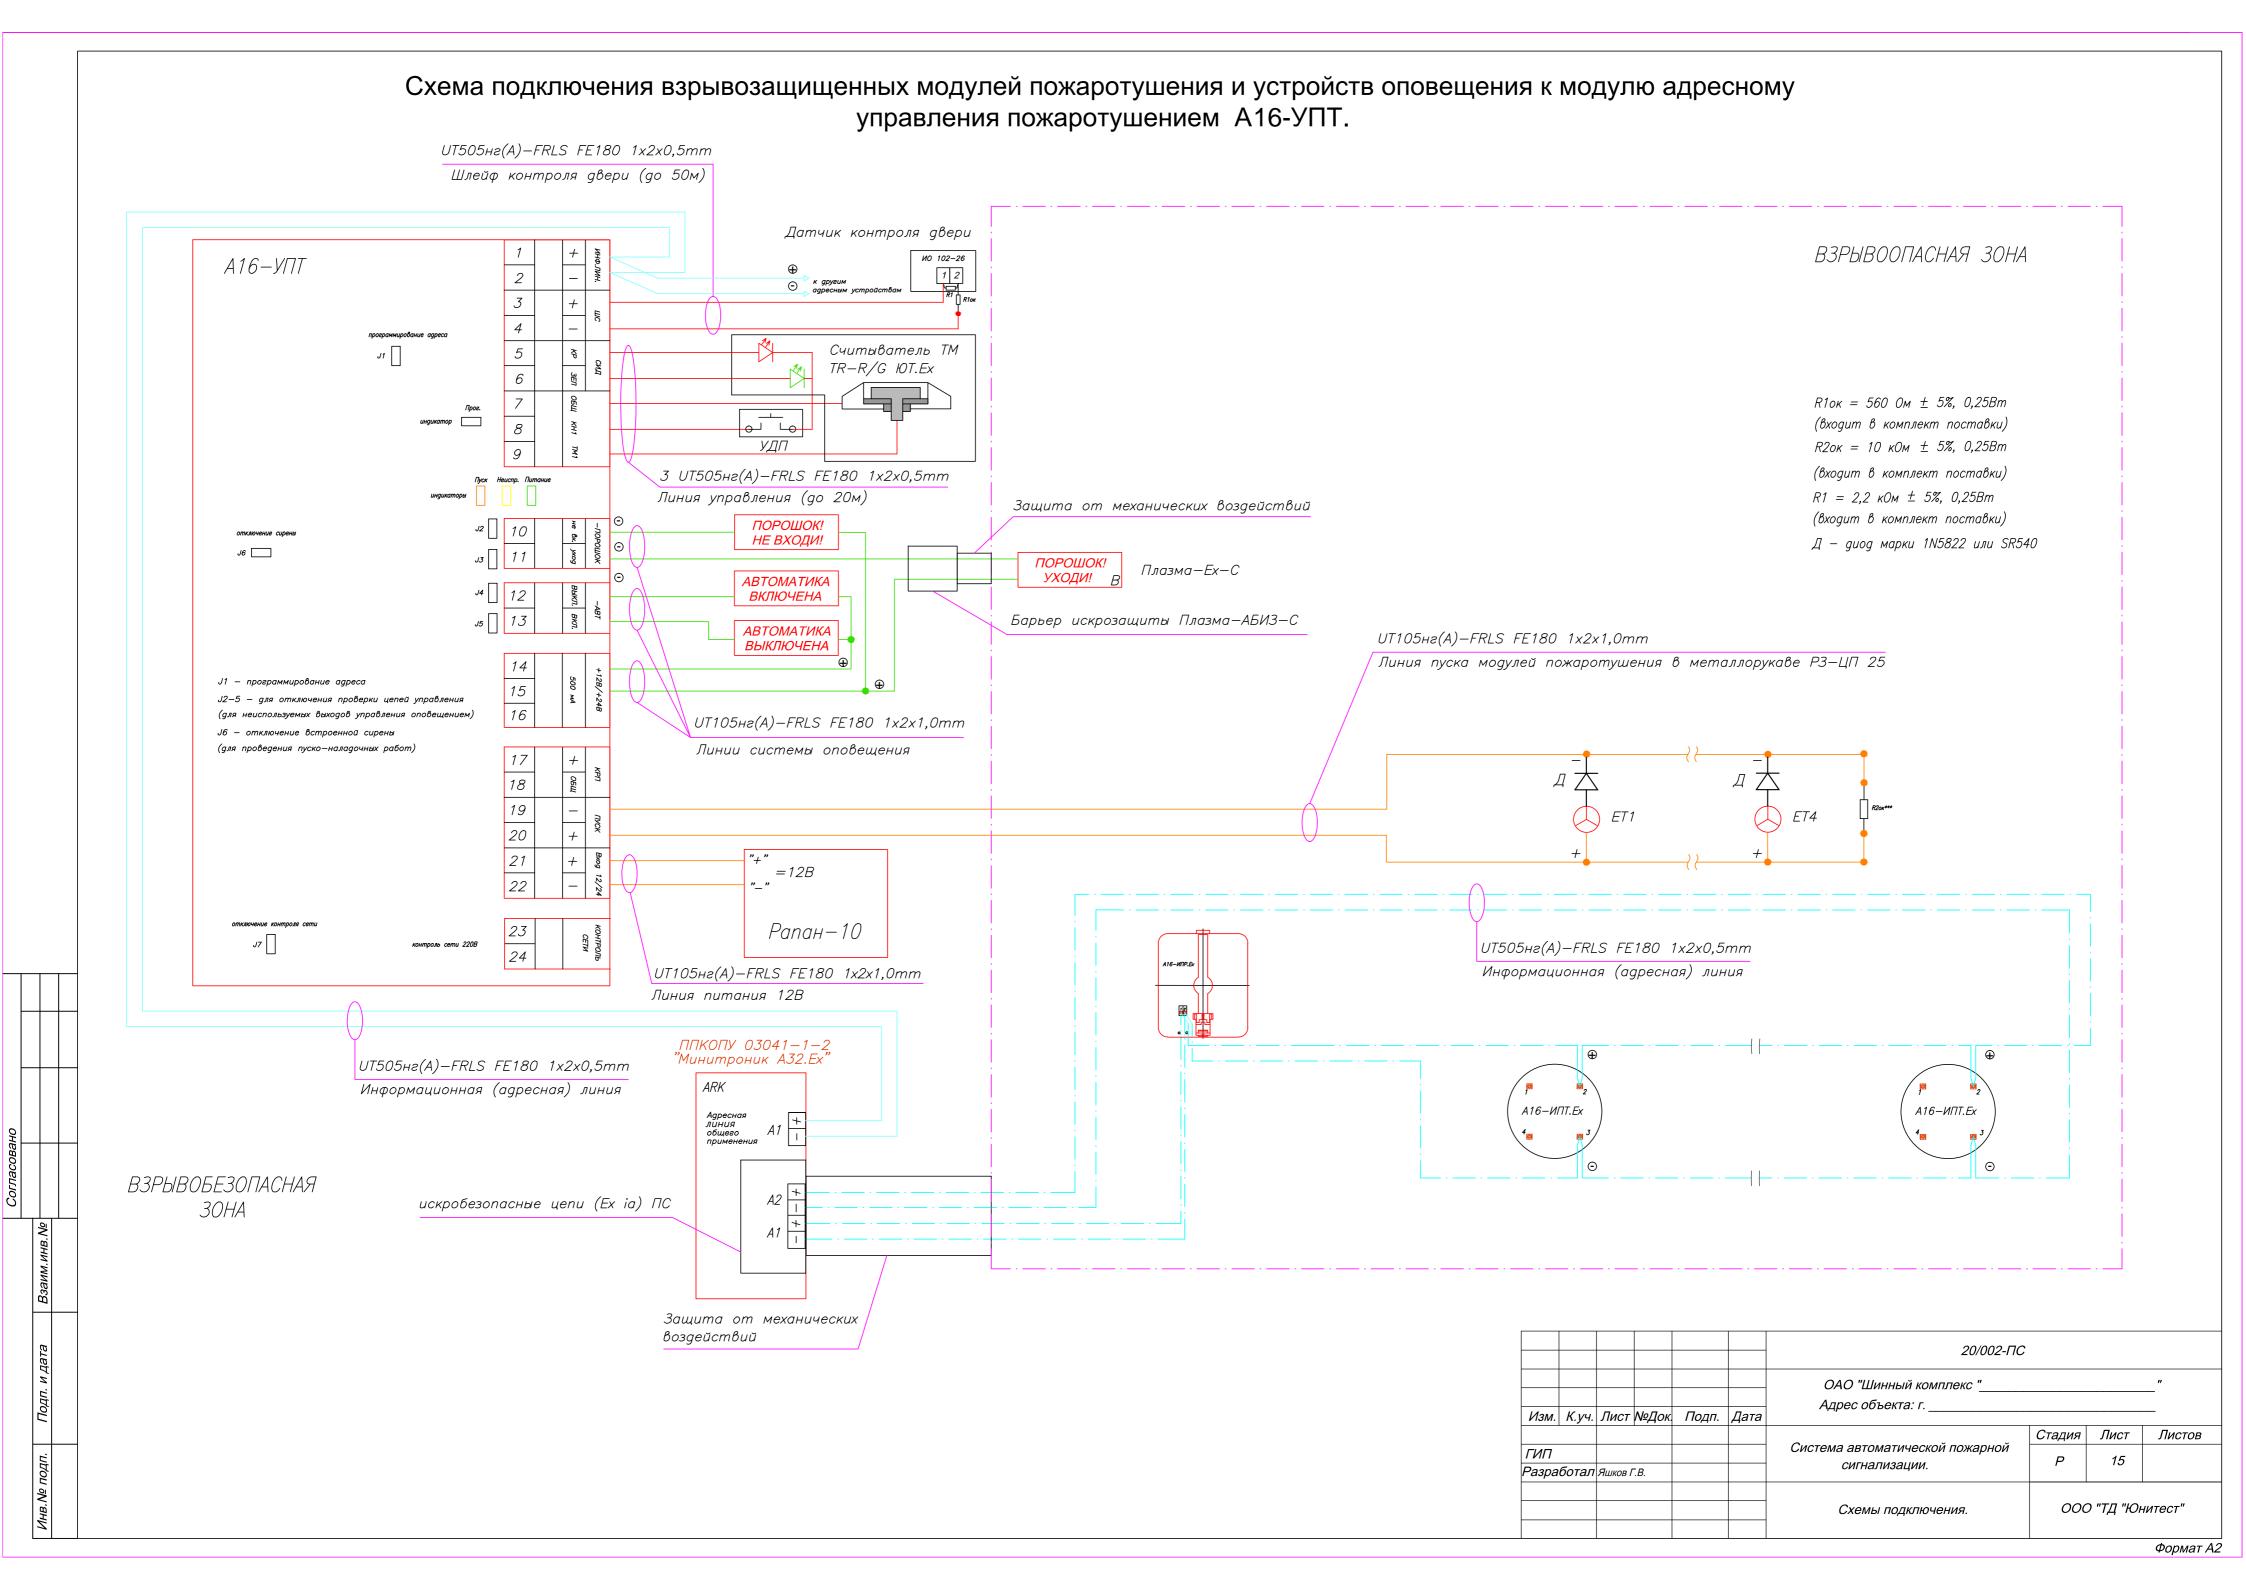


Схема подключения извещателей пламени взрывозащищенных "Спектрон-601-Ехі-М" к адресной метке A16-TK.Ex. ППКОПУ 03041-1-2 "Минитроник A32.Ex" искробезопасные цепи (Ех іа) ПС PanaH-10 ARK =12BA1 A2 A1 БАРЬЕР ИСКРОЗАЩИТЫ* + - + -Защита от механических воздействий Защита от механических воздействий UT505нг(A)-FRLS FE180 1x2x0,5mm Информационная (адресная) линия UT105нг(A)—FRLS FE180 1x2x1,0mm Линия питания 128 A16-TK.Ex UT505нг(A)-FRLS FE180 1x2x0,5mm Шлейф пожарной сигнализации** +ШС -ШСвх -ШСвых Н3 Общий HP Rдоб. +ШС -ШСвх -ШСвых Н3 Общий HP Rдоб. "НЕИСПРАВНОСТЬ" "НЕИСПРАВНОСТЬ" Согласовано "НЕИСПРАВНОСТЬ" "НЕИСПРАВНОСТЬ" Открытый Открытый Rвн=30 Ом R1 = 5.6 k/OM + 5%, 0.25BmИПЗ29/330 «Спектрон-601-Exi-M» ИП329/330 «Спектрон-601-Exi-М» * — БАРЬЕР ИСКРОЗАЩИТЫ (КОРУНД-М720) Взаим.инв. № Количество извещателей пламени определяется величиной суммарного тока и типом барьера искрозащиты. ВЗРЫВООПАСНАЯ ЗОНА ** - длина ШС не более 300 м. Подп. и дата 20/002-ΠC ОАО "Шинный комплекс "_ Адрес объекта: г. Изм. К.уч. Лист №Док. Подп. Дата Лист Листов Стадия Система автоматической пожарной ГИП Инв. № подп. Р 16 сигнализации. Разработал Яшков Г.В. ООО "ТД "Юнитест" Схемы подключения.

Расположение клемм подключения на системной плате ППКОПУ "Минитроник-A32.Ex".

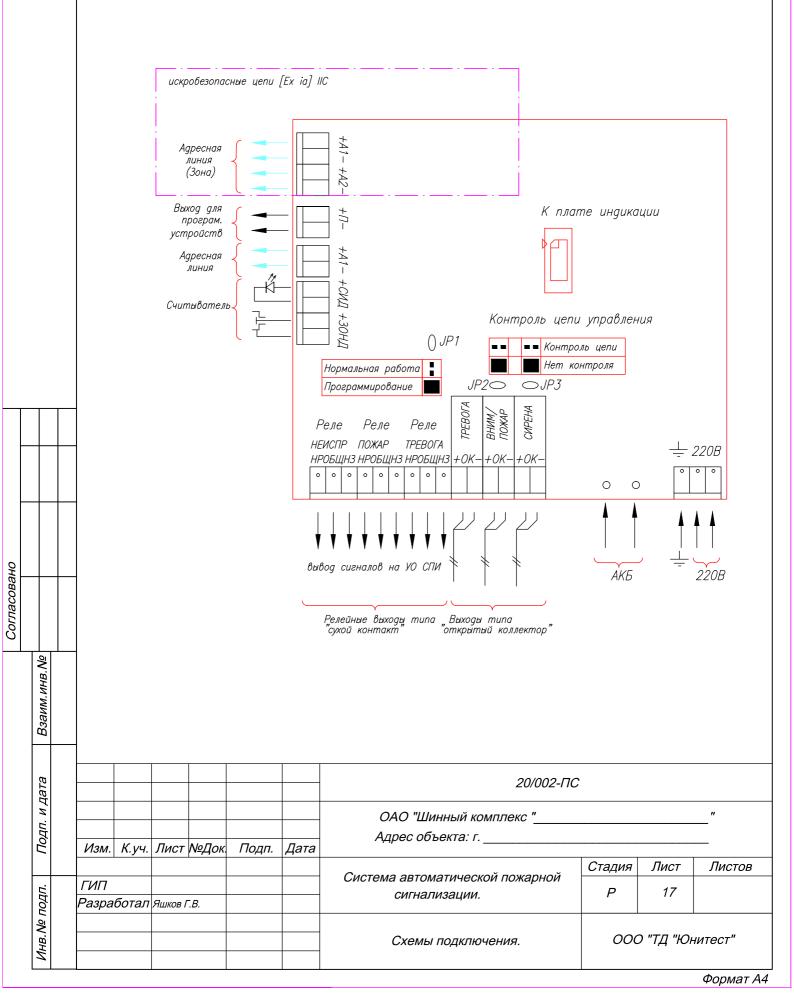

Позиция	Наименование и техническая характеристика оборудования и материалов	Tun, марка, обозначение документа, опросного листа	Поставщик, завод—изготовитель	Единица измерения	Коли— чество	Примечание	
1	2	3	4	5	6	7	
	Комплект основного оборудования						
1	Прибор приемно—контрольный пожарный и управления взрывозащищенный "Минитроник A32.Ex исп.2".	ППКОПУ 03041—1—2	000 "ТД "Юнитест" (495) 970–00–88	шт	1		
2	Аккумулятор.	AK5 12B 2,3 A4		шт	1		
3	Извещатель пожарный дымовой адресно—аналоговый оптико—электронный.	ИП212—108		шт	16		
4	Извещатель пожарный ручной адресный.	A16-ИПР		шт	2		
5	Извещатель пожарный дымовой адресно—аналоговый оптико—электронный вэрывозащищенный.	ИП212—108.Ex	//_	шт	9		
6	Извещатель пожарный ручной адресный взрывозащищенный.	A16-ИПР.Ex		шт	2		
7	Извещатель пожарный тепловой адресно—аналоговый максимально—дифференциальный взрывозащищенный.	ИП101–50.Ex		шт	15		
8	Извещатель пожарный пламени многодиапазанный ИК/УФ взрывозащищенный.	ИПЗ29/ЗЗО «Спектрон—601—Ехі—М»		шт	6		
9	Модуль порошкового пожаротушения потолочный взрывозащищенный.	МПП(p)—7—И—ГЭ—УХЛ кат. 3.1 "Гарант—7" (B3)		шт	4		
10	Модуль адресный управляющий взрывозащищенный.	A16-MAV.Ex		шт	2		
11	Модуль адресный управляющий.	A16—MAV		шт	1		
12	Модуль адресный управления пожаротушением.	А16—УПТ		шт	3		
13	Модуль адресный управляющий.	А16—УОП	<i>//</i>	шт	1		
14	Метка адресная взрывозащищенная.	A16—TK.Ex	//	шт	2		
15	Извещатель магнито—контактный.	ИО102-26	//_	шт	1		
16	Считыватель "Touch Memory".	TR-R/G IOT	//	шт	1		
17	Извещатель пожарный ручной с крышкой.	ИПР-Кск (ИОПР 513/101-1)		шт	1		
18	Блок резервированного электропитания.	Panaн—10		шт	3		
19	Аккумулятор.	AKБ 12B, 1,2Aч		шт	3		
20	Оповещатель пожарный свето—звуковой взрывозащищенный (табло "Выход").	ПЛАЗМА—Ехі—СЗ		шт	1		
21	Оповещатель пожарный свето—звуковой (табло "Выход").	Сфера—Премиум ЗУ, 12В		шт	2		
22	Дuog.	КД510	//	шт	2		
		Изм. К.уч. Лист №Док, Подп. Дата	ОАО "Шинный кол Адрес объекта: г			"	
		ГИП Разработал Яшков Г.В.	Система автоматическо сигнализации.		Р	Лист Листо 1 2)B
			Спецификация обору	удования	000	"ТД "Юнитест"	

Формат АЗ

Позиция	Наименование и техническая характеристика оборудования и материалов	Тип, марка, обозначение документа, опросного листа	Поставщик, завод—изготовитель	Единица измерения	Коли— чество	Примечание
1	2	3	4	5	6	7
23	Оповещатель пожарный световой взрывозащищенный (табло "Порошок не входи").	ПЛАЗМА—Ехі—С		шт	1	
24	Оповещатель пожарный световой (табло "Автоматика включена/выключена", "Порошок не входи").	Сфера—Премиум 12В		шт	3	
25	Барьер искрозащиты.	Корунд М720		шт	1	
26	Барьер искрозащиты.	Плазма – АБИЗ – СЗ		шт	1	
27	Барьер искрозащиты.	Плазма—АБИЗ—С		шт	1	
28	Коробка соединительная.	KC-4		шт	30	
	Кабель, трубы и фасонные изделия					
29	Кабель	UT505нe(A)—FRLS FE180 1x2x0,5 mm		м	400	
30	Кабель	UT505нг(A)—FRLS FE180 1x2x0,8 mm		М	100	
31	Кабель	UT105нe(A)—FRLS FE180 1x2x1,0mm		М	200	
32	Кабель	UTS201нг(A)—FRLS FE180 3x1,5 mm		М	20	
33	Кабель—канал MEX (25x16)	77007		М	200	
34	Металлорукав	Р3-ЦП 25		М	630	
35	Крепеж для металлорукава	Ду=25 мм		шт	1260	
36	Труба стальная электросварная 25 мм	ΓΟCT 10794	//_	М	1	
37	Автоматический выключатель	ИЭК ВА 47—29 6A		шт	4	
38	Саморез			шт	1800	
39	Дюбель			шт	1800	
		Изм. К.уч. Лист N Док. Подп. Дат	a	20/002-ПС.С		Лист 2