
					ВЕДС	ОМОСТ	ГЬ РА	БОЧИХ ЧЕРТЕЖЕЙ ОСНОВНОГО) КОМГ	ІЛЕКТА	N				
				Ли	ист			Наименование		Примечани					
			1-13 14-16 17				Общие да	ные							
							словно -	графические обозначения							
							хема стр	иктурная. Передача сигналов на ОДС и пульт 01							
				18	3	С	хема стр	/ктурная. Секция 1							
				19)	С	хема стру	/ктурная. Секция 2							
				20)	П	лан сети	системы АПС техподполья							
				21		П	лан сети	системы АПС 1-го этажа							
				22	2	П	План сети системы АПС 2-го (типового этажа) План сети системы АПС. Технический этаж.								
				23	3	П									
				24	1	П	План сети системы АПС. План машинных помещений								
				25	5	С	Схема расположения оборудования и приборов системы АПС								
		_		26	5-31	С	хемы под	ключения ППКОПУ "Юнитроник 496М"							
HO:															
сова															
Согласовано:															
\subseteq															
	дата Взам.инв.N														
									-CC	.АПС					
	Подп.и дата	N N N N N N N N N N													
	юдл.	Система автоматической пожарной сигнализации 2-х секционного							Лист 1	Листов					
	Инв. И подл.			З терет	- *************************************			Общие данные		000 ТД "	ЮНИТЕСТ"				
	Ш			1					ФОРМАТ-А4						


ФОРМАТ-А4


				Ν Π/	П			Наи	менование	Обо	значение	N
				1	ппкс	ПУ "Юнитј	оник 49	96M".			■ ARK	
				2	Вынос	ной пульт у	правлен	инОни	итроник ВПУ".	<u></u>	■ ВПУ	
				3	Инфор	мационное	табло "И	ИТ-1".		ı	ИТ-1	
				4	Извещ "ИП21	атель пожар 2-90 (ОДИН	ный ды I ДОМА	мовой с « л-2)".	системой самотестирования	ß	I BTH	
				5	Извещ	атель пожар	ный ды	мовой ав	втономный "ИП212-189А".	这	1 BTH	
				6	Извещ	атель пожар	1	1 BTM				
				7	Извещ	атель пожар	ный ды	імовой ад	дресно-аналоговый "ИП212-108 МАКС".	ß	BTHA	
				8	Метка	адресная "М	ИАКС-Т	TC".		MA	кс-тс АМ	
				9	Метка	Метка адресная "МАКС-ТК".						
				10	Модул	ь адресный	"МАКС	С-У".		MA	кс-у МА	
				11	Модул	ь адресный	"МАКС	С-УРП".		MAK	С-УРП МА	
				12	Модул	ь адресный	"МАКС	С-УОП".		MAK	с-уоп МА	
-				13	Модул	ь адресный	"МАКС	:-УОП-В'	".	МАКС	с-уоп-в МА	
				14	Кнопка	а дистанцио	нного пу	уска дым	иоудаления "УДП-И"(Пуск ДУ).	I	□ BTM	
но:				15		а дистанцио И"(Пуск нас		уска про	тивопожарного водопровода	I	• BTM	
Согласовано:				16	Размы	катель лини	и "РЛ-1"	".			РЛ-1	
Согл				17	Размы	катель лини	и (с инді	икацией	КЗ) "РЛ-2".		РЛ-2	
				18	Блок р	езервирован	ного эле	ектропит	тания "БРП-24-5/26-40".	1	– + GB	
				19	Оповел	щатель звук	овой "М	1аяк-24-3	BM".		◄ BIAS	
	<u> </u>			20	Оповет	цатель свето	овой (таб	бло "Вых	ход") "Топаз-24".	B	BIAL	
	Boow min N	NHB.IN		21	Устрой	йство оконеч	ное.				⊒zc	
	Book	БЗАМ.		22	Модул	ь локальной	сети "Е	ETHERNI	ET U-2".	1	U-2	
	Подп.и дата							1		CC	.АПС	
										- cc	.AHC	
	Пош	110/11	Изм. Кол.уч.	Лист	N докум.	Подпись	Дата					
			ГИП	Яшков			10.17	Система	а автоматической пожарной сигнализации 2-х секционного	Стадия	Лист	Листов
		0401.	Разработал Проверил	Максил Очерет			10.17 10.17		а автома и ческой пожарной сигнализации 2-х секционного ного жилого дома со встроенными нежилыми помещениями	P	14	
	Итр М под	MHB.IN II	проверия	О-терет	CHRU			3	Условно - графические обозначения		000 ТД "1	ЮНИТЕСТ"
	L			<u> </u>				I			ФОРМАТ-А	


			·				
				Ν п/п	Наименование	Обозначение	
				23	Адаптер CID.	CID	
				24	Коробка коммутационная для 3х2 проводов "КС-3".	○ XD	
				25	выносной считыватель ключей Touch Memory "TR-R/G ЮТ"	⊙ TM	
				26	Кабель адресной линии UT505(нг)A-FRLS FE180 1x2x0,5mm. Кабель линии связи RS-485 UT505(нг)A-FRLS FE180 1x2x0,5mm.		
				27	Кабель ШС UT505(нг)A-FRLS FE180 1x2x0,5mm.		
				28	Кабель линий оповещения UT505(нг)A-FRLS FE180 1x2x1,0mm.		
				<i>29 30</i>	Кабель линий питания =12/24B UT505(нг)A-FRLS FE180 1x2x1,0mm.		
					Силовой кабель ~220B UTS201(нг)A-FRLS FE180 3x1,5 мм2.		
				31	Кабельный стояк.	يعم	
				32	Клапан компенсации дымоудаления.	пд	
				33	Клапан дымоудаления.	ДУ	
	T			34	Шкаф управления лифтом.	шул	
				35	Шкаф управления адресный вентилятором дымоудаления "ШУП 5.5".	ВД ШУП 5.5	
				36	Шкаф управления адресный вентилятором подпора "ШУП 5.5.	пд шуп 5.5	
:0Н1				37	Бокс "ОЗР-4".	¥ } } }	
Согласовано:				38	Замок электромагнитный.		
Cor		_		39	Шкаф пожарного крана.	шпк	
				40	Оповещатель комбинированный свето-звуковой (табло "Пожар") "КОП-24С".	Noxop BIALS	
				41	Шкаф металлический с монтажной платой 500х400х150мм ЩМП-2-1.	ЩМП	
		<u> </u>		42	Персональный компьютер с ПО "Мониторинг".		
	Взам.инв. N			43	Шкаф управления насосами противопожарного водопровода.	ШУПН	
	B3a				Коробка распаечная 60х60х30мм 5 клемм 6кв.мм ІР40 "КРК2701".		
	ra				Объектовая станция РСПИ ПАК "Стрелец-Мониторинг".	oc	
	Подп.и дата						
	Подл		ļ.,.	.			
	Инв. N подл.				Условно - графические обозна	чения	Лист 15
			Изм. К	ол. Ли	ст N°док Подп. Дата	Формат А4	13


		1								
							Наприм - для ад АМ1.2, АМ - бу 1 - номе 2 - поря ВТН1.2 ВТН - б 1 - номе 2 - поря в ШС ко 3 - поря ВІАS - б 1 - номе 2 - поря к которо	ер: ресных где уквенны р адре- дковый вещате З, где уквенно р адре- дковый оторого дковый овеща: 2.3, где буквен р адре-	ный код дымового пожарного извещателя сной линии ППКОПУ й номер адресного устройства (МАКС-ТС) о подключен извещатель й номер извещателя в ШС	
Согласовано:										
Cor										
	Взам.инв.N	1								
	Подп.и дата									
	подл.									
	Инв. И подл.								Условно - графические обозначения	Лист 16
	Ш		Изм.	Кол.	Лист	№док	Подп.	Дата	Формат А4	10

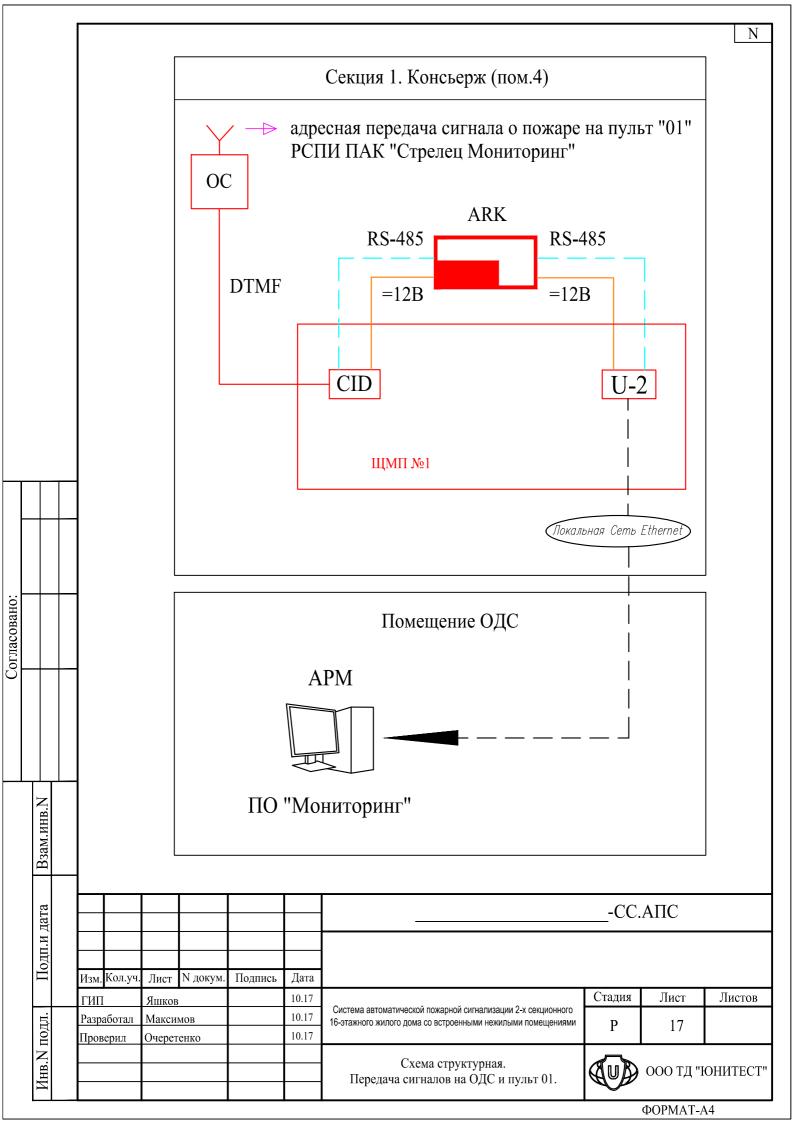


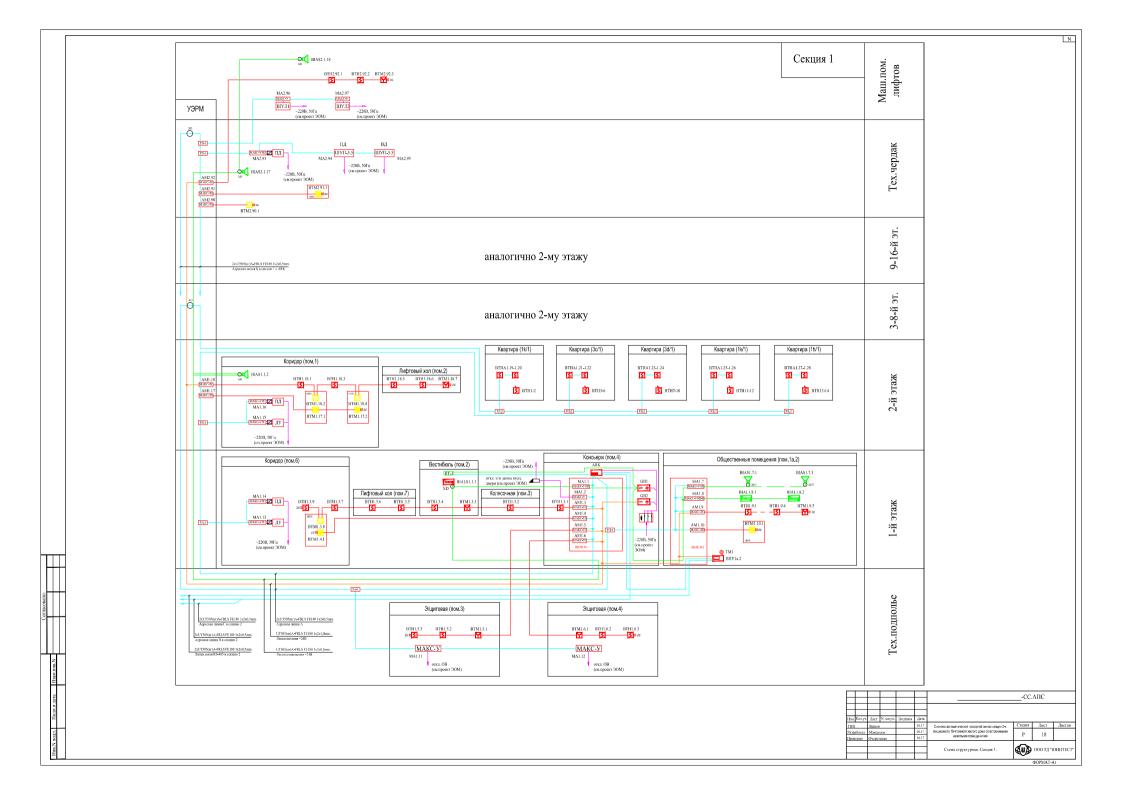


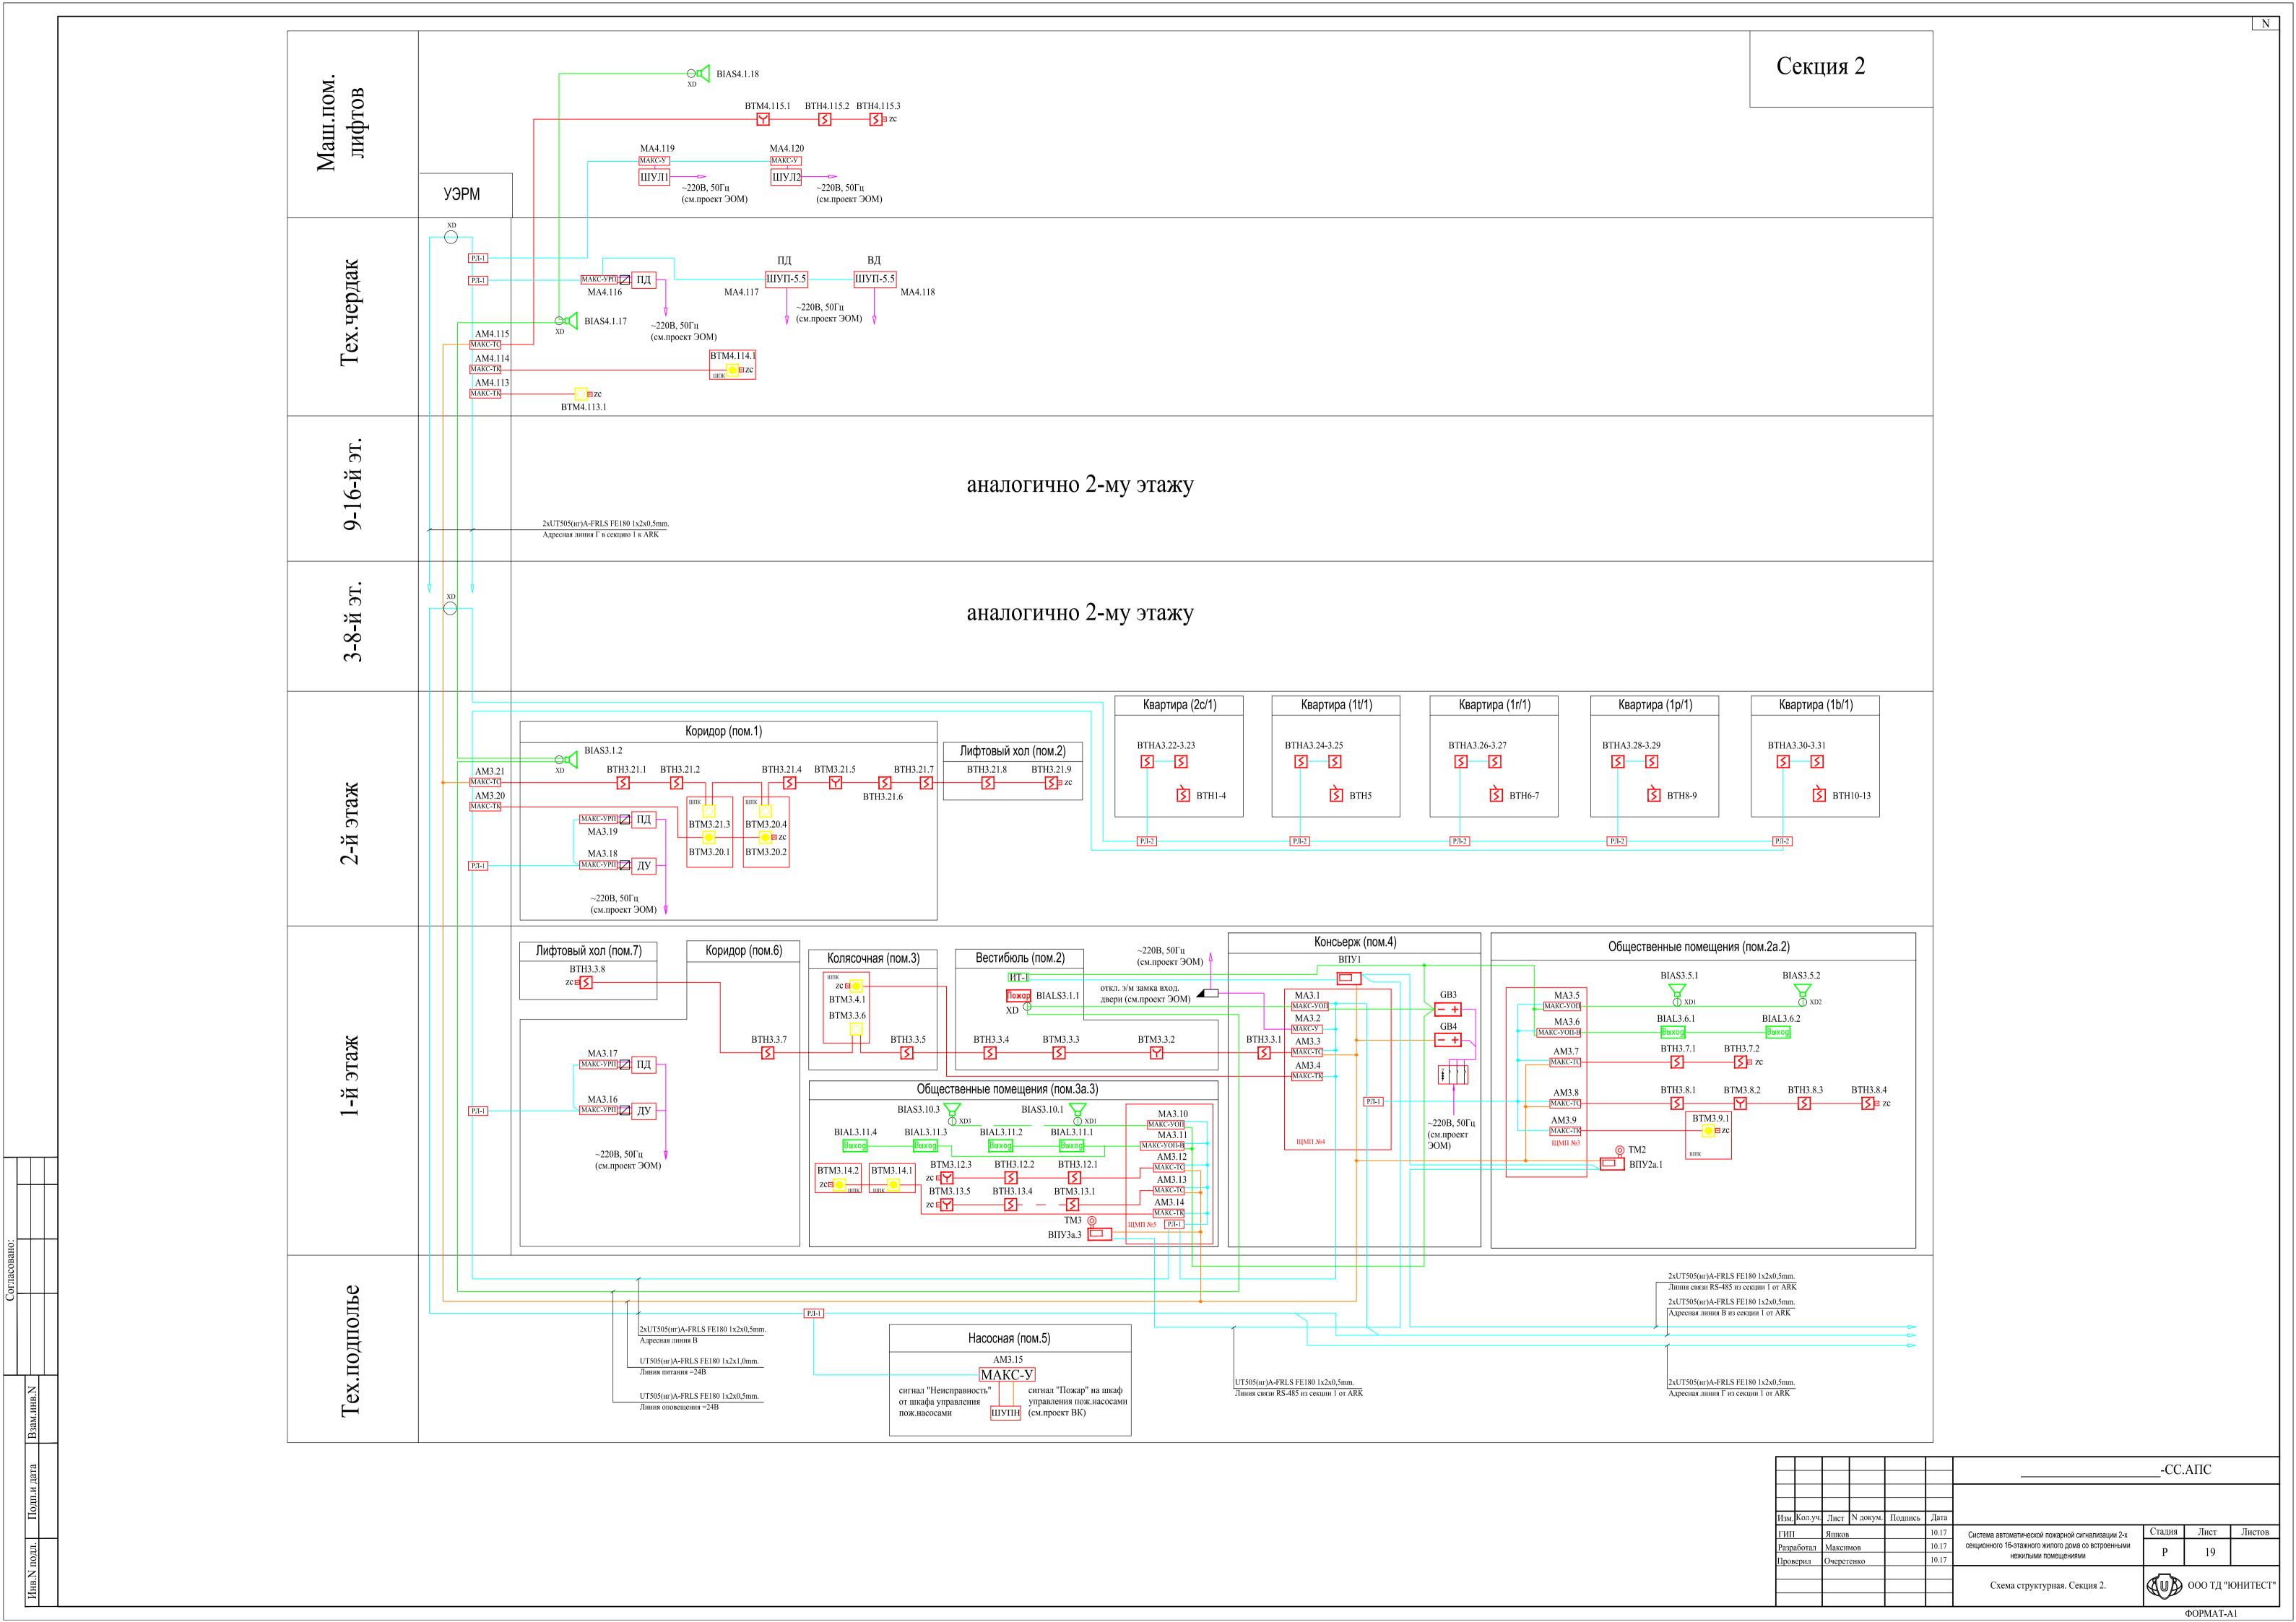

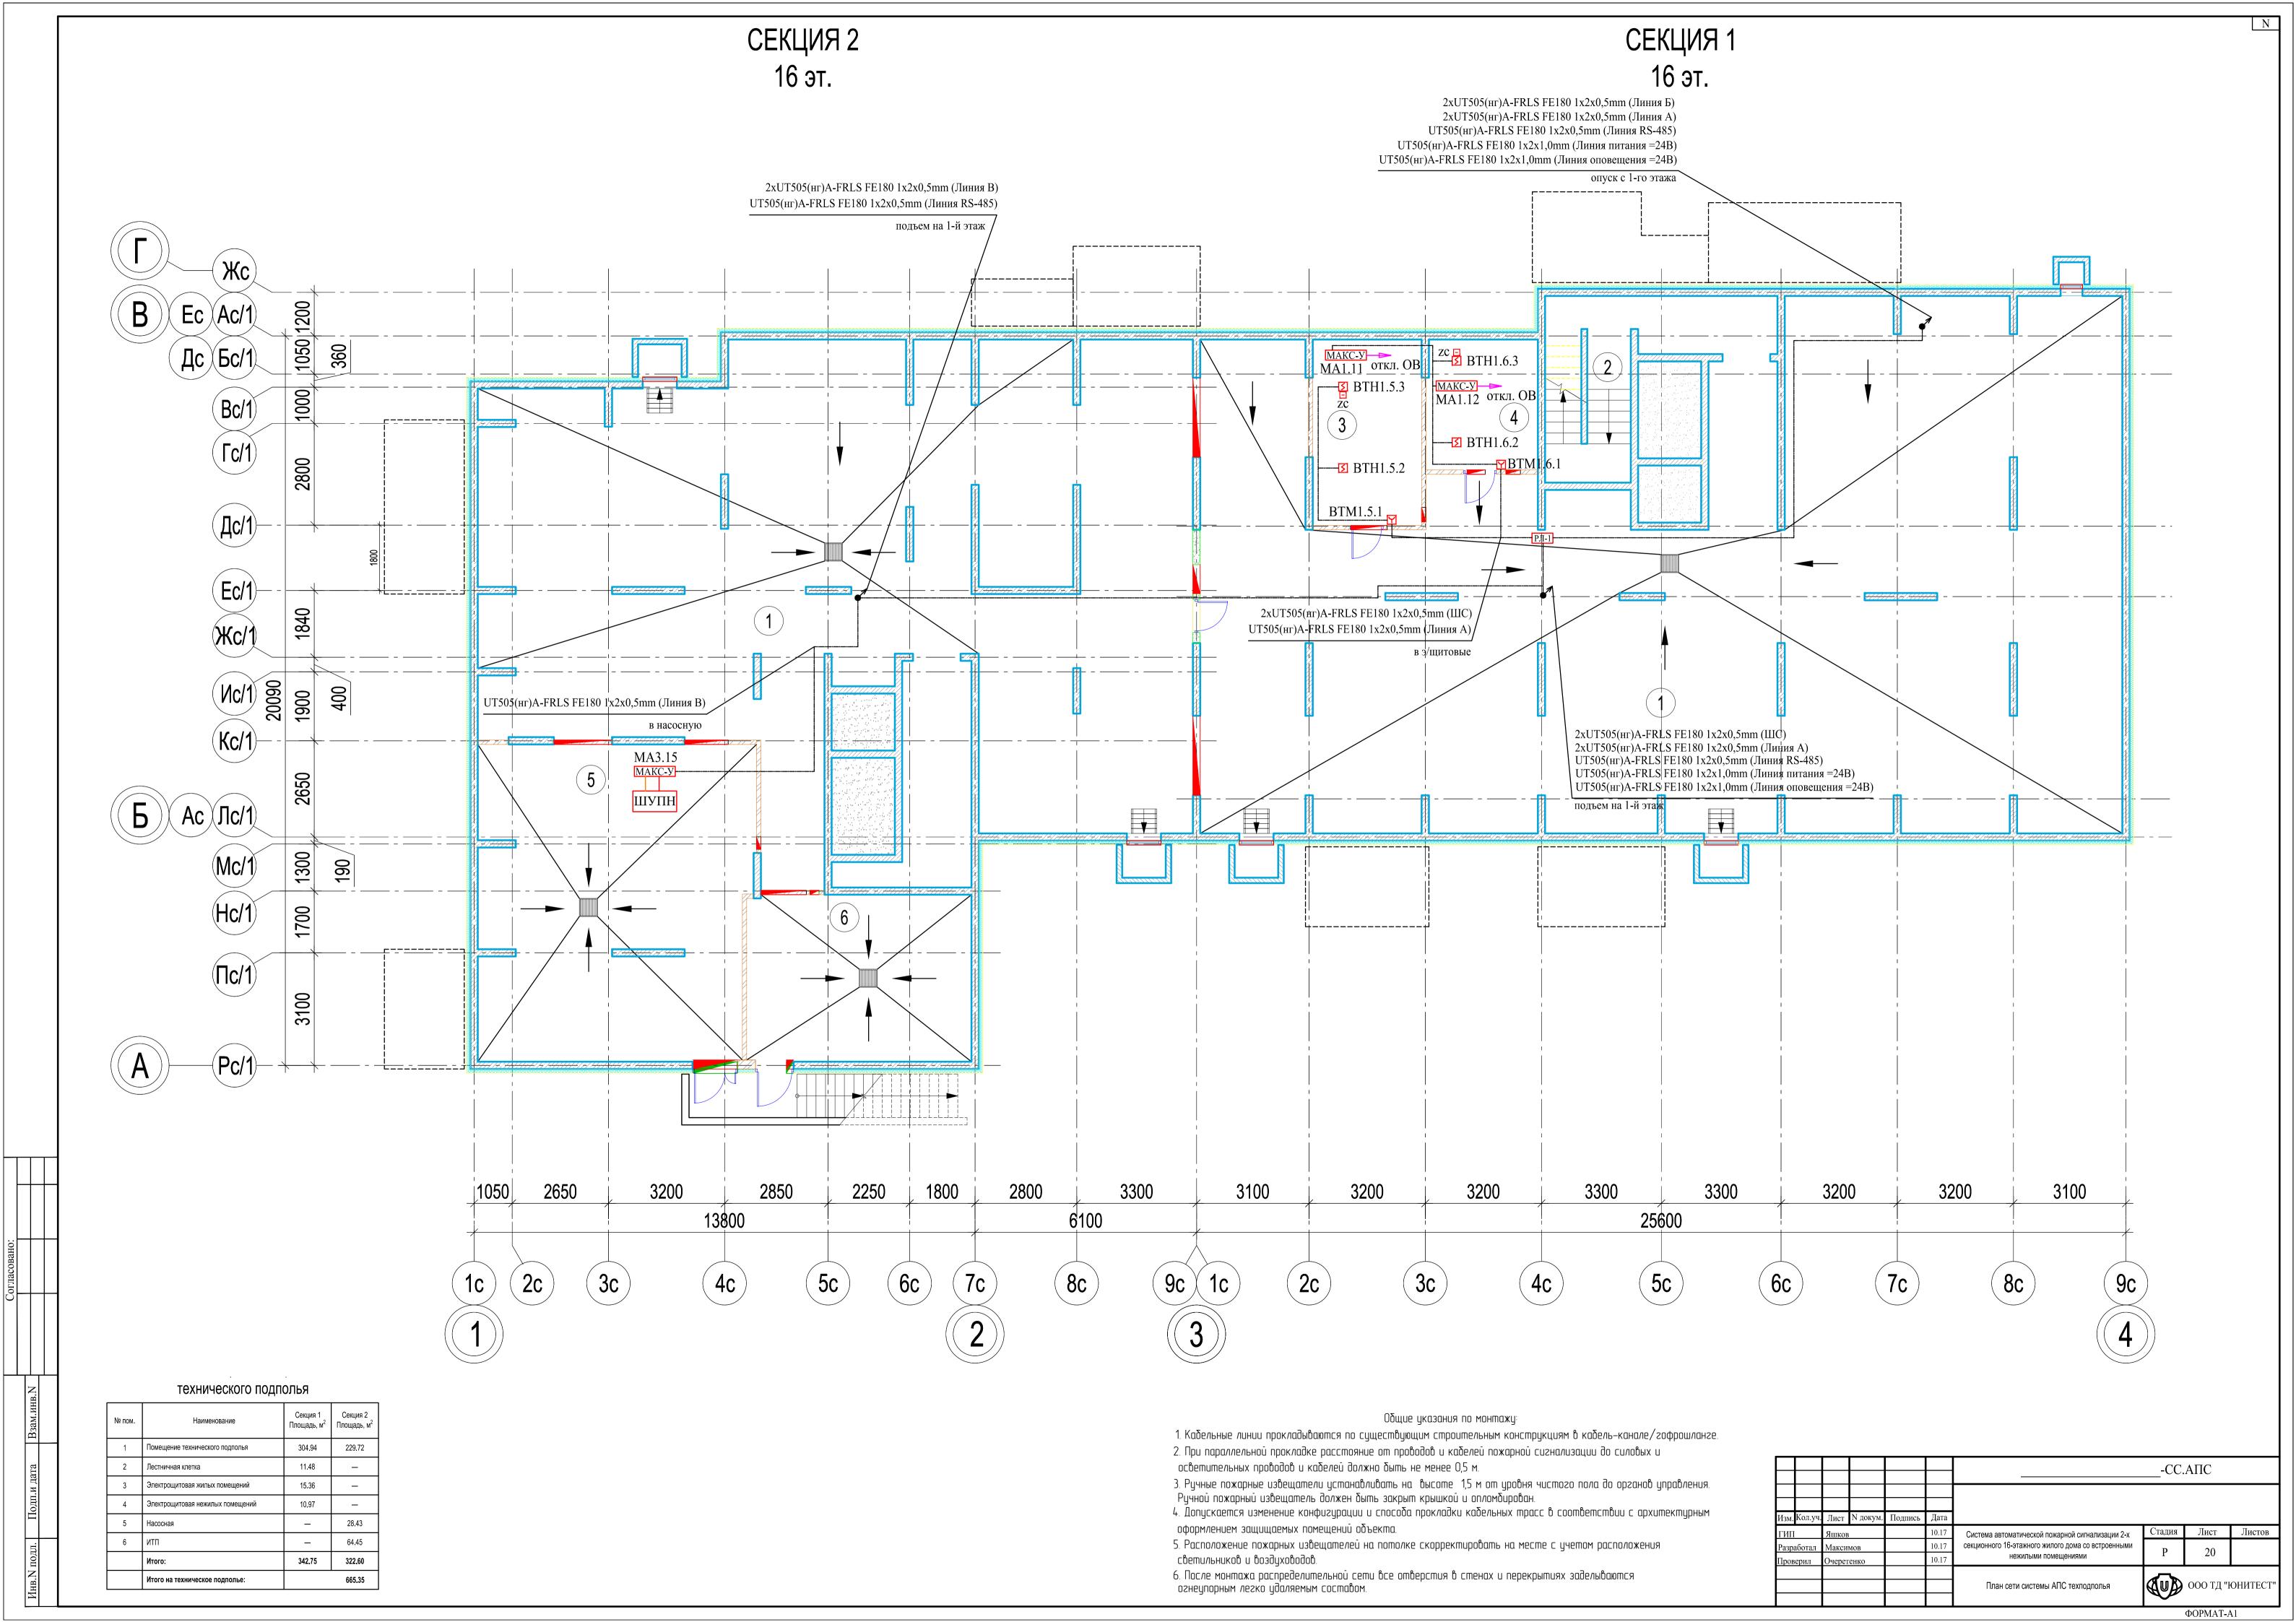

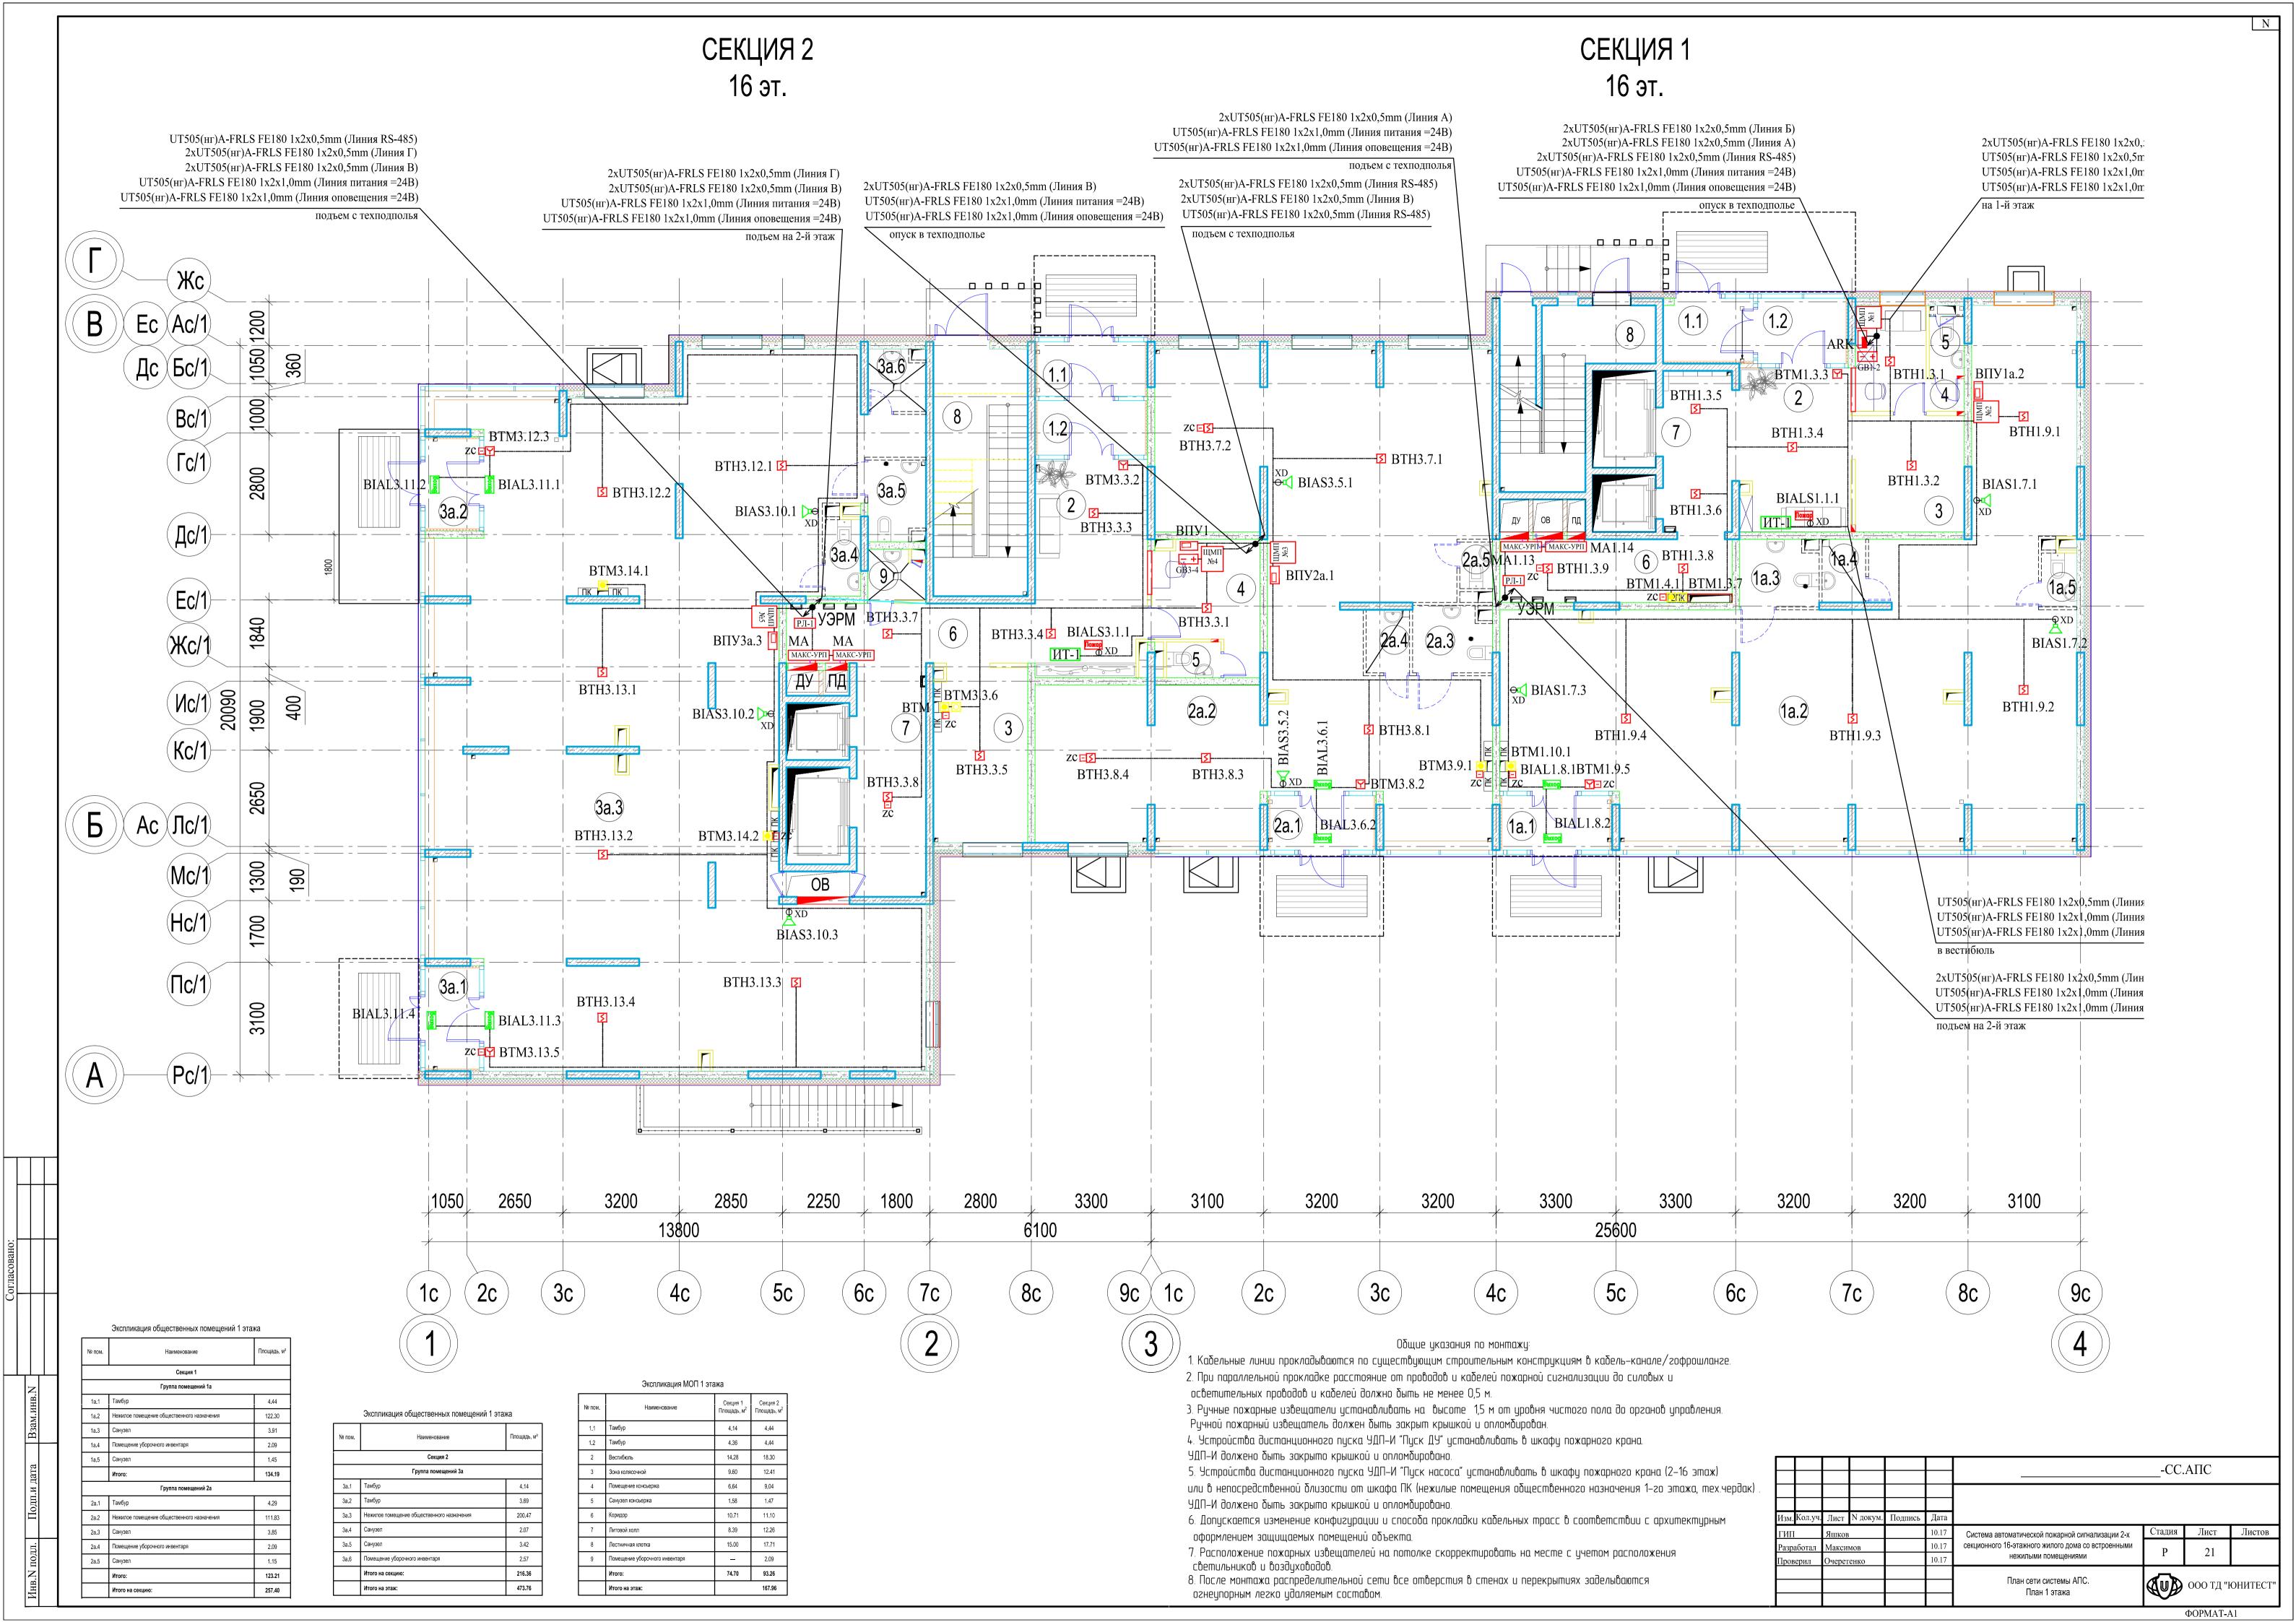


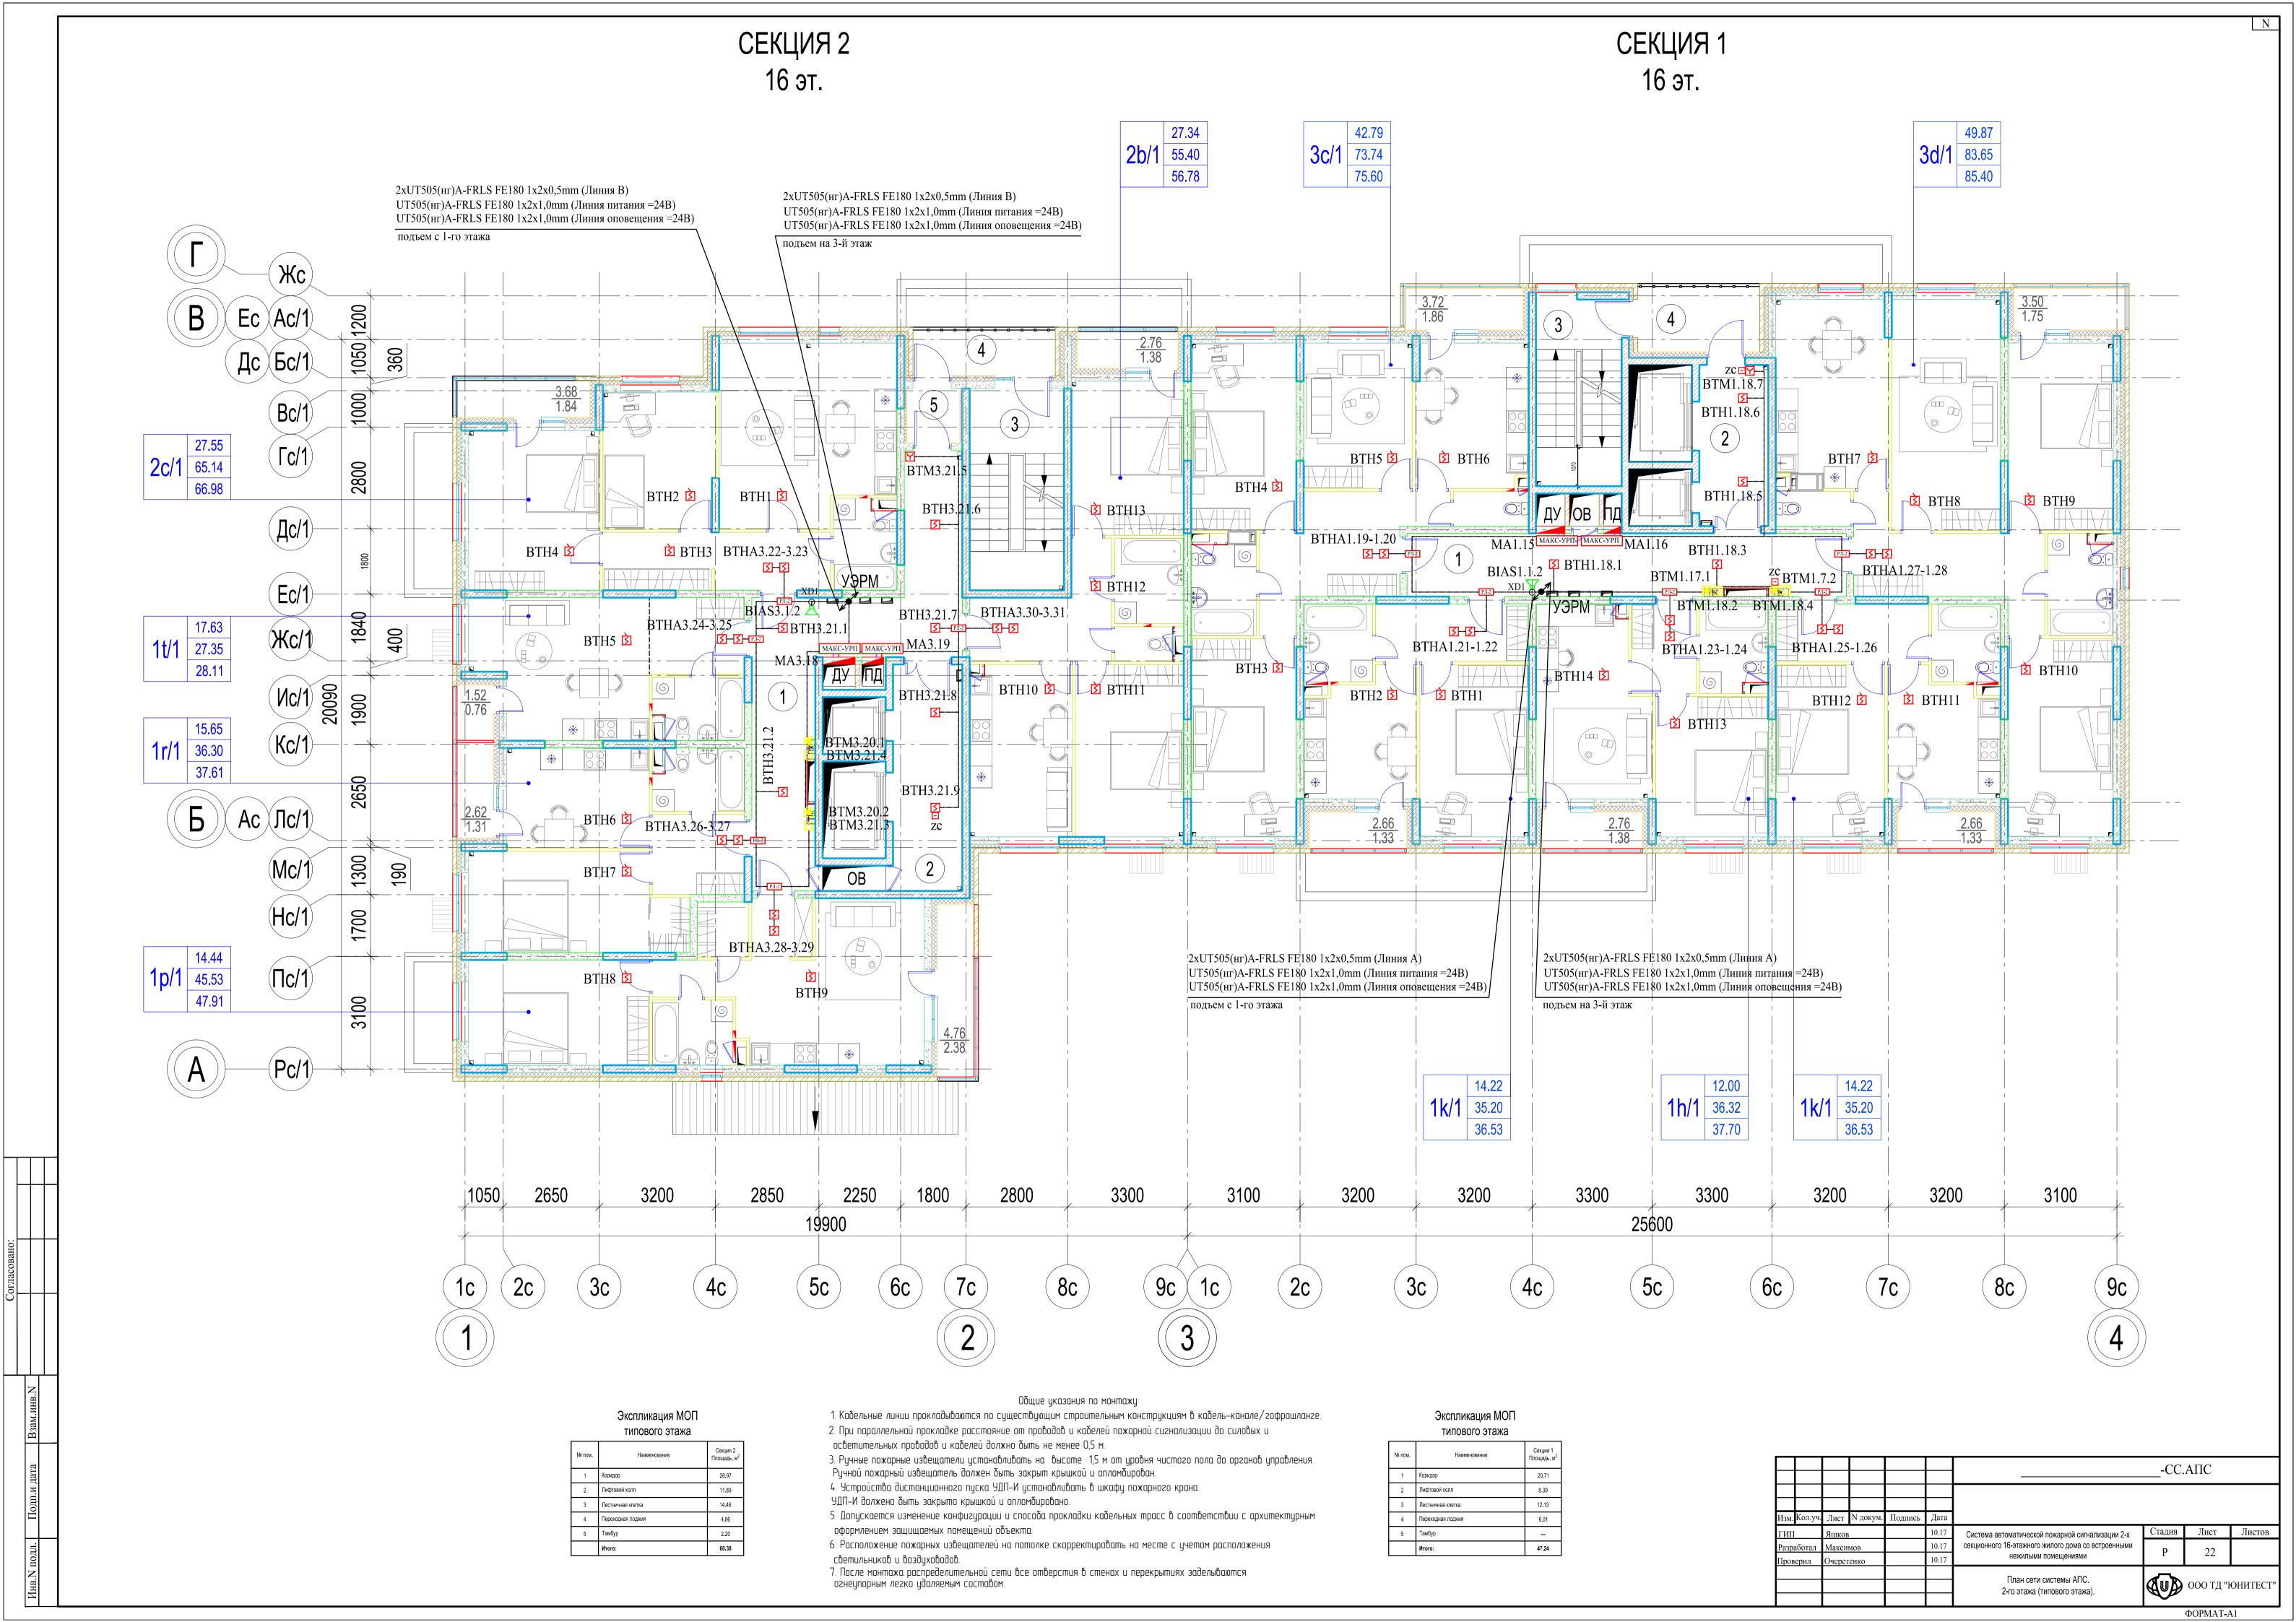


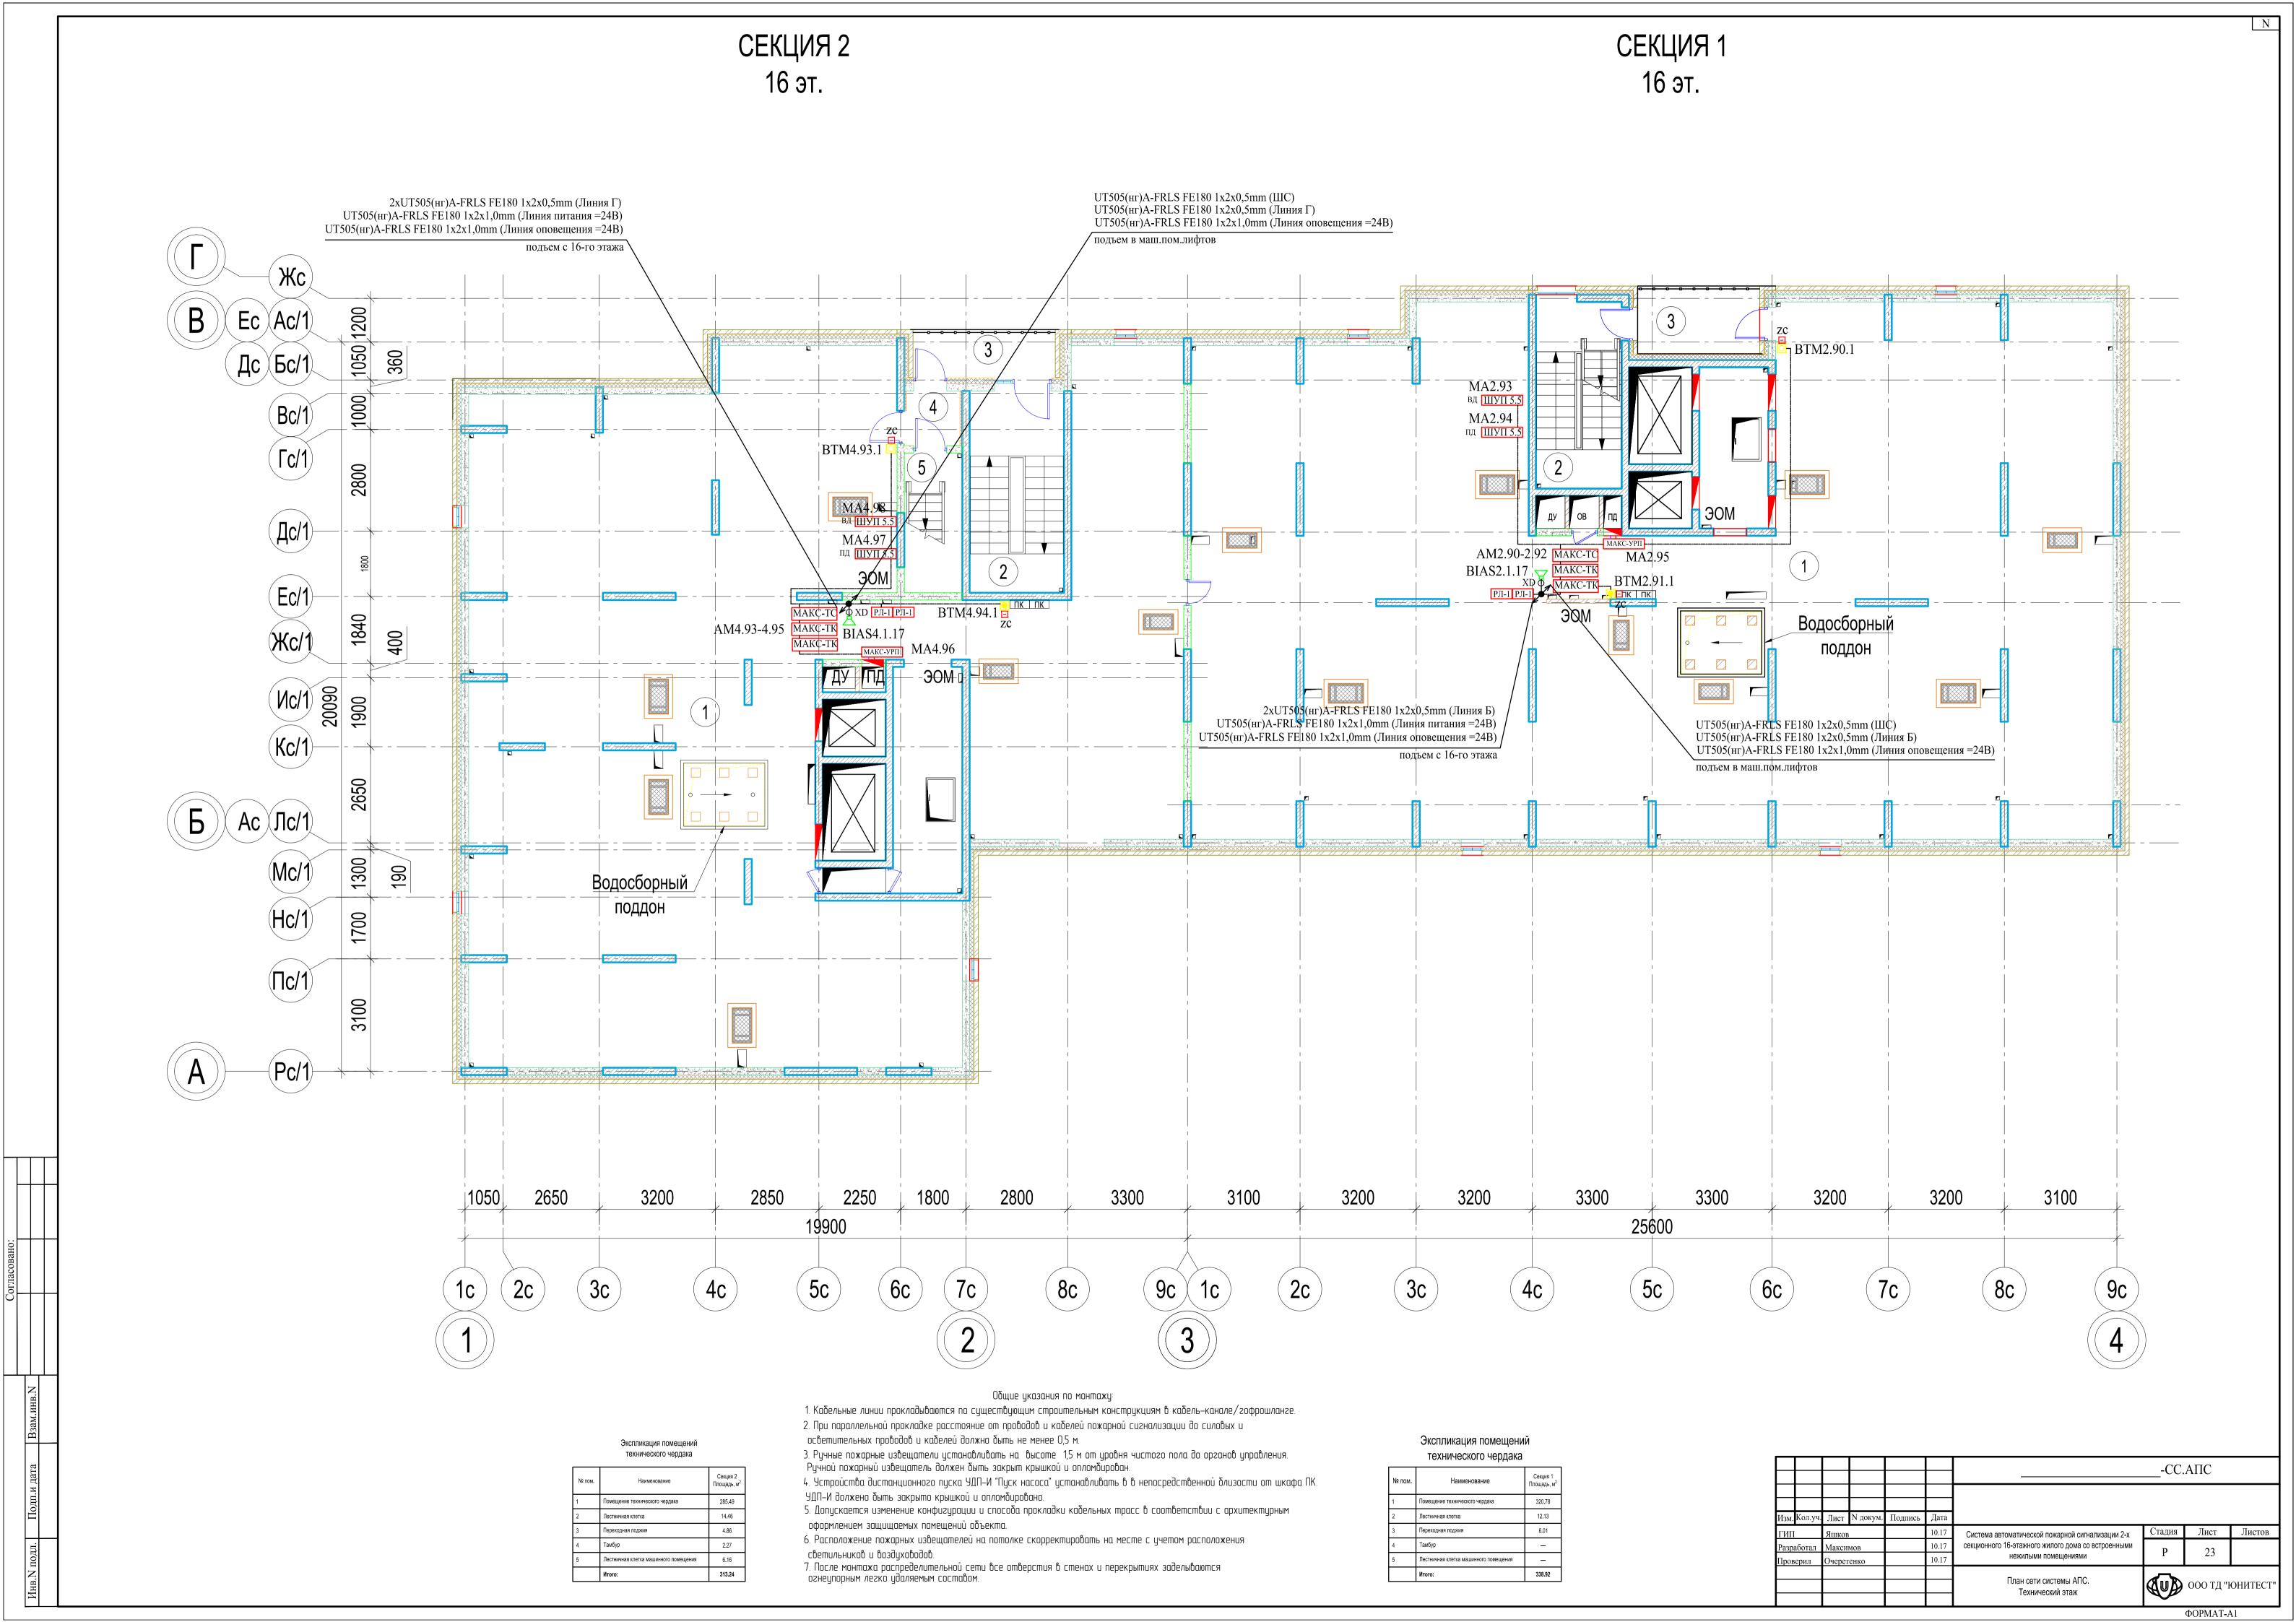

СЕКЦИЯ 2 16 эт.

СЕКЦИЯ 1 16 эт.

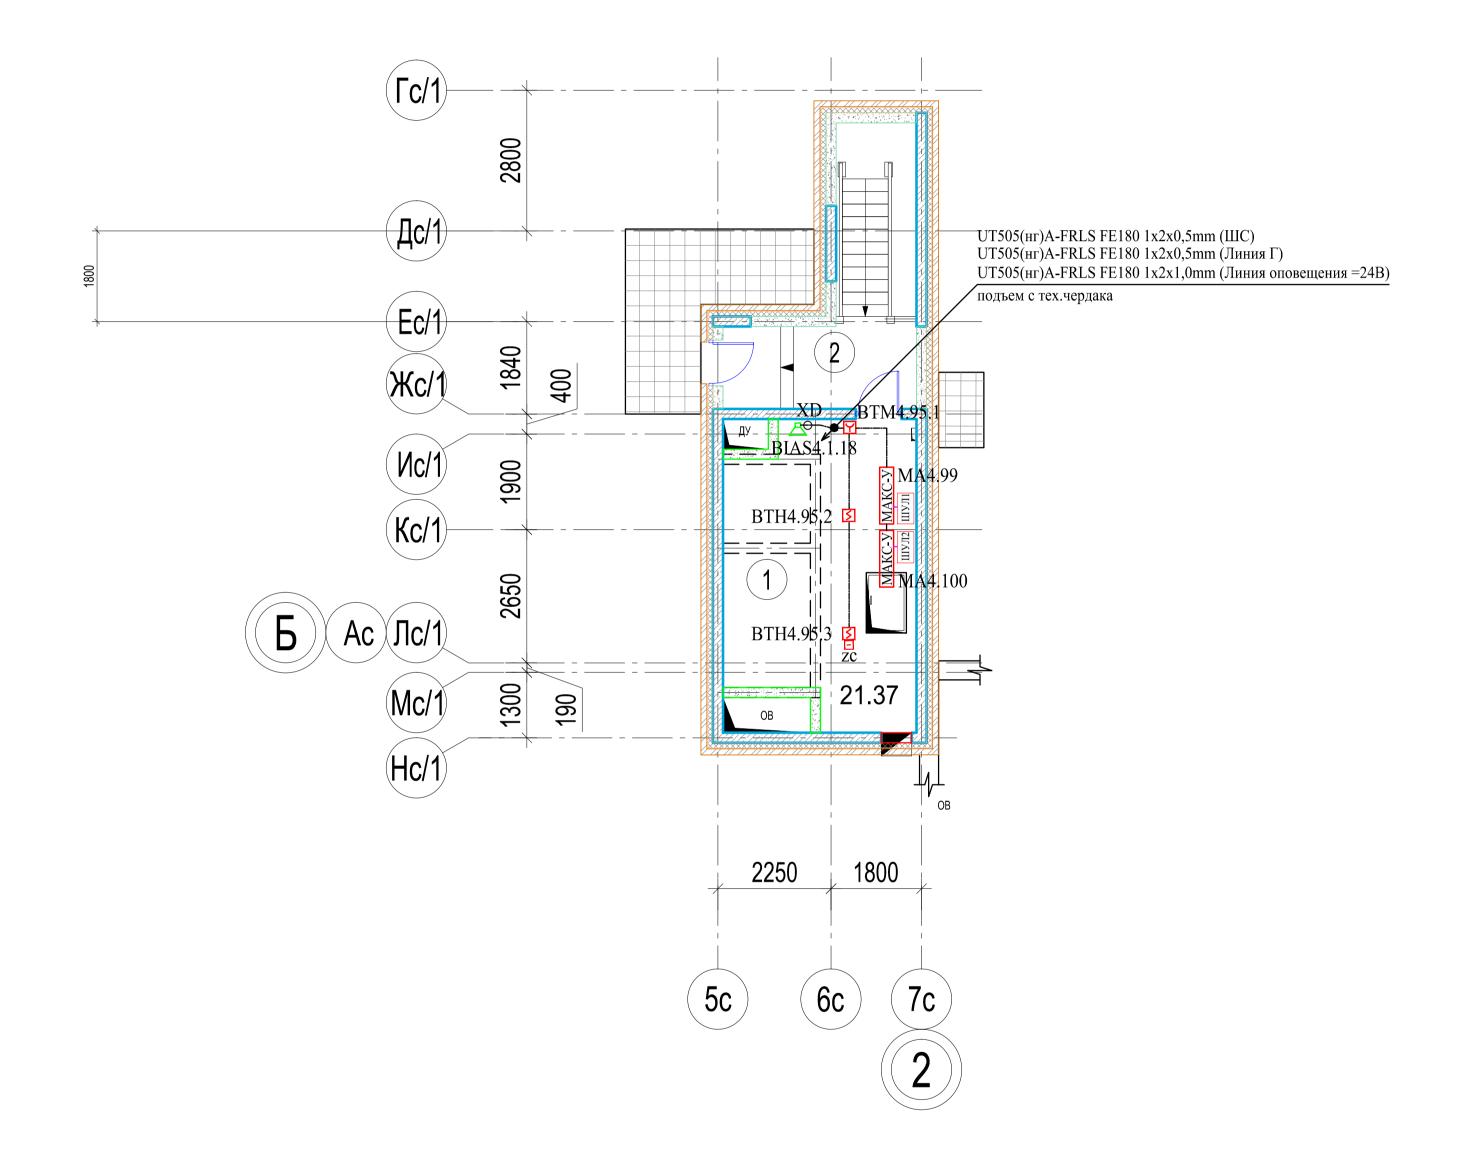

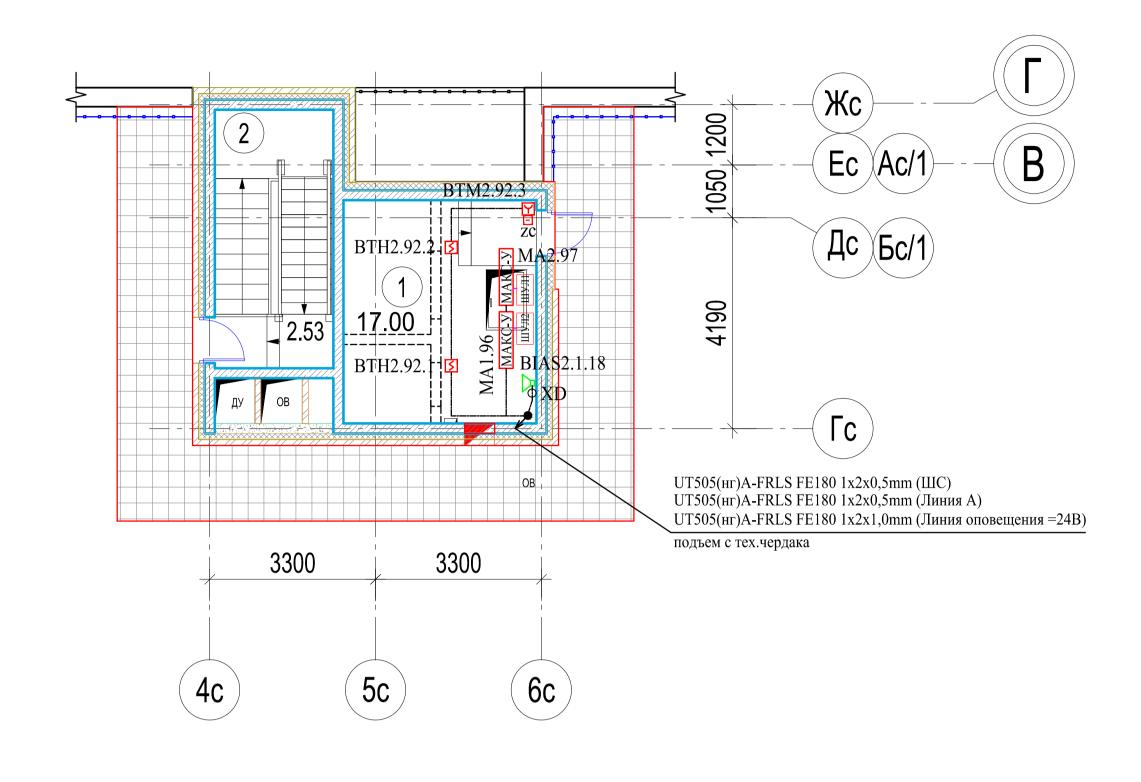

Экспликация машинного помещения

№ пом.	Наименование	Секция 2 Площадь, м ²
1	Машинное помещение	17.00
2	Лестничная клетка	2.53
	Итого:	19.53

Экспликация машинного помещения


	Итого:	28.00
2	Лестничная клетка	6.63
1	Машинное помещение	21.37
№ пом.	Наименование	Секция 1 Площадь, м ²


Общие указания по монтажу:


- 1. Кабельные линии прокладываются по существующим строительным конструкциям в кабель-канале/гофрошланге.
- 2. При параллельной прокладке расстояние от проводов и кабелей пожарной сигнализации до силовых и
- осветительных проводов и кабелей должно быть не менее 0,5 м.
- 3. Ручные пожарные извещатели устанавливать на высоте 1,5 м от уровня чистого пола до органов управления. Ручной пожарный извещатель должен быть закрыт крышкой и опломбирован. 4. Допускается изменение конфигурации и способа прокладки кабельных трасс в соответствии с архитектурным


- оформлением защищаемых помещений объекта. 5. Расположение пожарных извещателей на потолке скорректировать на месте с учетом расположения
- светильников и воздуховодов. 6. После монтажа распределительной сети все отверстия в стенах и перекрытиях заделываются огнеупорным легко удаляемым составом.


							CC.	АПС	
Изм.	Кол.уч.	Яшков ал Макси	N докум.	Подпись	Дата	Жилой дом, расположенный Московская область, Люберецкий район, г.п. Октяб кадастровый номер земельного участ	рьский, ул. Г		20/1,
ГИП	I	Яшков			10.17	Система автоматической пожарной сигнализации 2-х	Стадия	Лист	Листов
	аботал зерил	Макси Очерет			10.17 10.17	секционного 16-этажного жилого дома со встроенными нежилыми помещениями	P	24	
						План сети системы АПС. План машинных помещений.		000 тд "н	ОНИТЕСТ'
						·		T 4	

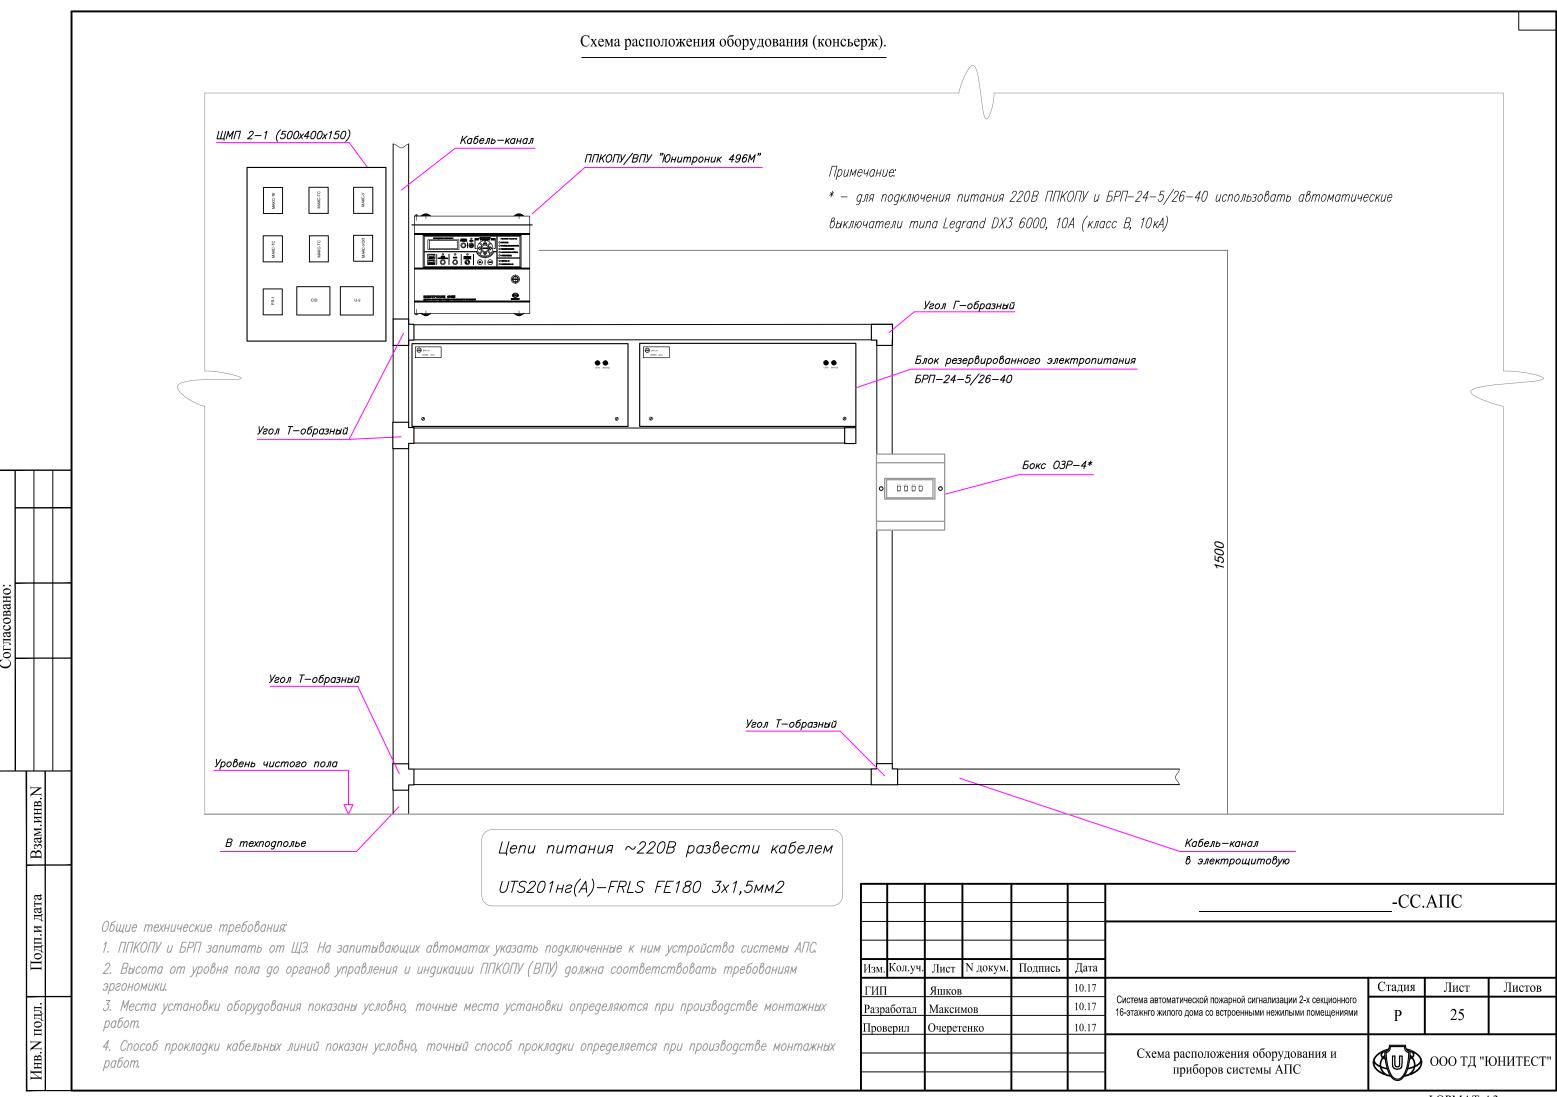


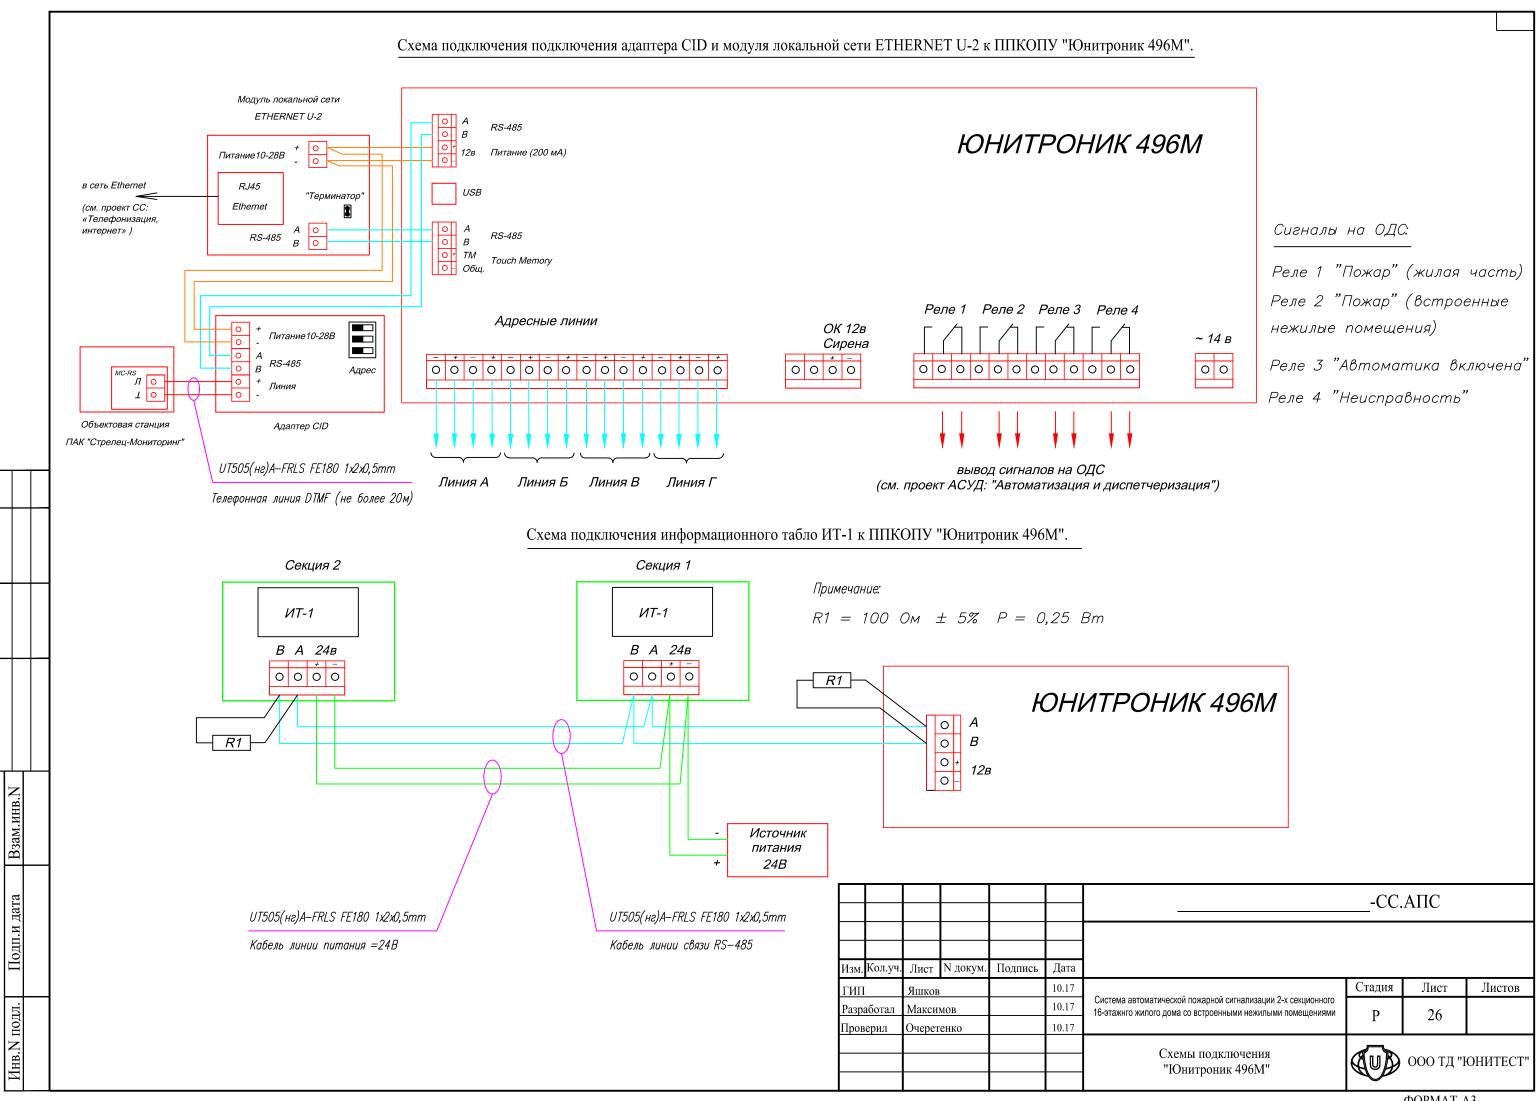


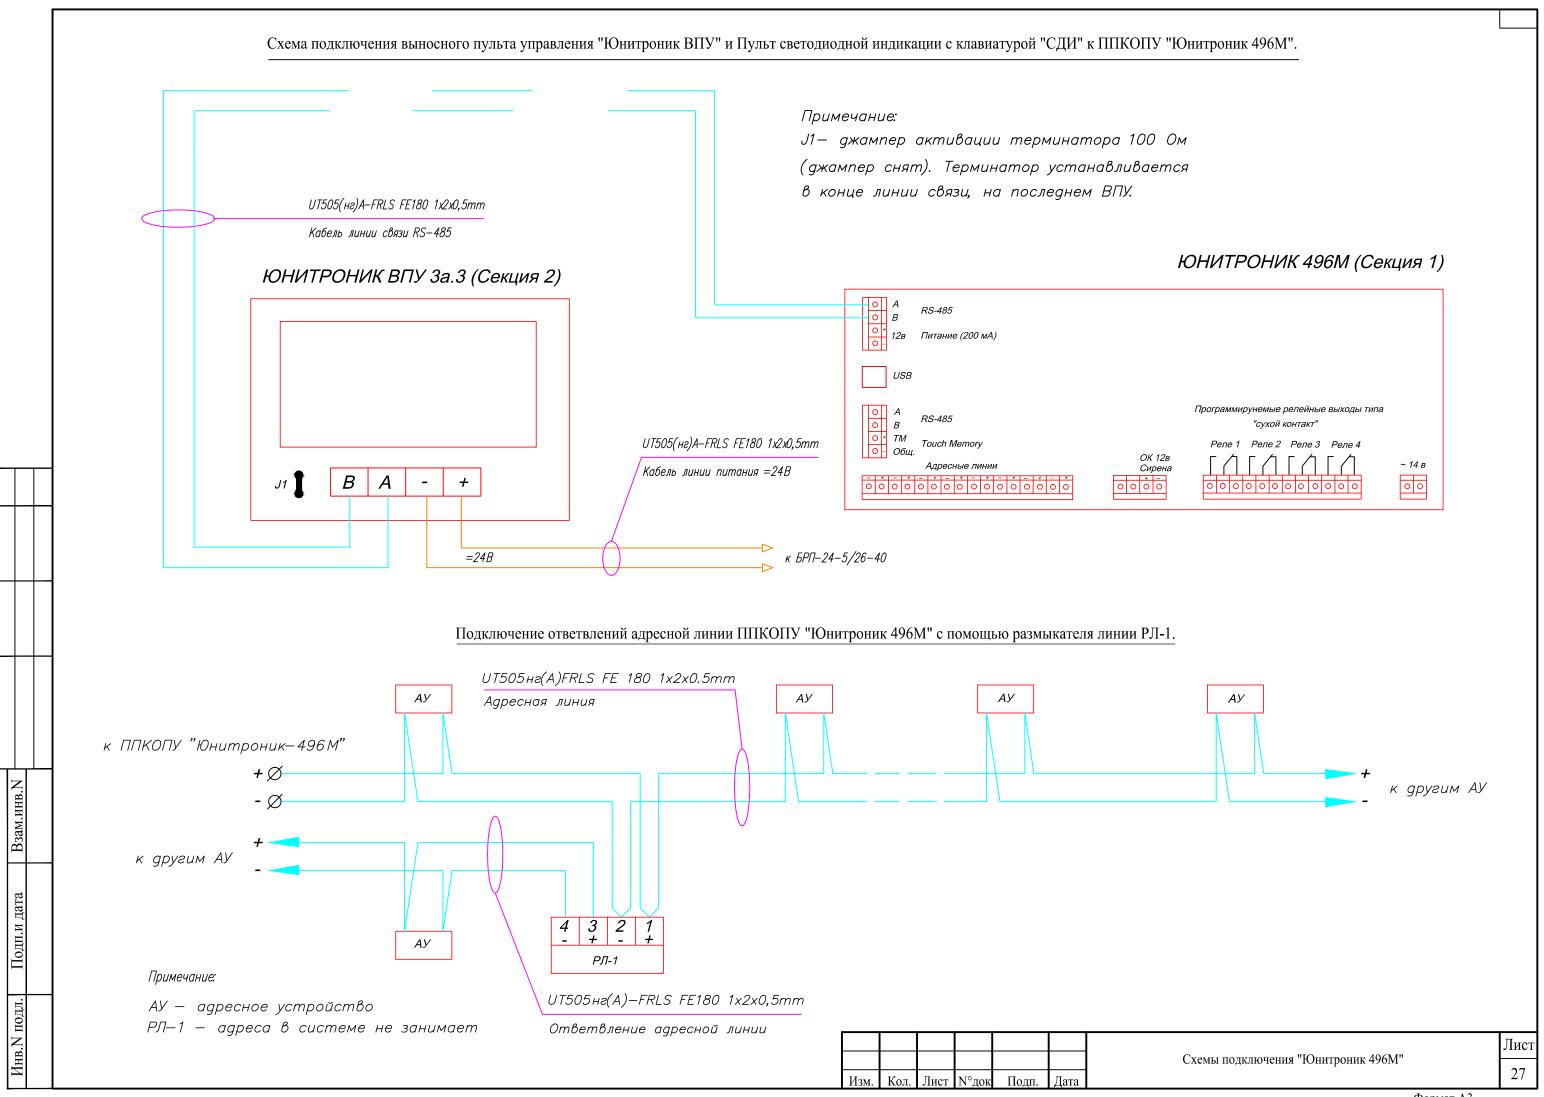

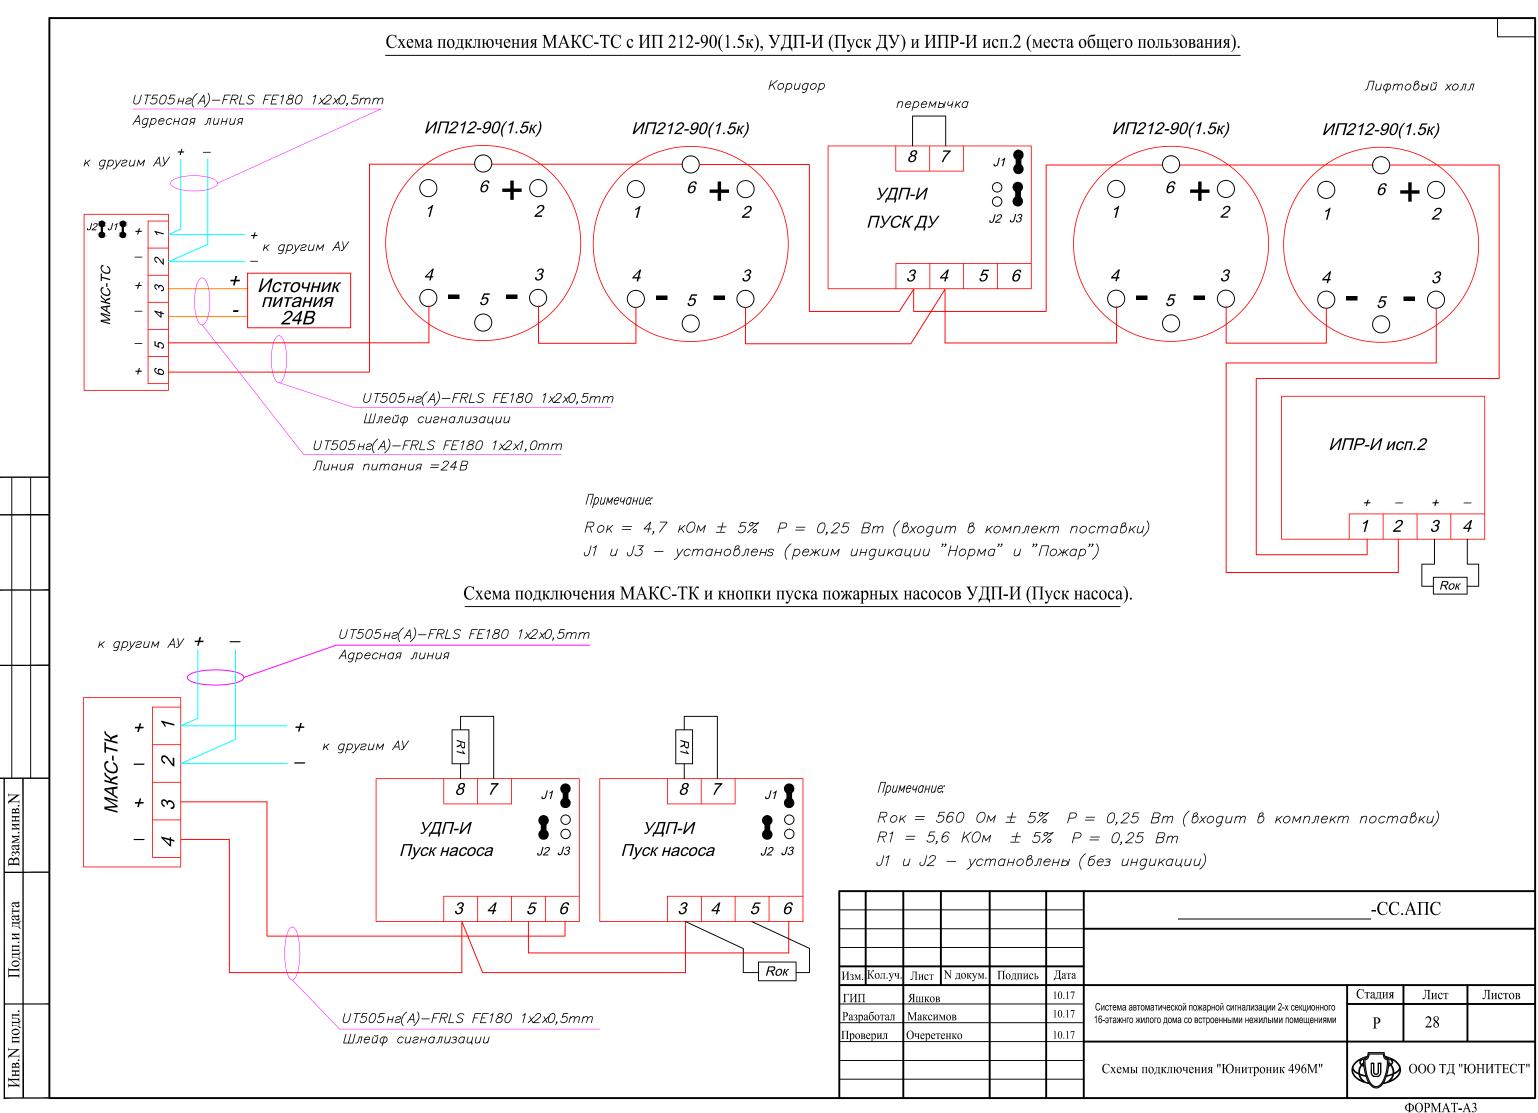

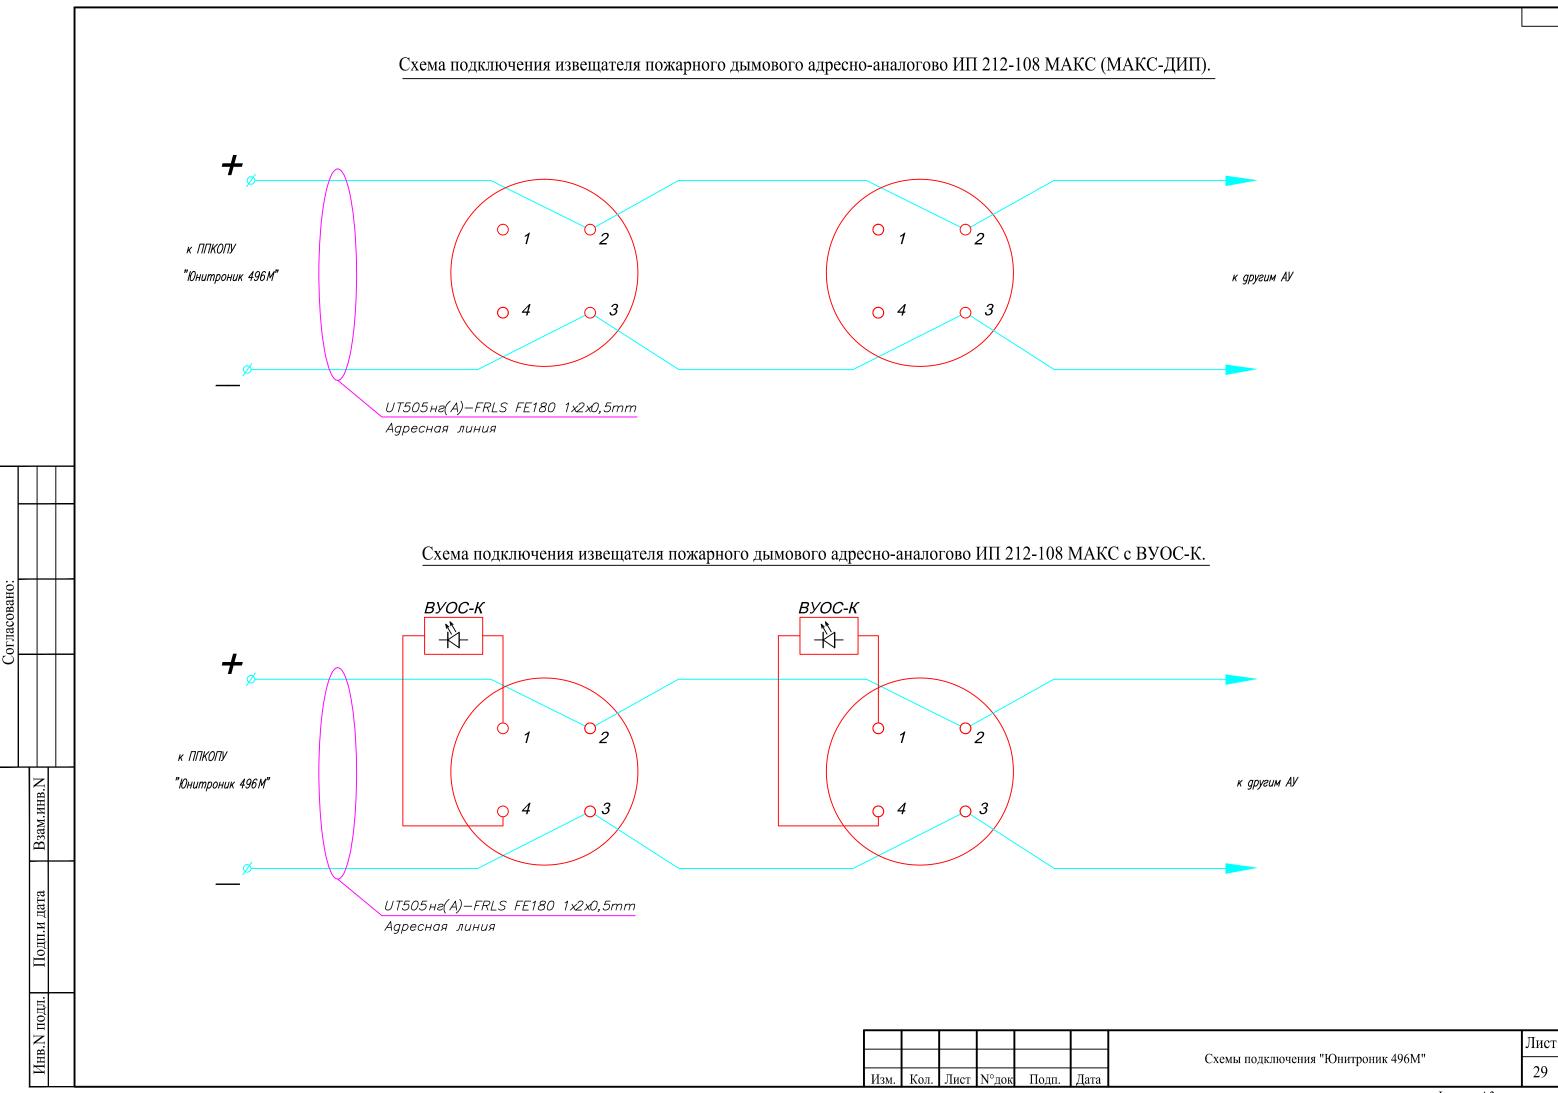

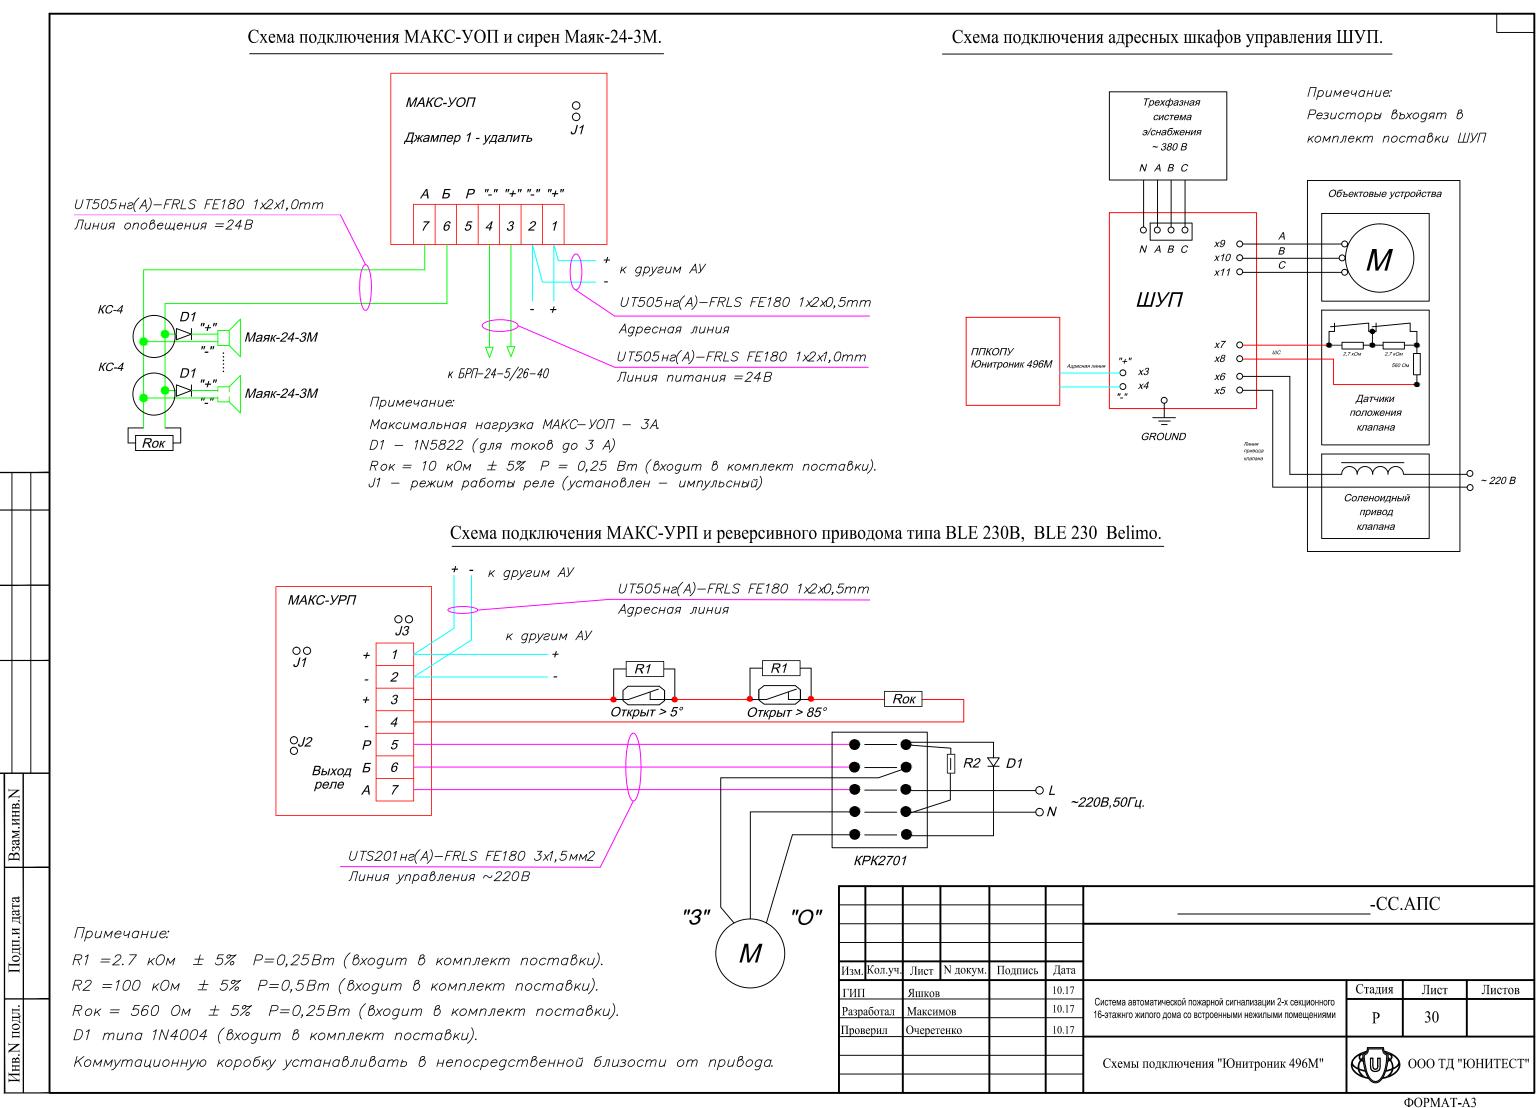

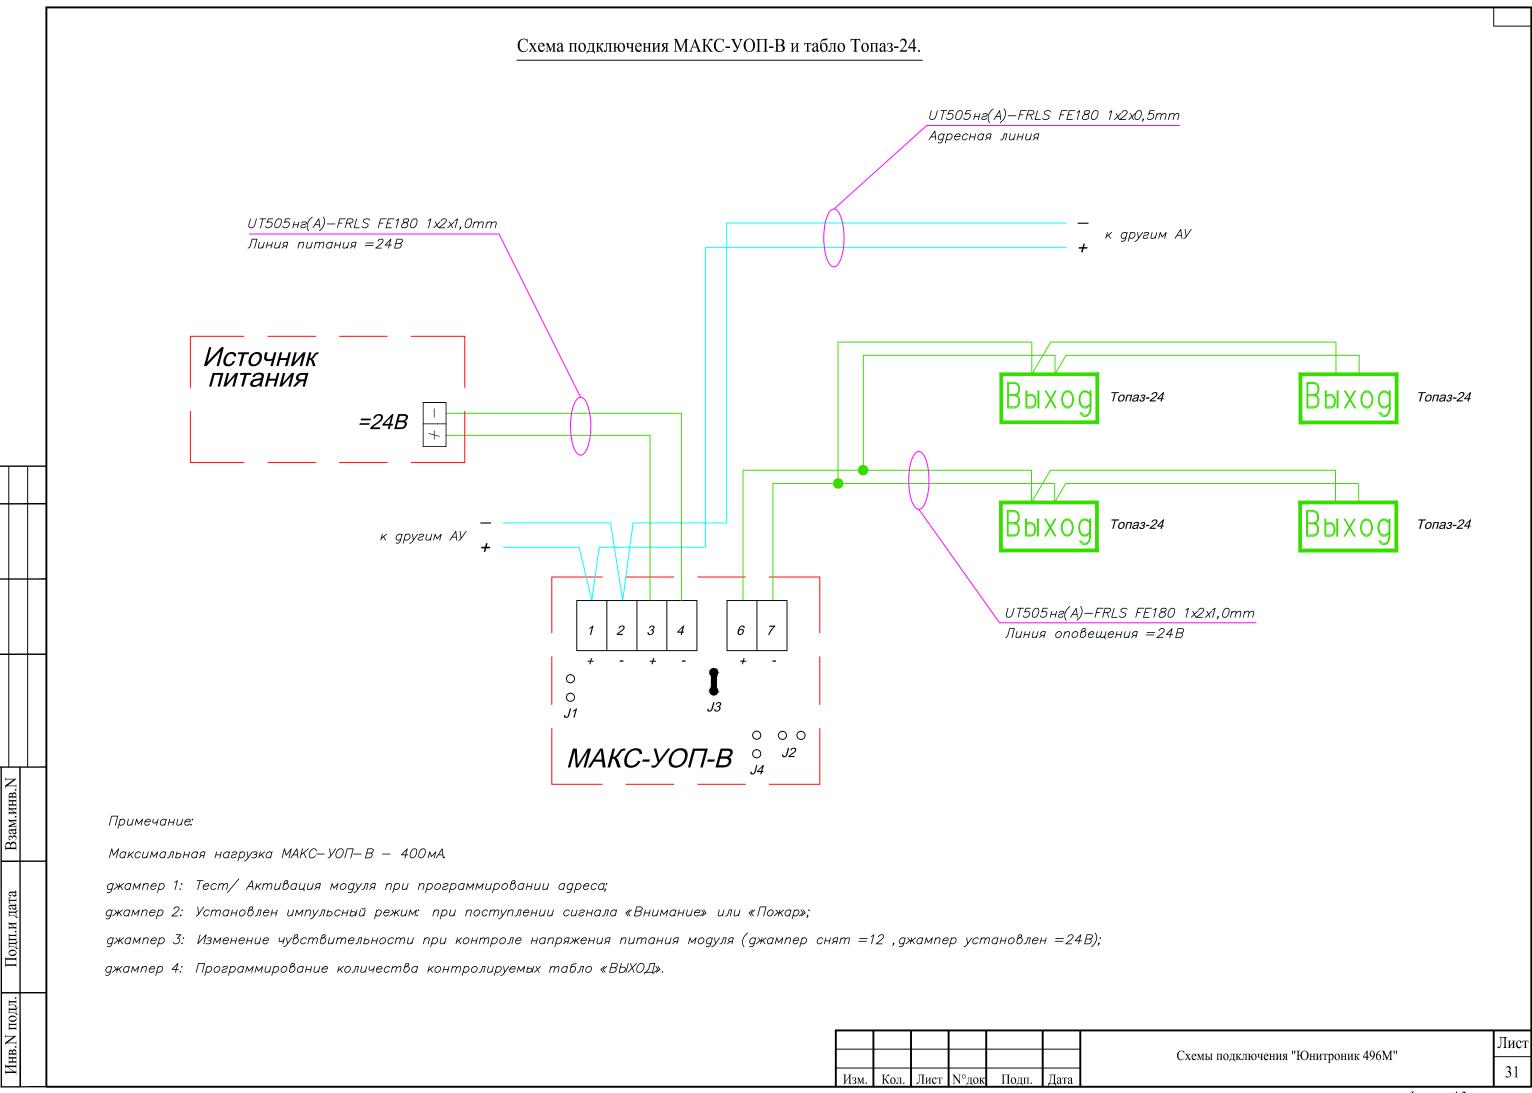

										I	Ī	Τ			N
	Позиция	Наименование и техническая характеристика	Тип, марка, обозначение документа, опросного листа	Код оборудования, изделия, материала				товитель, оставщик		Единица измерения	Количество	Дополнен	ие	Примеча	ание
	1	2	3	4				5		6	7	8		9	
		1. Оборудование													
	1	Прибор адресно-аналоговый охранно-пожарный и управления	ППКОПУ Юнитроник-496М				ГК «Ю	нитест»		ШТ.	1				
	2	АКБ 12В 7Ач			ГК «Юнитест»			шт.	1	1					
	3	Выносной пульт управления	ВПУ Юнитроник-496М				ГК «Юнитест»			шт.	1	 			
	4	Информационное табло	ИТ-1				ГК «Ю	нитест»		шт.	2				
	5	Модуль локальной сети	ETHERNET U-2				ГК «Ю	нитест»		шт.	1				
	6	Адаптер CID			_		ГК «Ю	нитест»		шт.	1	+			
	7	Размыкатель линии	РЛ-1				ГК «Ю	нитест»		шт.	70	 			
	8	Модуль адресный управляющий	МАКС-УОП				ГК «Ю	нитест»		шт.	2				
	9	Метка адресная	MAKC-TC		_		ГК «Ю	нитест»		шт.	36	1			
	- 9	тистка адресная		ГК «Юнитест»					mi.	30					
	10	Метка адресная	MAKC-TK				ГК «Ю	нитест»		шт.	36				
	11				ГК «Ю	нитест»		ШТ.	9						
	12 Модуль адресный управляющий		МАКС-УРП		ГК «Юнитест»			шт.	66						
	13	Дымовой пожарный извещатель	ИП212-90(1.5к)				ГК «Ю	нитест»		ШТ.	141				
	14	Адресно-аналоговый дымовой пожарный извещатель	ИП 212-108 МАКС				ГК «Ю	нитест»		ШТ.	300				
	15	Ручной пожарный извещатель	ИПР-И исп.2		1		ГК «Ю	нитест»		шт.	36	1			
			WHI WAT THO									1			
	16	Кнопка пуска дымоудаления	УДП-И (Пуск ДУ)		1		TK «Ю	нитест»		шт.	64	1			
	17	Кнопка пуска пож.насосов	УДП-И (Пуск насоса)				ГК «Ю	нитест»		шт.	64				
	18	Дымовой автономный пожарный извещатель	ИП 212-189А		-	К	омпания -	«Тинко-СБ	»	шт.	405	1	-+		
Взам.инв.N															
3aM.	19	Оповещатель комбинированный свето-звуковой (табло "Пожар")	КОП-24С		<u> </u>		000 «	Тинко»		шт.	2	1			
<u> </u>	20	Оповещатель охранно-пожарный звуковой	Маяк-24-3М				000 «	Тинко»		шт.	34				
ата													CC.A	ЛС.СО	
Подп.и дата															
110					-	_	N докум.	Подпись	Дата 10.17				Стадия	Лист	Листов
<u>- 171</u>	1				Разработал Максимов 10.17 Систем 16-этаж			Система автоматической по 16-этажнго жилого дома со	эжарной сигнализаци встроенными нежиль	ии 2-х секционного ыми помещениями	Р	1.1	3		
инв. м подл.				Прод	верил	Очерете	енко		10.17		ция оборудов				
VIII.										издели	й и материало	В		<u> ФОРМАТ</u>	ЮНИТЕСТ"

Позиция	Наименование и техническая характеристика	Тип, марка, обозначение документа, опросного листа	Код оборудования, изделия, материала	Завод изготовитель, фирма поставщик	Единица измерения	Количество	Дополнение	Примечание
1	2	3	4	5	6	7	8	9
21	Блок резервного электропитания	БРП-24-5/26-40		ГК «Юнитест»	ШТ.	2		
22	АКБ 12В 26Ач			ГК «Юнитест»	шт.	4		
23	Коробка коммутационная	KC-3		ООО «Тинко»	шт.	40		
24	Коробка распаечная 60х60х30мм 5 клемм 6кв.мм IP40.	KPK2701		ЗАО "МПО Электромонтаж"	шт.	70		
25	Шкаф металлический с монтажной платой 500x400x150мм	ЩМП-2-1		ООО «Тинко»	шт.	2		
2.6		DVOC II		T OF		150		
26	Выносное устройство оптической сигнализации	ВУОС-К		Компания «Тинко-СБ»	шт.	150		
27	Объектовая станция РСПИ о пожаре на пульт "01"	ОС ПАК "Стрелец-Мониторинг" исп.2		ООО «Корпорация ИнформТелеСеть»	компл.	1		
28	Шкаф управления адресный	ШУП 5.5		ГК «Юнитест»	шт.	4		
29	Размыкатель линии	РЛ-2		ГК «Юнитест»	шт	150		
29	газмыкатель линии	rJI-2		т к «гонитест»	шт.	150		
-								
-	2. Оборудование. (нежилылые помещения)							
1	Шкаф металлический с монтажной платой 500х400х150мм	ЩМП-2-1		ООО «Тинко»	ШТ	3		
2	Модуль адресный управляющий	МАКС-УОП		ГК «Юнитест»	шт.	3		
3	Модуль адресный управляющий	МАКС-УОП-В		ГК «Юнитест»	шт.	3		
4	Метка адресная	MAKC-TC		ГК «Юнитест»	ШТ.	5		
5	Метка адресная	МАКС-ТК		ГК «Юнитест»	шт.	3		
6	Дымовой пожарный извещатель	ИП212-90(1.5к)		ГК «Юнитест»	шт.	19		
7	Ручной пожарный извещатель	ИПР-И исп.2		ГК «Юнитест»	шт.	4		
,								
8	Кнопка пуска пож.насосов	УДП-И (Пуск ПВ)		ГК «Юнитест»	шт.	3		
9	Оповещатель охранно-пожарный звуковой	Маяк-24-3М		ООО «Тинко»	шт.	8		
10	Оповещатель комбинированный световой (табло "Выход")	Топаз-24		ООО «Тинко»	шт.	8		
11	Коробка коммутационная	KC-3		ООО «Тинко»	шт.	8		
12	Выносной пульт управления	ВПУ Юнитроник-496М		ГК «Юнитест»	шт.	3		
13	Считыватель ключей Touch Memory	TR-R/G ЮТ		ГК «Юнитест»	шт.	3		
	•	•	!					
			Изг	м. Кол. Лист N°док Подп. Дата	Специфи	кация оборудс	рвания, изделий и ма	ли териалов

		T			1				1			
	Позиция	Наименование и техническая характеристика	Тип, марка, обозначение документа, опросного листа	Код оборудования, изделия, материала		авод изготов фирма поста		Единица измерения	Количество	Дополнение	Примечание	
	1	2	3	4		5		6	7	8	9	
		4. Кабельные изделия и материалы										
	1	Огнестойкий кабель адресной линии, линии связи RS-485 и ШС	UT505нг(A)-FRLS FE180 1х2х0,5мм (0,2мм2)			ГК «Юнит	тест»	М.	4600			
	2	Огнестойкий кабель линий оповещения и питания =24В	UT505нг(A)-FRLS FE180 1х2х1,0мм (0,75мм2)			ГК «Юнит	тест»	М.	600			
	3	Огнестойкий кабель силовой ~220В	UTS 201нг(A)-FRLS FE180 3x1,5мм2			ГК «Юнит	тест»	М.	200			
	4	Труба гофрированная строительная с протяжкой, ПВХ D=20 мм		211631		ООО «Тиг	нко»	М.	400			
	5	Крепление для труб ПВХ с защелкой, диаметр 20 мм (100 шт.)		211637		ООО «Тин	нко»	уп.	4			
	6	Кабель-канал с двойным замком белый 20х10		227446		ООО «Тин	нко»	М.	1200			
	7	Кабель-канал с двойным замком белый 40х16		235755		ООО «Тин	нко»	М.	20			
		5. Электротехнические изделия и материалы										
	1	Бокс белый на 4 модуля с шиной "земля-ноль" и непрозрачной дверцей IP40	O3P-4			ООО «Тин	нко»	шт.	2			
	2	Автоматический выключатель	Legrand DX3 6000, 10A (класс В, 10кА)			ООО «Тин	нко»	шт.	5			
	3	Диод	1N5819			ГК «Юнит	тест»	шт.	42			
	 											
	<u> </u>											
	-											
B.N												
Взам.инв.N												
B3a												
Та												
и да												
Подп.и дата												
Ĭ												
J.												
под	Примечание: 1. Специфика	ция на основное оборудование системы АПС составлена без учета расходных материалов										
Инв. N подл.	2. Состав и ко	личество ЗИП определяется Заказчиком.						Спецификация с	борудования,	изделий и материало	в АПС и СОУЭ	Тист 1.2
				Изм	и. Кол. Лис	т N°док	Подп. Дата				Формал АЗ	1.3